

Данный документ является интеллектуальной собственностью ООО «Промхимпроект» и не подлежит копированию и распространению без его согласия

Лист	Наименование	Примечание
1	Содержание.	Изм.1
2	Ведомость основных комплектов рабочих чертежей марки КМ.	Изм.1
3	Ведомость рабочих чертежей основного комплекта.	Изм.1
4	Ведомость рабочих чертежей основного комплекта.	Изм.1
5	Ведомость спецификаций	Изм.1
6	Ведомость ссылочных и прилагаемых документов.	Изм.1
7	Общие указания.	Изм.1
8	Общие указания.	Изм.1
9	Общие указания.	Изм.1

**УДОСТОВЕРЯЮ СООТВЕТСТВИЕ РАЗРАБОТАННОГО ПРОЕКТА ДЕЙСТВУЮЩИМ
НОРМАМ И ПРАВИЛАМ И БЕЗОПАСНУЮ ЭКСПЛУАТАЦИЮ ЗДАНИЙ (СООРУЖЕНИЙ)
ПРИ СОБЛЮЖДЕНИИ ПРЕДУСМОТРЕННЫХ ПРОЕКТОМ МЕРОПРИЯТИЙ**

Главный инженер проекта:


(подпись)

30.06.2018
(дата)

Шушкин Д.В.
(и., о., фамилия)

Согласовано	
-------------	--

Взам. Инв. №

Подпись и дата

Инв. № подл.

18505-КМ1-ОД					
ОАО «Славнефть-ЯНОС» Производство масел и парафинов КМ-2 Товарный участок по приему, смешению и отгрузке товарных масел					
1	Зам.	289-18		06.18г	
Изм.	Колуч.	Лист	№ док	Подпись	Дата
Разработал	Зубова			06.18г	Оснащение резервуаров системами измерения массы (р.427, 428, 429, 430, 431, 432, 433, 434, 435, 436, 474, 528, 529, 530, 531, 532, 533, Е-18, Е-26)
Проверил	Ижиков			06.18г	
Н. контр.	Галочкина			06.18г	
Нач. отдела	Тимофеев			06.18г	
ГИП	Шушкин			06.18г	
Общие данные					
			Стадия	Лист	Листов
			Р	1	9

**ПРОМХИМ
ПРОЕКТ**

ВЕДОМОСТЬ РАБОЧИХ ЧЕРТЕЖЕЙ ОСНОВНОГО КОМПЛЕКТА

Лист	Наименование	Примечание
1	Ситуационный план №1. Выкопировка из планшетов 17А, 17Б, 25.	Изм.1 (Нов.)
2	Фрагмент А. Схема элементов кабельной трассы и площадок обслуживания тит.53/3,4. Разрезы 1-1...8-8.	Изм.1 (Нов.)
3	Разрезы 9-9...12-12.	Изм.1 (Нов.)
4	Фрагмент Б. Схема элементов кабельной трассы и площадок обслуживания тит.56. Разрезы 13-13...25-25.	Изм.1 (Нов.)
5	Фрагмент В. Схема элементов кабельной трассы и площадок обслуживания тит.48. Разрезы 26-26...32-32.	Изм.1 (Нов.)
6	Фрагмент 1. Схема элементов площадок Пл-1, Пл-1а на резервуаре №427.	Изм.1 (Нов.)
7	Фрагмент 2. Схема элементов площадок Пл-2, Пл-2а на резервуаре №431.	Изм.1 (Нов.)
8	Фрагмент 3. Схема элементов площадок Пл-3, Пл-3а на резервуаре №432.	Изм.1 (Нов.)
9	Фрагмент 4, 5. Схема элементов площадок Пл-4, Пл-4а на резервуаре №427.	Изм.1 (Нов.)
10	Фрагмент 6. Схема элементов площадок Пл-5, Пл-5а на резервуаре №428.	Изм.1 (Нов.)
11	Фрагмент 7. Схема элементов площадок Пл-6, Пл-6а на резервуаре №429.	Изм.1 (Нов.)
12	Фрагмент 8, 9. Схема элементов площадок Пл-7, Пл-7а на резервуаре №430, 435.	Изм.1 (Нов.)
13	Фрагмент 10 . Схема элементов площадок Пл-8, Пл-8а на резервуаре №436.	Изм.1 (Нов.)
14	Фрагмент 11 . Схема элементов площадок Пл-9, Пл-9а на резервуаре №474.	Изм.1 (Нов.)
15	Фрагмент 12. Схема элементов площадок Пл-10, Пл-10а на резервуаре №528.	Изм.1 (Нов.)
16	Фрагмент 13 . Схема элементов площадок Пл-11, Пл-11а на резервуаре №529.	Изм.1 (Нов.)
17	Фрагмент 14. Схема элементов площадок Пл-12 на резервуаре №530.	Изм.1 (Нов.)
18	Фрагмент 15, 16. Схема элементов площадок Пл-13, Пл-13а на резервуаре №531, 532.	Изм.1 (Нов.)
19	Фрагмент 17. Схема элементов площадок Пл-14, Пл-14а на резервуаре №533.	Изм.1 (Нов.)

Взам. Инв. №	
Подпись и дата	
Инв. № подл.	

Изм.	Кол.уч.	Лист	№док.	Подпись	Дата	18505-КМ1-ОД	Лист
							3

- разработке чертежей КМД по расчетным усилиям, указанным в ведомостях элементов и схемах конструкций. Неоговоренное минимальное осевое усилие для расчёта прикрепления сжато-растянутых элементов – 5,0 тс, неоговоренная наименьшая опорная реакция для крепления балок – 3,0 тс. Опорные столики крепить на усилия, увеличенные в 1,5 раза. Узлы креплений балок, не разработанные в проекте выполнять по типовой серии 2.440-2, выпуск 1 «Шарнирные узлы балочных клеток и рамные узлы примыкания ригелей к колоннам».
10. Марки сталей приняты согласно указаниям СП 16.13330.2017 и указаны в спецификации металлопроката и в ведомостях элементов на схемах конструкций. Марки сталей типовых конструкций приведены в соответствующей типовой серии.
 11. Материалы для сварных и болтовых конструкций и их расчетные сопротивления принимать в соответствии с требованиями таблиц Г.1 и Г.3 приложения Г СП 16.13330.2017 при различных условиях их применения.
 12. Сварку стали выполнять электродами типа Э50А и Э-46А по ГОСТ 9467-75* в зависимости от группы конструкций и свариваемых сталей (см. табл. Г.1 СП 16.13330.2017). Сечения и длины сварных швов, кроме оговоренных, определяются при разработке чертежей марки КМД на основании расчетных усилий, кроме оговоренных в чертежах. Минимальные катеты угловых швов принимать по п.14.1.7 и табл. 38 СП 16.13330.2017. Все стыковые швы выполнять с полным проваром и с применением выводных планок.
 13. Методы и объемы операционного контроля качества сварных соединений принимать по таблице 4 ГОСТ 23118-2012. Равнопрочные стыковые швы следует проверять физическими методами контроля качества.
 14. Для болтовых соединений элементов применять болты класса точности В по ГОСТ Р ИСО 4014-2013, класса прочности 5.8 и 8.8 по ГОСТ Р ИСО 898-1-2014 без контролируемого натяжения. Все неоговоренные болты М20. Гайки по ГОСТ ISO 4032-2014 класса прочности 5 по ГОСТ Р ИСО 898-2-2013. Круглые шайбы по ГОСТ 11371-78*.
 15. Болты и гайки должны удовлетворять требованиям ГОСТ 1759.0-87*, ГОСТ Р ИСО 898-1-2011, ГОСТ Р ИСО 898-2-2013, шайбы - требованиям ГОСТ 18123-82*.
 16. Болты и гайки должны иметь маркировку классов прочности. Болты, гайки и шайбы должны иметь цинковое покрытие.
 17. Обязательная постановка на болтах 2-х гаек. Применение автоматной стали не допускается. Разность диаметров отверстий и болтов должна составлять 3мм.
 18. Изготовление и монтаж конструкций производить в соответствии с требованиями:
 - ГОСТ 23118-2012 "Конструкции стальные, строительные. Общие технические условия»;
 - СП 70.13330.2012 «Несущие и ограждающие конструкции. Актуализированная редакция СНиП 3.03.01-87»;
 - СП 53-101-98 «Изготовление и контроль качества стальных строительных конструкций»;
 - МДС 53-1.2001 «Рекомендации по монтажу стальных строительных конструкций (к СНиП 3.03.01-87*)»;
 - технических условий организации, разрабатывающей проект производства работ.
 19. Все монтажные приспособления и временные крепления после окончания монтажа должны быть удалены, а места их приварки зачищены, огрунтованы и покрашены.
 20. Элементы замкнутого сечения должны иметь по торцам заглушки. Прорези в этих элементах должны быть заварены сплошными швами, предотвращающими попадание влаги внутрь элемента.

Изм. № подл.	Подпись и дата	Взам. Инв. №
--------------	----------------	--------------

Изм.	Кол.уч.	Лист	Модок.	Подпись	Дата	18505-КМ1-ОД	Лист
							8

Данный документ является интеллектуальной собственностью ООО «Промхимпроект» и не подлежит копированию и распространению без его согласия

В части КМ1 изм.1 выполнено:

- реконструкция кабельных трасс;
- новые кабельные трассы;
- площадки обслуживания.

Согласовано

Изм. №	Изм. №
Подпись и дата	Взам. Инв. №
Изм. № подл.	

						18505-КМ1.ПЗ			
						ОАО «Славнефть-ЯНОС»			
						Производство масел и парафинов КМ-2			
						Товарный участок по приему, смешению и отгрузке товарных масел			
Изм.	Кодуч.	Лист	№ док	Подпись	Дата	Оснащение резервуаров системами измерения массы (р.427, 428, 429, 430, 431, 432, 433, 434, 435, 436, 474, 528, 529, 530, 531, 532, 533, Е-18, Е-26)	Стадия	Лист	Листов
1			289-18	<i>[Signature]</i>	06.18г		р		1
Разработал	Зубова			<i>[Signature]</i>	06.18	Пояснительная записка	ПРОМХИМ ПРОЕКТ		
Проверил	Ижиков			<i>[Signature]</i>	06.18				
Н. контр.	Галочкина			<i>[Signature]</i>	06.18				
Нач. отдела	Тимофеев			<i>[Signature]</i>	06.18				

Спецификация металлопроката к листам 27-29

Наименование профиля, ГОСТ, ТУ	Наименование или марка металла, ГОСТ, ТУ	Номер или размер профиля	№ п/п	МАССА МЕТАЛЛА ПО ЭЛЕМЕНТАМ КОНСТРУКЦИИ, т						Общая масса, т
				Образование ж/б ригелей	Профили кабельной трассы	Стройки кабельной трассы	Трубный блок			
1	2	3	4	5	6	7	8	9	10	11
Швеллеры стальные горячекатаные ГОСТ 8240-97	C255-4 ГОСТ27772-2015	12	1			0,676				0,676
	ИТОГО:		2			0,676				0,676
Всего профиля:			3			0,676				0,676
Уголки стальные горячекатаные равнополочные ГОСТ 8509-93	C255-4 ГОСТ27772-2015	75x6	4	0,496			0,014			0,510
	ИТОГО:		5	0,496			0,014			0,510
Всего профиля:			6	0,496			0,014			0,510
Профили гнутые сварные замкнутые квадратные по ГОСТ 30245-2003	C255-4 ГОСТ27772-2015	140x7	7		2,679					2,679
		120x5	8		2,984					2,984
		100x4	9			0,101				0,101
	ИТОГО:		10		5,663	0,101				5,764
Всего профиля:			11		5,663	0,101				5,764
Прокат листовой горячекатаный ГОСТ 19903-2015	C255-4 ГОСТ27772-2015	8	12	0,312		0,174				0,486
		ИТОГО:	13	0,312		0,174				0,486
	C235 ГОСТ27772-2015	5	14				0,004			0,004
	ИТОГО:	15		0,034	0,001	0,048				0,083
ИТОГО:			16		0,034	0,001	0,051			0,086
Всего профиля:			17	0,312	0,034	0,175	0,051			0,572
Труба электросварная прямошовная ГОСТ 10704-91	Ст. 20 ГОСТ1050-88*	89x4	18				0,141			0,141
	ИТОГО:		19				0,141			0,141
Всего профиля:			20				0,141			0,141
Прокат стальной горячекатаный круглый ГОСТ 2590-2006	C255-4 ГОСТ27772-2015	12	21				0,001			0,001
		ИТОГО:	22				0,001			0,001
Всего профиля:			23				0,001			0,001
Всего масса металла:			24	0,808	5,697	0,952	0,207			7,664
Всего профиля:	Ст. 20 ГОСТ1050-88*		25				0,141			0,141
	C255-4 ГОСТ27772-2015		26	0,808	5,663	0,951	0,015			7,436
	C235 ГОСТ27772-2015		27		0,034	0,001	0,051			0,086

Примечание:

1. Масса конструкций с уточнением массы металла в детализированных чертежах (КМД) в размере 3% массы металла и с учетом массы наплавленного металла в размере 1% массы профилей составляет 7,973 т.
2. Площадь окрашиваемой поверхности металлоконструкций - 210,61 м².

						18505-КМ1.С				
						ОАО "Славнефть-ЯНОС"				
						Производство масел и парафинов КМ-2.				
						Товарный участок по приему, смешению и отгрузке товарных масел				
1	нов	289-18	06/18	Оснащение резервуаров системами измерения массы (р.427,428,429,430,431,432, 433,434,435,436,474,58,529,530,531,532,533, Е-18.Е-26)						
Изм.	Кол.уч	Лист	№ док						Подп.	Дата
Разработал	Кудрявцева	06/18								
Проверил	Короткова	06/18								
Н.контроль	Галочкина	06/18								
Нач. отдела	Тимофеев	06/18								
Спецификация металлопроката к листам 27-29						Стадия	Лист	Листов		
						Р	2			
ПРОМХИМПРОЕКТ										

Копировал

Данный документ является собственностью ООО "ПРОМХИМПРОЕКТ" и не подлежит копированию и распространению без его согласия

Согласовано


Взам. инв. №

Подл. и дата

Инв. № подл.


8
5

Кабельный ввод Кв-1 (1 шт.)

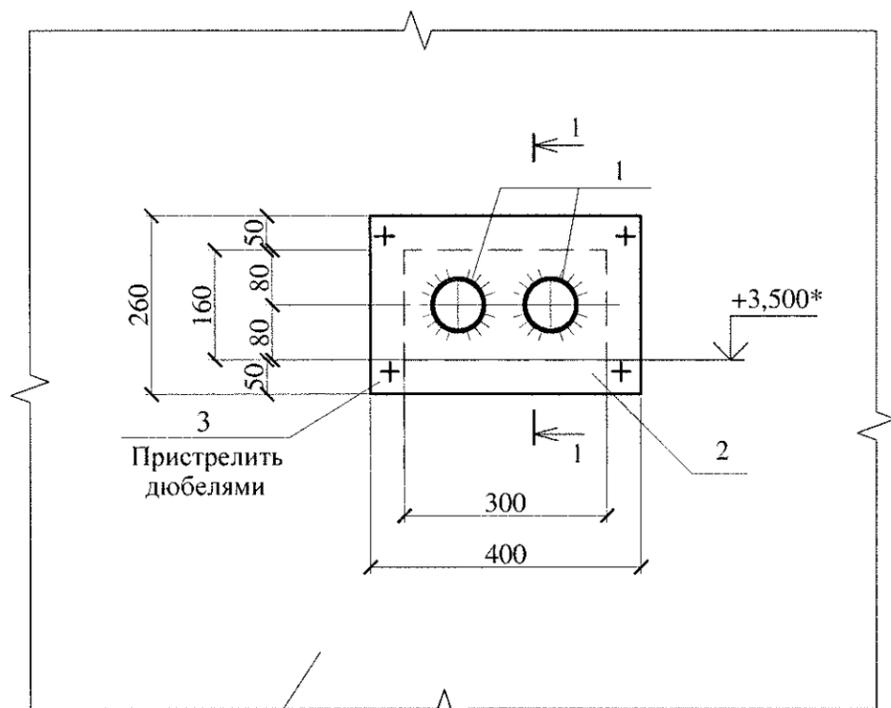

Ж/б панели

1-1

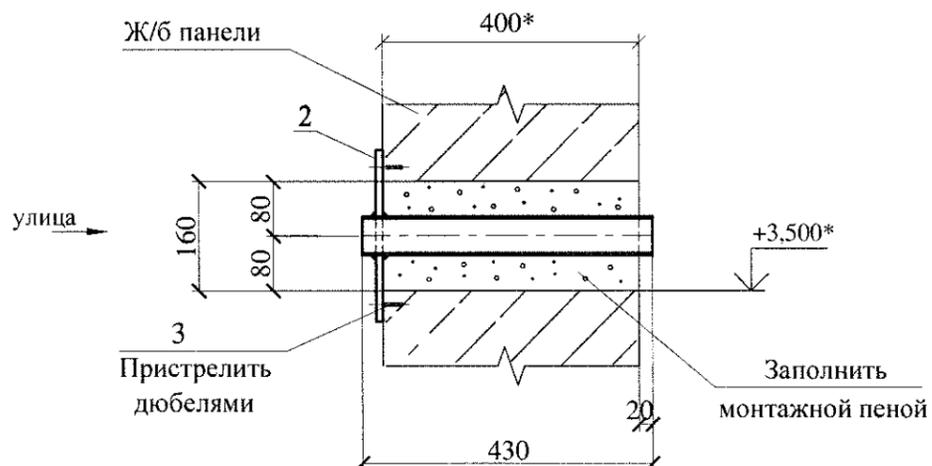

Пристрелить дюбелями

Заполнить монтажной пеной

Спецификация к данному листу



Поз.	Обозначение	Наименование	Кол.	Масса ед., кг	Примечание
		Кабельный ввод Кв-1			
1	ГОСТ 3262-75	Труба 89x4; L=430	2	3,6	7,2
2	ГОСТ 19903-74	-4x260x400	1	3,5	3,5
3		Дюбель-гвоздь ДПГ 4,5x40	4		

Примечание

1. Данный лист см. с листом 5.
2. Основные примечания смотри часть ОД.
3. *Размеры уточнить при монтаже.
4. Ведомость элементов см. лист 3.

18505-КМ1					
ОАО "Славнефть-ЯНОС"					
Производство масел и парафинов КМ-2.					
Товарный участок по приему, смешению и отгрузке товарных масел					
Изм.	Кол.уч.	Лист	N док	Подпись	Дата
1		Нов.	289-18	<i>[Signature]</i>	06.18г.
Разраб.			Зубова	<i>[Signature]</i>	06.18
Проверил			Ижиков	<i>[Signature]</i>	06.18
Н.контр.			Галочкина	<i>[Signature]</i>	06.18
Нач.отдела			Тимофеев	<i>[Signature]</i>	06.18
				Узел 8. Кабельный ввод Кв-1.	
			Стадия	Лист	Листов
			Р	25	



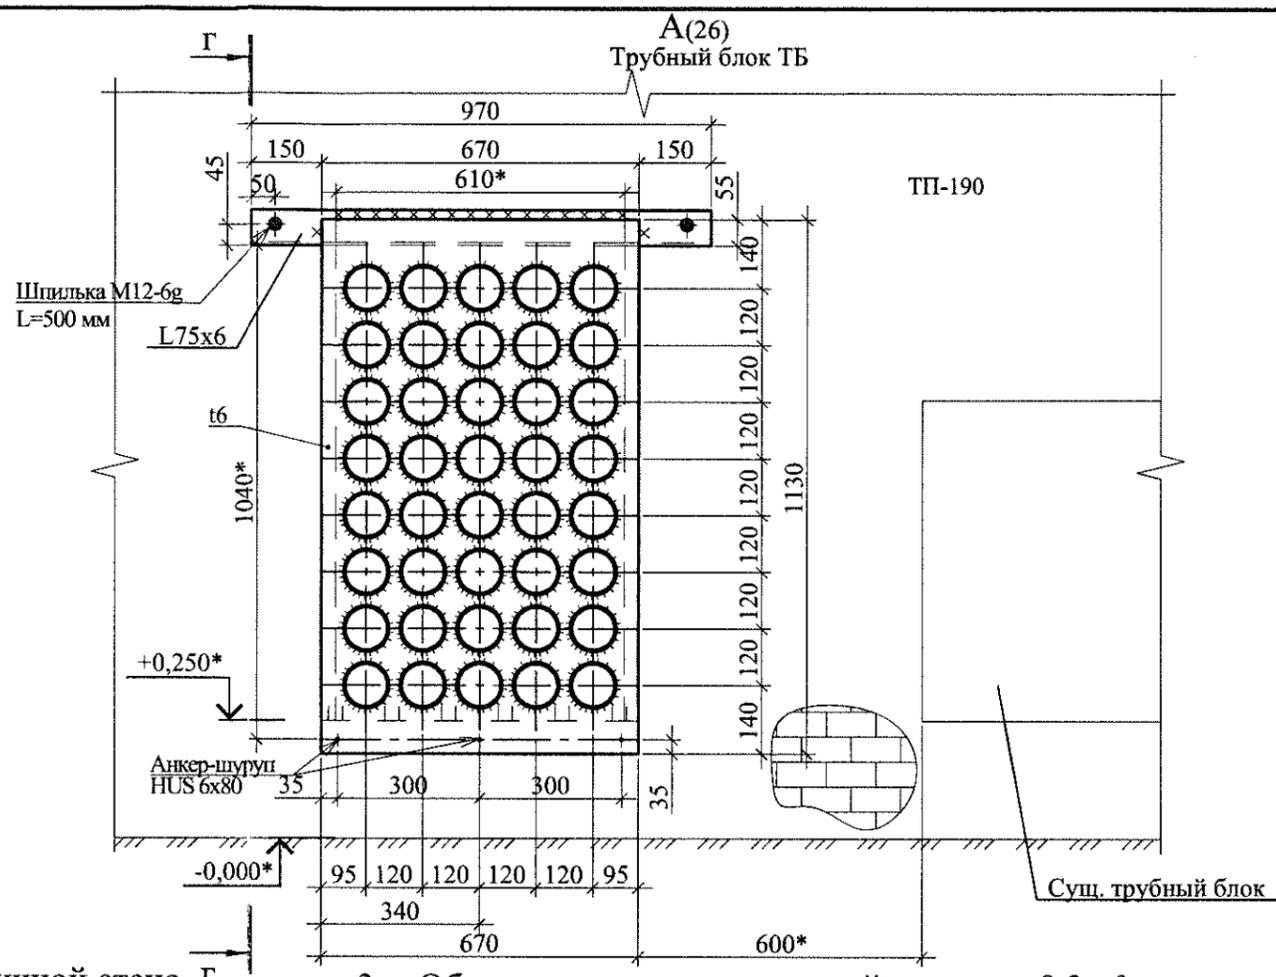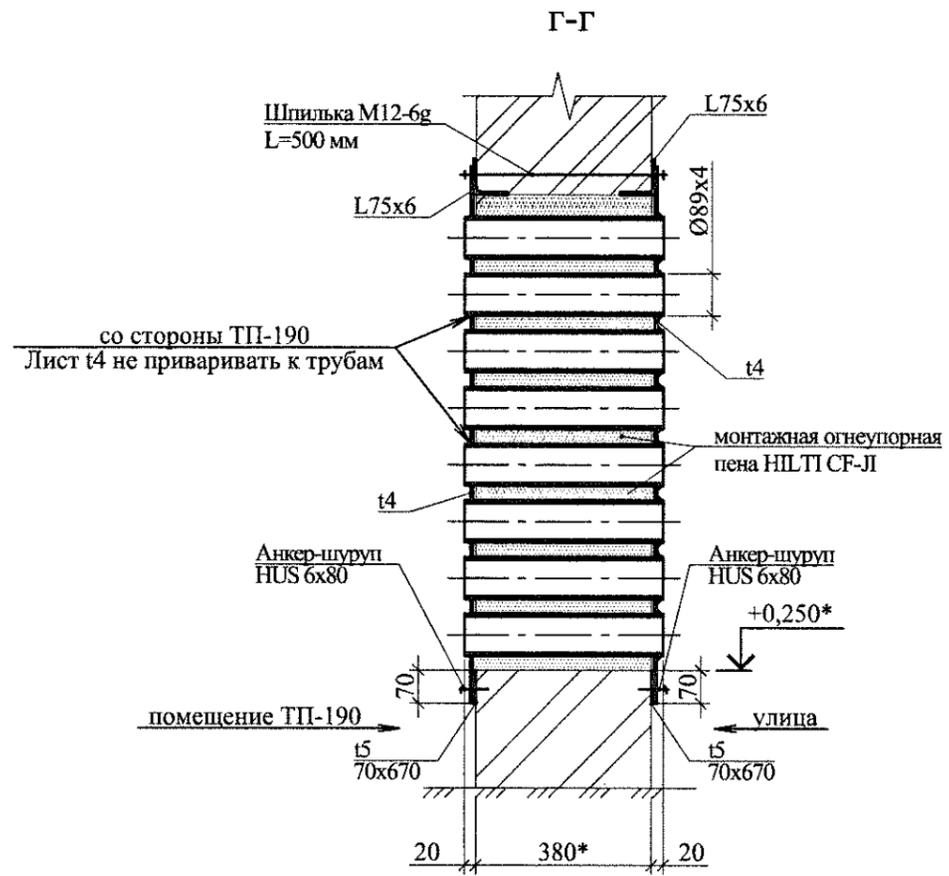

- Работы по устройству трубного прохода в существующей кирпичной стене выполнять с помощью легких перфораторов, исключая возникновение трещин в стене.
 - Порядок работ по устройству перемычки из уголка и установке трубного блока ТБ:
 - прорезать щель в кладке с одной стороны стены;
 - установить уголок с отверстиями Ø15 мм для шпилек;
 - просверлить отверстия в стене под шпильки;
 - прорезать щель с другой стороны стены;
 - установить уголок с другой стороны стены с просверленными отверстиями под шпильки;
 - вставить шпильки, затянуть гайки и обварить;
 - выполнить пробивку проемов;
 - со стороны улицы трубный блок ТБ с приваренной полосой t5 и трубами 89x4;
 - со стороны помещения ТП-190 пространство между трубами заполнить огнеупорной пеной HILTI CF-II; установить пластину t4 с отверстиями под трубы и с приваренной внизу полосой t5. Приварить пластину t4 к перемычке из уголка и закрепить снизу к стене анкер-шурупами "HILTI" HUS M6x80. К трубам 89x4 пластину t4 не приваривать.
- Общее количество анкер-шурупов "HILTI" HUS M6x80 (арт.381401)- 6 шт.

- Объем демонтажа кирпичной кладки - 0,3 м³.
- Перед заполнением огнеупорной пеной трубные проходы предварительно увлажнить из пульверизатора для более равномерного заполнения. Расход пены HILTI CF-II (арт.2053600) - 1 шт.
- Шпильки допускается изготовить из круга Ø12 по ГОСТ 2590-2006, с нарезкой резьбы M12-6g с 2-х концов длиной по 120 мм.
Общий расход крепежа:
- гайка M12-7H.5 по ГОСТ2915-70 - 8 шт.;
- шайба M12.01 по ГОСТ 11371-80 - 4 шт.
- *Размеры уточнить при монтаже.
- Чертеж смотреть совместно с чертежами 18505-ЭОК.
- Ведомость элементов см. лист 28.
- За условную отметку 0,000 принята отметка асфальтового покрытия в районе ТП-190.

						18505-КМ1		
						ОАО "Славнефть-ЯНОС"		
						Производство масел и парафинов КМ-2.		
						Товарный участок по приему, смешению и отгрузке товарных масел		
1	нов	289-18	<i>Мухомов</i>	06/18				
Изм.	Кол.уч	Лист	№.док	Подп.	Дата			
Разработал	Кудрявцева	<i>Кудрявцева</i>	06/18	Оснащение резервуаров системами измерения				
Проверил	Короткова	<i>Короткова</i>	06.18	массы(р.427,428,429,430,431,432,				
Н.контроль	Галочкина	<i>Галочкина</i>	06.18	433,434,435,436,474,58,529,530,531,532,533,				
Нач. отдела	Тимофеев	<i>Тимофеев</i>	06.18	Е-18.Е-26				
						Трубный блок ТБ.		
						ПРОМХИМПРОЕКТ		

Спецификация металлопроката
к листам 1...25

Наименование профиля, ГОСТ, ТУ	Наименование или марка металла, ГОСТ, ТУ	Номер или размер профиля	№ п/п	МАССА МЕТАЛЛА ПО ЭЛЕМЕНТАМ КОНСТРУКЦИЙ, т						Общая масса, т
				Элементы кабельной трассы	Элементы площадок	Настил	Стремянки	Отражение ступенек	Отражение площадок	
1	2	3	4	5	6	7	8	9	10	11
Швеллеры стальные горячекатаные ГОСТ 8240-97	С255-4 ГОСТ27772-2015	16	1	0,020						0,020
		14	2		0,654					0,654
		12	3	0,113	2,162					2,275
		8	4	0,054	1,133					1,187
	ИТОГО:		5	0,187	3,949					4,136
Всего профиля:			6	0,187	3,949					4,136
Уголки стальные горячекатаные равнополочные ГОСТ 8509-93	С255-4 ГОСТ27772-2015	75x6	7	0,229	0,739		0,916			1,884
		125x8	8	0,737						0,737
	ИТОГО:		9	0,966	0,739		0,916			2,621
	С235 ГОСТ27772-2015	50x5	10	0,024	0,528				2,414	2,965
		25x3	11						0,487	0,487
	ИТОГО:		12	0,024	0,528				2,901	3,452
Всего профиля:			13	0,990	1,266		0,916		2,901	6,073
Профили гнутые сварные замкнутые квадратные по ГОСТ 30245-2003	С255-4 ГОСТ27772-2015	80x4	14	3,656						3,656
		120x4	15	1,475						1,475
		100x4	16	0,751						0,751
	ИТОГО:		17	5,881						5,881
Всего профиля:			18	5,881						5,881
Прокат листовой горячекатаный ГОСТ 19903-2015	С255-4 ГОСТ27772-2015	16	19	0,126						0,126
		12	20	0,024						0,024
		10	21	0,205	0,468					0,672
		8	22	0,200	0,189					0,389
		6	23	0,419	0,127		0,040			0,586
	ИТОГО:		24	0,973	0,784		0,040			1,797
	С235 ГОСТ27772-2015	4	25	0,117					1,229	1,345
	ИТОГО:		26	0,117					1,229	1,345
Всего профиля:			27	1,090	0,784		0,040		1,229	3,143
Листы стальные просечно-вытяжные ТУ 36.26.11-5-89	С235 ГОСТ27772-2015	510	28			2,607				2,607
		ИТОГО:		29			2,607			
Всего профиля:			30			2,607				2,607
Труба электросварная прямошовная ГОСТ 10704-91	С255-4 ГОСТ27772-2015	89x4	31	0,007						0,007
		ИТОГО:		32	0,007					
Всего профиля:			33	0,007						0,007
Прокат стальной горячекатаный круглый ГОСТ 2590-2006	С235 ГОСТ27772-2015	18	34				0,186			0,186
		ИТОГО:		35				0,186		
Всего профиля:			36				0,186			0,186
Полоса стальная горячекатанная ГОСТ 103-2006	С235 ГОСТ27772-2015	4x40	37					0,299		0,299
		ИТОГО:		38					0,299	
Всего профиля:			39					0,299		0,299
Всего масса металла:			40	8,155	6,000	2,607	1,143	0,299	4,129	22,332
Всего профиля:	С255-4 ГОСТ27772-2015		41	8,014	5,472		0,957			14,443
	С235 ГОСТ27772-2015		42	0,140	0,528	2,607	0,186	0,299	4,129	7,889

Примечание:

1. Масса конструкций с уточнением массы металла в детализированных чертежах (КМД) в размере 3% массы металла и с учетом массы наплавленного металла в размере 1% массы профилей составляет 23,233 т.
2. Площадь окрашиваемой поверхности металлоконструкций - 1055,99 м².

						18505-КМ1.С		
						ОАО "Славнефть-ЯНОС"		
						Производство масел и парафинов КМ-2.		
						Товарный участок по приему, смешению и отгрузке товарных масел		
Изм.	Код.уч.	Лист	№ док	Подпись	Дата	Оснащение резервуаров системами измерения массы (р.427,428,429,430,431, 432,433,434,435,436,474,528,529,530,531, 532,533, Е-18,Е-26)		
1		Нов. 289-18		<i>[Подпись]</i>	06.18г.			
Разраб.		Зубова		<i>[Подпись]</i>	06.18г.			
Проверил		Ижиков		<i>[Подпись]</i>	06.18г.			
Н.контр.		Галочкина		<i>[Подпись]</i>	06.18г.			
Нач.отдела		Тимофеев		<i>[Подпись]</i>	06.18г.	Спецификация металлопроката к листам 1...25		
								

Данный документ является интеллектуальной собственностью ООО "ПРОКМИПРОЕКТ" и не подлежит копированию и распространению без его согласия

Имя л.подл.	Подпись и дата	Возвращать

Согласовано:

Данный документ является собственностью ООО "ПРОМХИМПРОЕКТ" и не подлежит копированию и распространению без его согласия

Согласовано:






Взам. инв. N

Подпись и дата

Инв. N подл.

Ведомость элементов к листам 27-29

Марка элемента	Сечение		Усилия для крепления			Наименование или марка металла	Примечание
	Эскиз	Поз.	Состав	A, тс	N, тс		
Ст1		1	[] 12	по гибкости λ=180			C255-4
		2	Лист t8				шаг ≤ 600
Ст2			□ 100×4	по гибкости λ=180			C255-4
Пр1			□ 140×7				C255-4
Пр2			□ 120×5				C255-4
Об1		1	L 75×6	конструктивно			C255-4
		2	- t8				шаг ≤ 400
ТБ		1	89x4				Сталь20
		2	Лист t4				C235

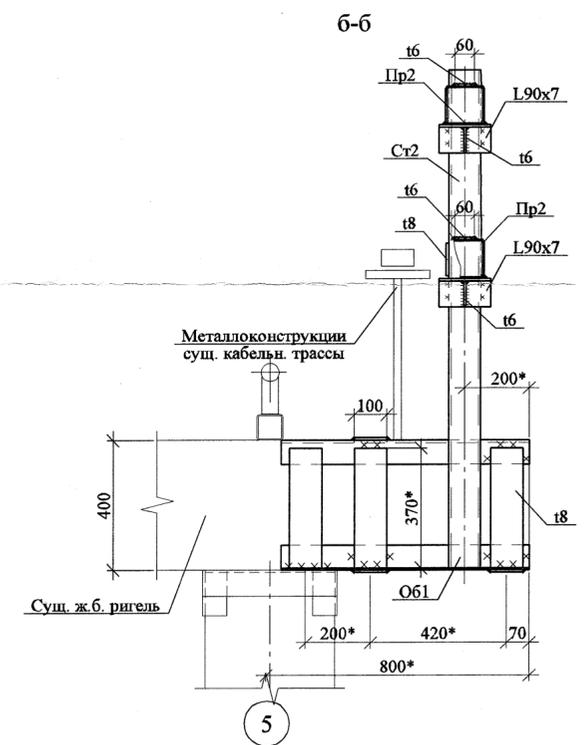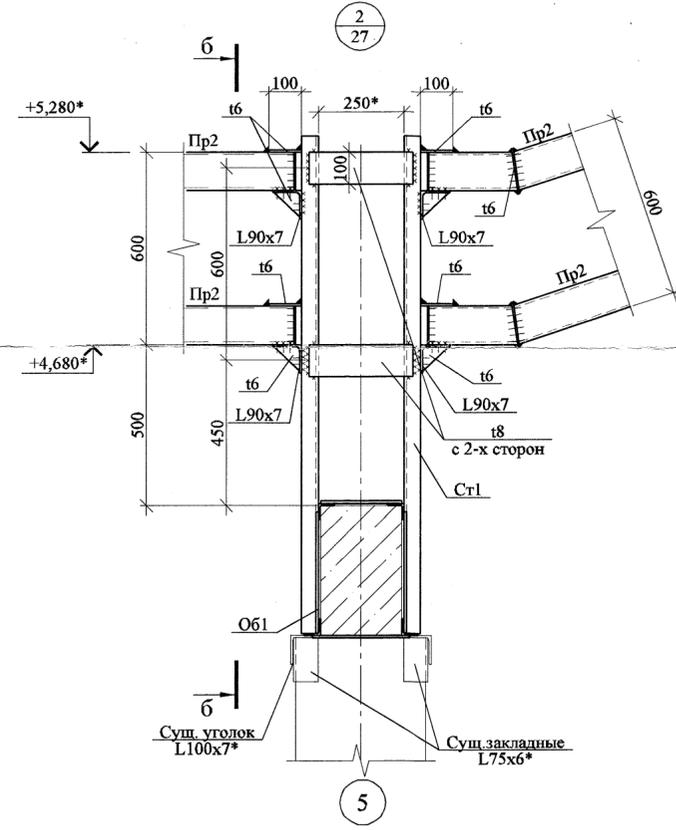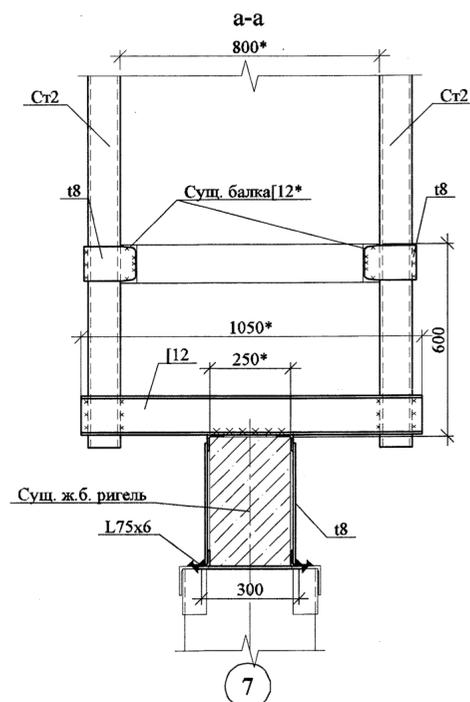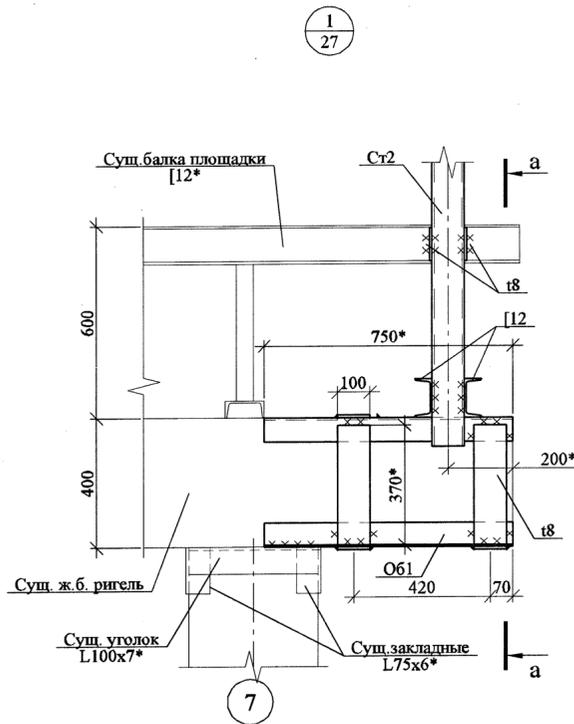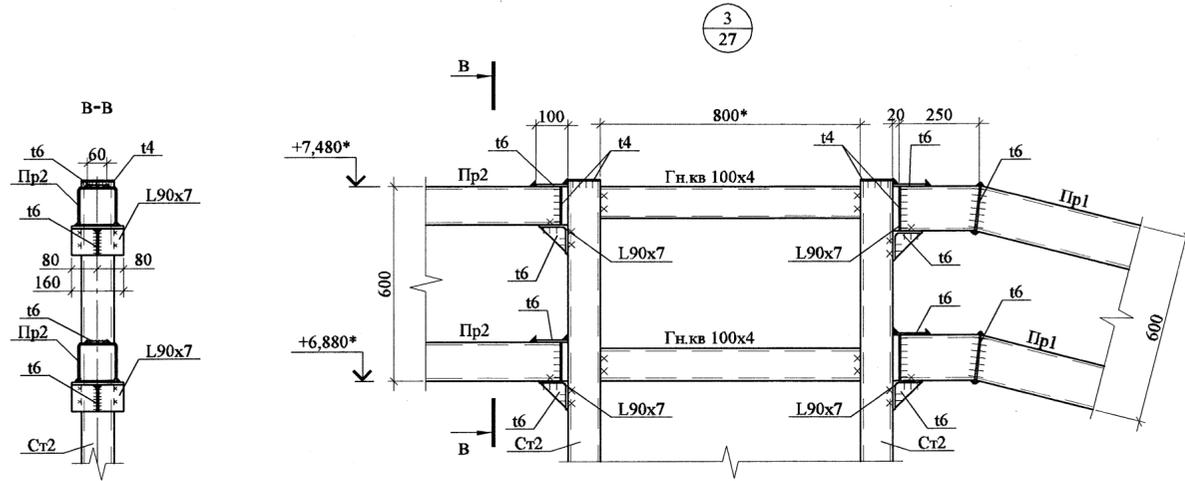


- 1.* Размеры уточнить при монтаже .
- 2 . Для обрамления (Об1) существующих ригелей и агрегты до 150-200°С горизонтальные планки t8 приварить к уголкам L75x6 по периметру ж.б. ригеля.

18505-КМ1					
ОАО "Славнефть-ЯНОС"					
Производство масел и парафинов КМ-2.					
Товарный участок по приему, смешению и отгрузке товарных масел					
Изм.	Кол.уч.	Лист	№ док.	Подпись	Дата
Разработал	Кудрявцева				06.18
Проверил	Жортовка				06.18
Н. контроль	Галочкина				06.18
Нач. отдела	Тимофеев				06.18
Оснащение резервуаров системами измерения массы (р.427,428,429,430,431,432, 433,434,435,436,474,58,529,530,531,532,533, Е-18,Е-26				Стадия	Лист
				Р	28
Узлы и разрезы к листу 27				ПРОМХИМПРОЕКТ	

НАДПИСЬ ФОРМАТ



Фрагмент "Г"(26)
Схема расположения металлоконструкций кабельной трассы

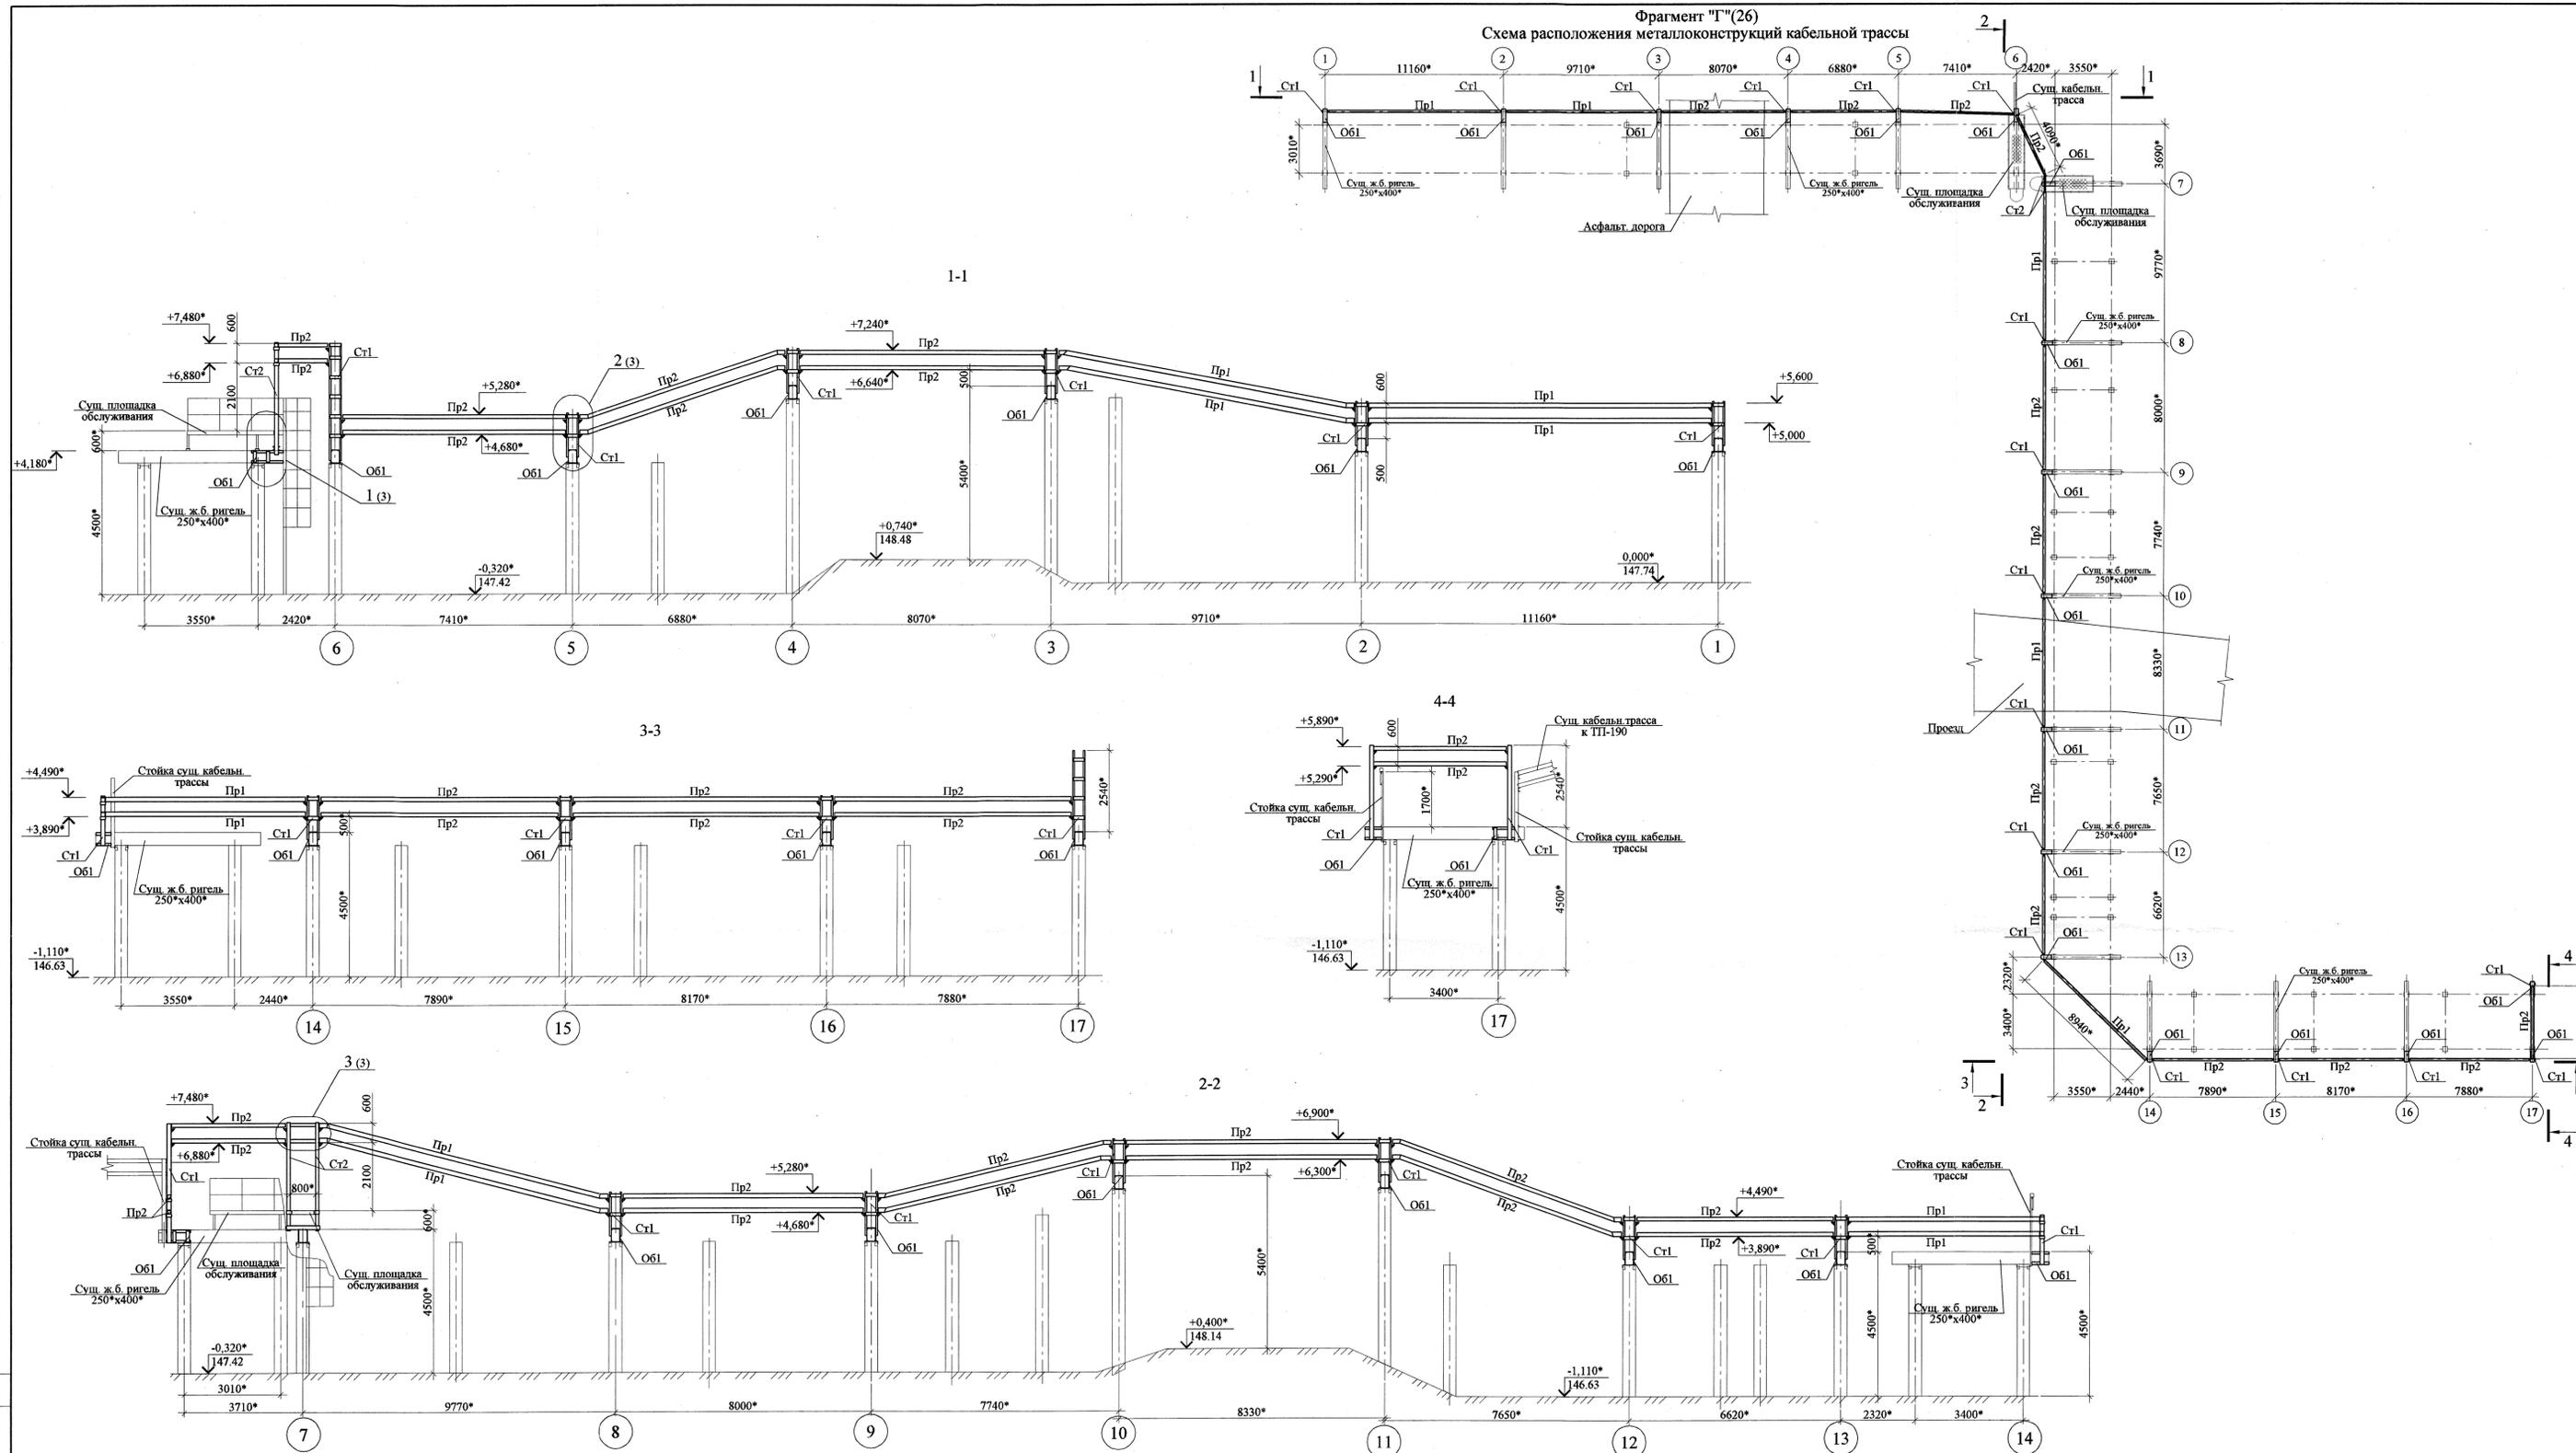

- 1.* Размеры уточнить при монтаже.
2. За относительную отм. 0,000 принята отметка земли в районе начала кабельной трассы (стойка 1), равная 147,74.
3. Ведомость элементов см. лист 28.
4. Обозначение сущ. стоек в районе монтажа металлоконструкций кабельной трассы принято условно.
5. Нормативная нагрузка на кабельную трассу - 120 кг/п.м.

								18505-KM1	
								ОАО "Славнефть-ЯНОС"	
								Производство масел и парафинов KM-2.	
								Товарный участок по приему, смешению и отгрузке товарных масел	
Изм.	Колуч	Лист	N док	Подп	Дата	Оснащение резервуаров системами измерения		Стадия	Лист
Разработал	Кудрявцева				06/18	массы (р. 427,428,429,430,431,432, 433,434,435,436,474,58,529,530,531,532,533, E-18, E-26		Р	27
Проверил	Короткова				06/18	Фрагмент "Г"		ПРОЕКТИРОВАНИЕ	
Н. контр.	Галочкин				06/18	Схема металлоконструкций кабельной трассы. Разрезы.		Копировал	
Нач. отдела	Тимофеев				06/18				

Данный документ является собственностью ООО "ПРОЕКТИПРОЕКТ" и не подлежит копированию и распространению без его согласия.
 Согласовано
 Ив. № подл.
 Подп. и дата
 Взам. инв. №

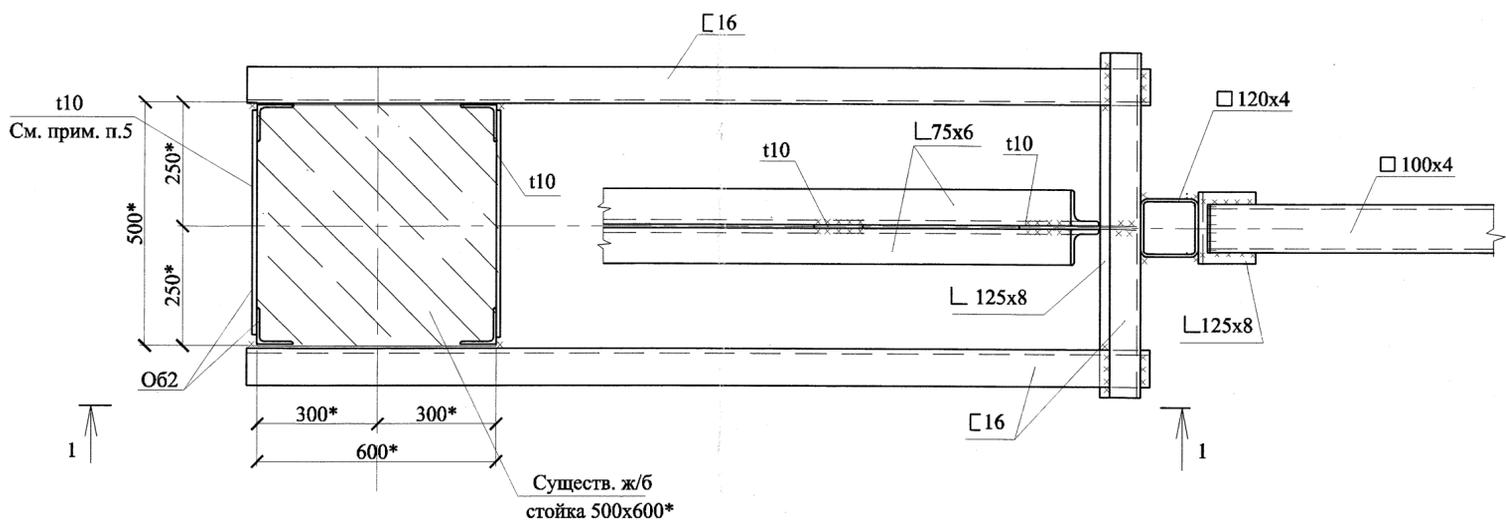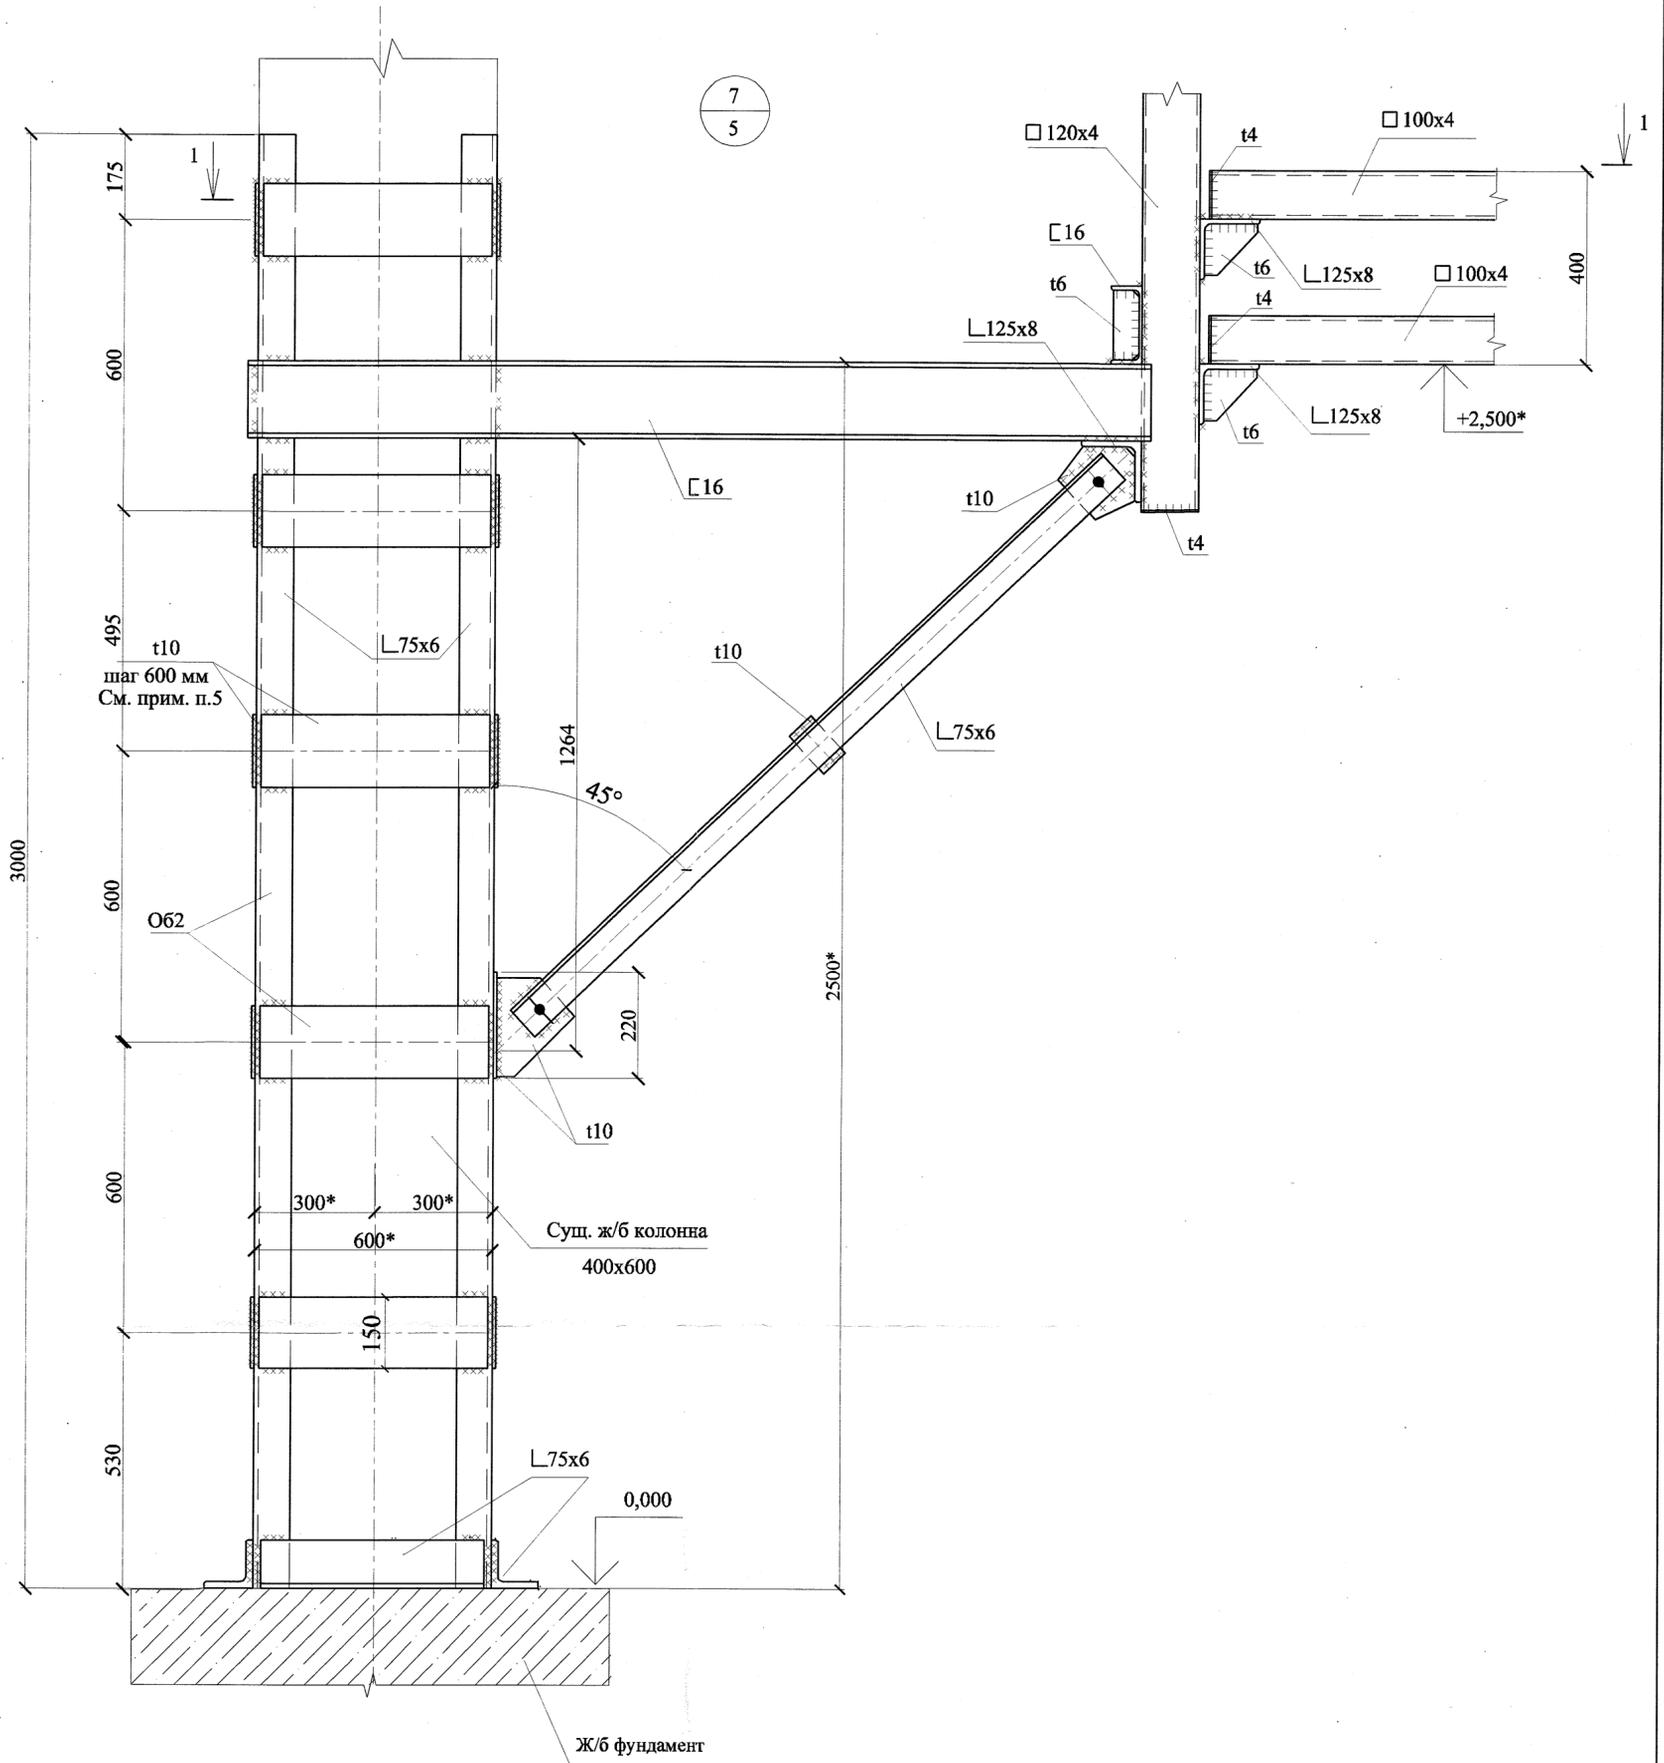

Примечание

1. Ведомость элементов см. лист 3.
2. *Размеры уточнить при монтаже.
3. За отметку 0.000 принята отметка земли в районе существующей стойки.
4. Основные примечания смотри часть ОД.
5. Нагретые до 150-200°C поперечные планки приварить к уголкам 75x6 по высоте ж/б стойки, начиная с центральной части уголков и двигаясь к краям уголков.

						18505-КМ1			
						ОАО "Славнефть-ЯНОС"			
						Производство масел и парафинов КМ-2.			
						Товарный участок по приему, смешению и отгрузке товарных масел			
1	Нов.	289-18	06.18г.			Оснащение резервуаров системами измерения массы (р.427,428,429,430,431, 432,433,434,435,436,474,528,529,530,531, 532,533, Е-18,Е-26)	Стадия	Лист	Листов
Изм.	Код.уч.	Лист	№ док.	Подпись	Дата		Р	24	24
Разраб.	Зубова								
Проверил	Ижиков								
Н.контр.	Галочкина								
Нач.отдела	Тимофеев					Узел 7.			



Данный документ является интеллектуальной собственностью ООО "ПРОМХИМПРОЕКТ" и не подлежит копированию и распространению без его согласия

Согласовано:	
Подпись и дата	
Имя и подл.	
Взвешивал	

Фрагмент 19 (5)
 Схема элементов площадок ПЛ-16, ПЛ-16а
 на резервуаре Е-18

1-1

Сущ. площадка
 на крыше резервуара

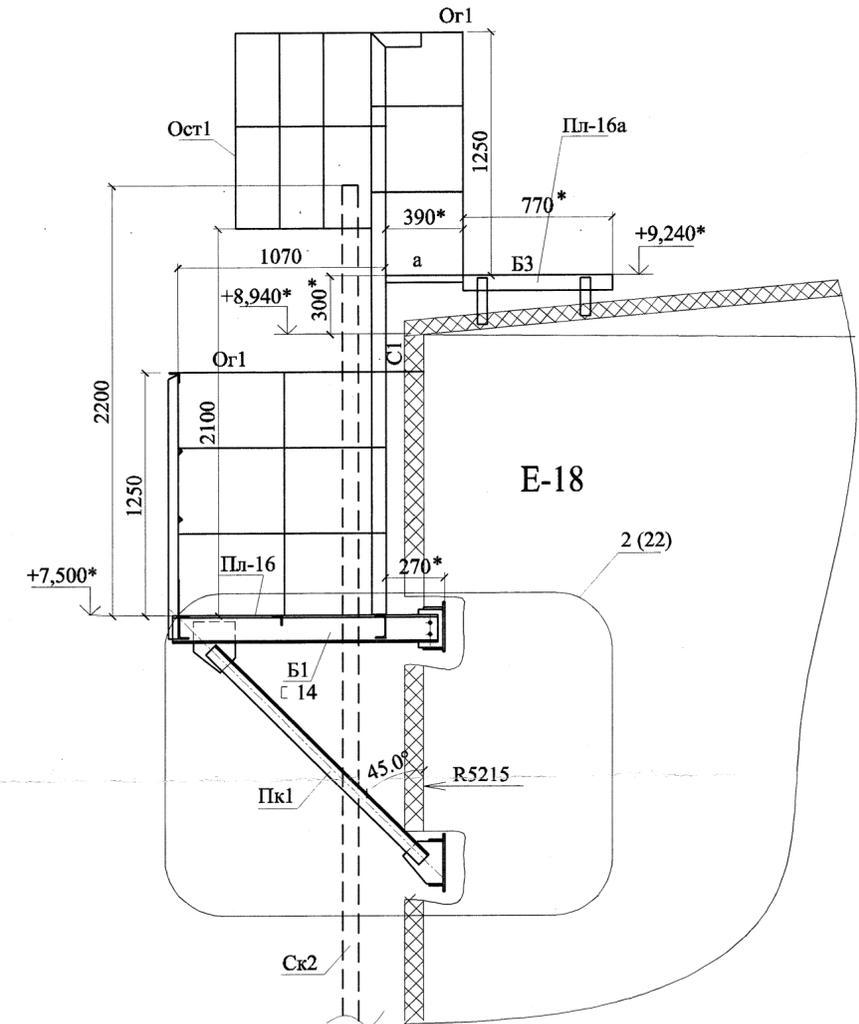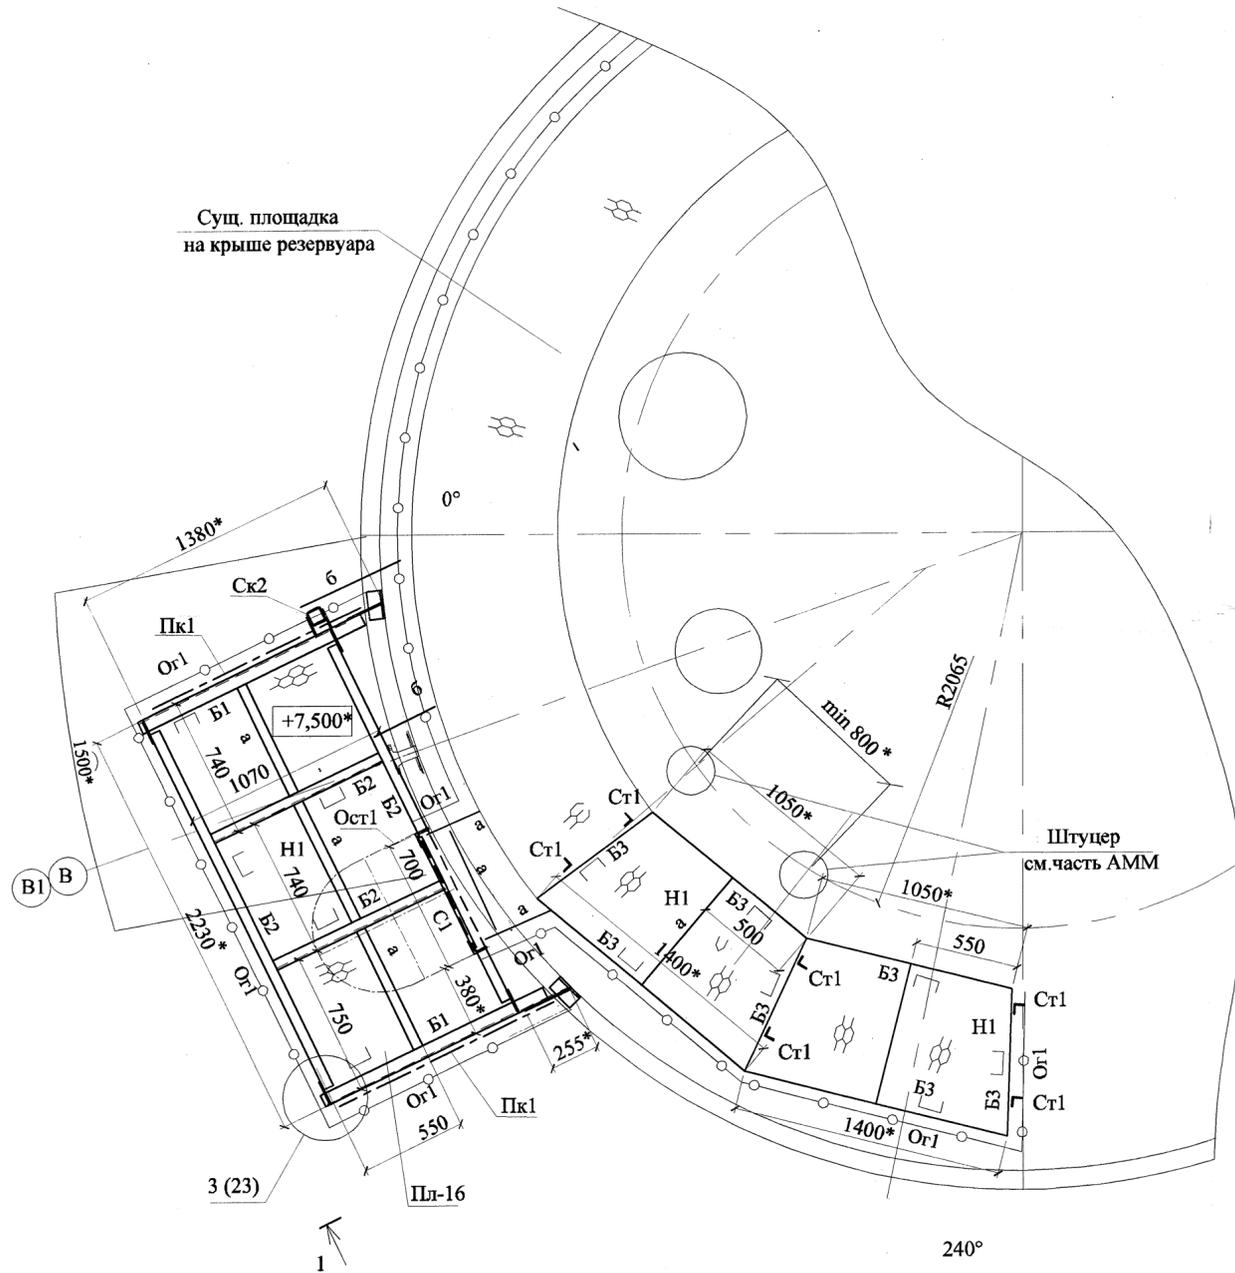

Примечание



1. Данный лист см. с листами 1, 5, частью 18505-АТХ и частью 18505-АММ.
2. *Размеры уточнить при монтаже.
3. Основные примечания смотри часть ОД.
4. Для захода на площадки ПЛ-16 выполнить стремянку с крыши резервуара.
5. За условную отметку 0.000 принята отметка дна резервуара.
6. Ведомость элементов см. лист 3
7. Материал корпуса резервуара СтЗсп.
8. Часть существующего ограждения площадки, в зоне монтажа, демонтировать.
 Вес демонтажа - 30 кг.

Этот документ является интеллектуальной собственностью ООО "ПРОМХИМПРОЕКТ" и не подлежит копированию и распространению без его согласия.

Согласовано:	
Изм. № подл.	
Подпись и дата	
Взам. инв. №	

						18505-КМ1		
						ОАО "Славнефть-ЯНОС"		
						Производство масел и парафинов КМ-2.		
						Товарный участок по приему, смешению и отгрузке товарных масел		
Изм.	Кол.уч.	Лист	№ док	Подпись	Дата	Оснащение резервуаров системами измерения массы (р.427,428,429,430,431, 432,433,434,435,436,474,528,529,530,531, 532,533, Е-18,Е-26)		
Разраб.	Зубова			<i>[Signature]</i>	06.18г.	Стация	Лист	Листов
Пров.	Ижигов			<i>[Signature]</i>	06.18г.	Р	21	
Н.контр.	Галочкина			<i>[Signature]</i>	06.18г.			
Нач.отдела	Тимофеев			<i>[Signature]</i>	06.18г.			
						Фрагмент 19.		
						Схема элементов площадок ПЛ-16, ПЛ-16а на резервуаре Е-18.		
						ПРОМХИМПРОЕКТ		

Фрагмент 18 (5)
 Схема элементов площадок Пл-15, Пл-15а
 на резервуаре Е-26

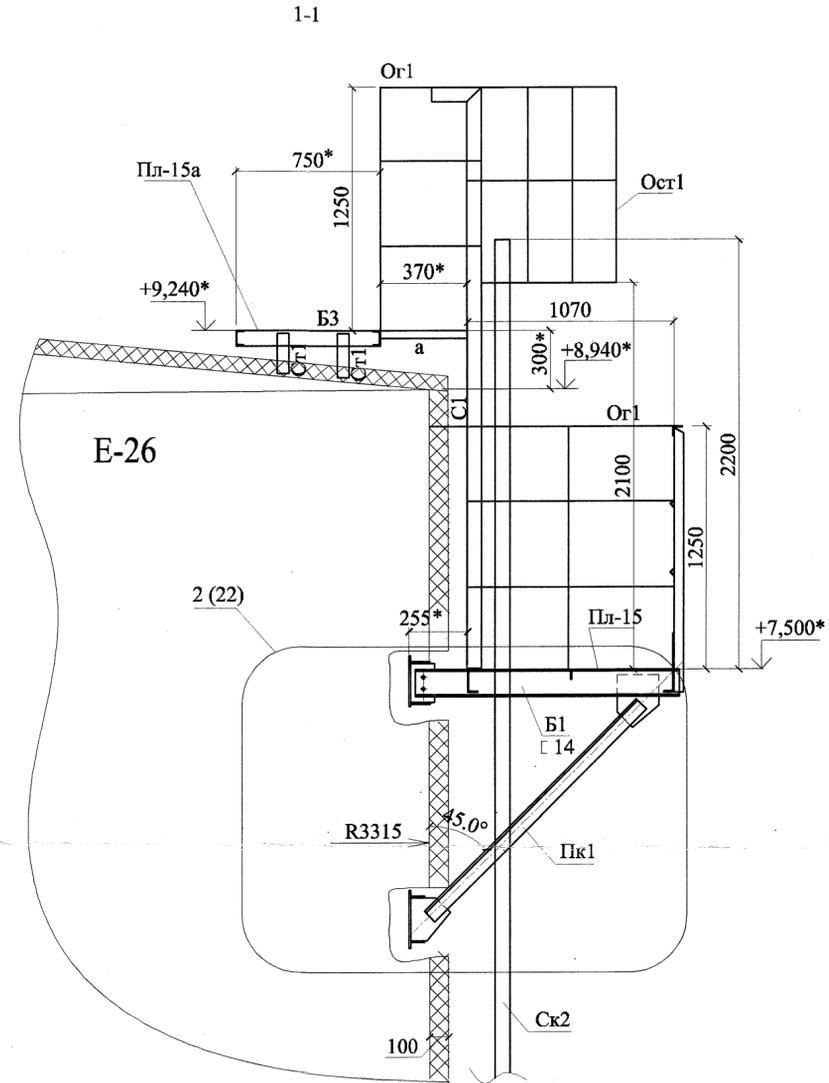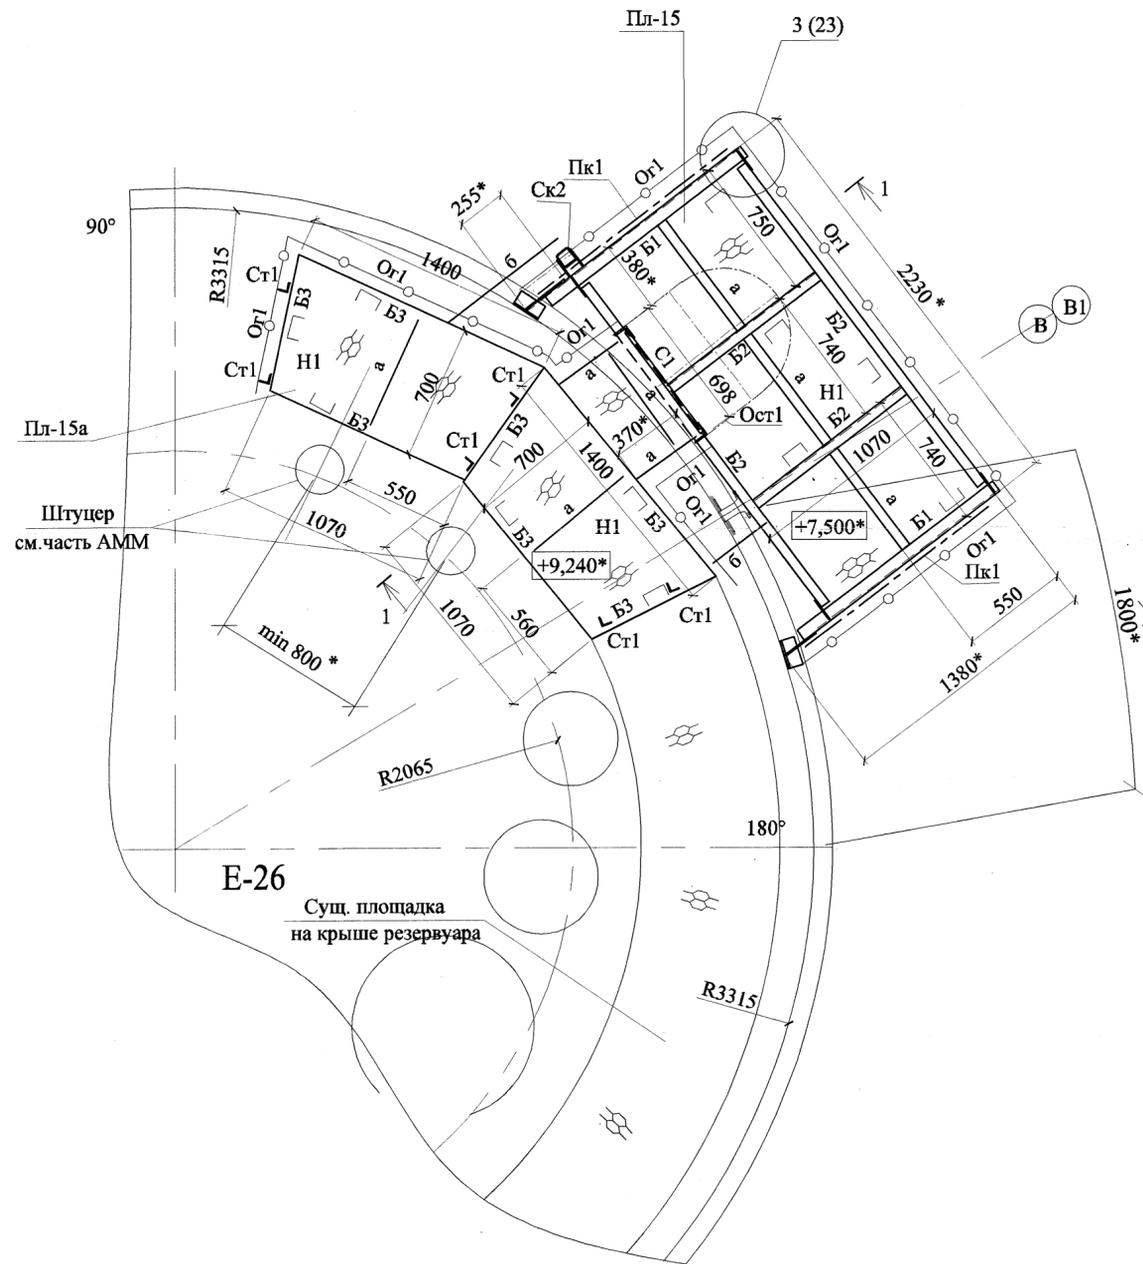



- Примечание
1. Данный лист см. с листами 1, 5, частью 18505-АТХ и частью 18505-АММ.
 2. *Размеры уточнить при монтаже.
 3. Основные примечания смотри часть ОД.
 4. Для захода на площадки Пл-15 выполнить стремянку с крыши резервуара.
 5. За условную отметку 0.000 принята отметка днища резервуара.
 6. Ведомость элементов см. лист 3
 7. Материал корпуса резервуара СтЗсп.
 8. Часть существующего ограждения площадки, в зоне монтажа, демонтировать.
 Вес демонтажа - 30 кг.

Этот документ является интеллектуальной собственностью ООО "ПРОМХИМПРОЕКТ" и не подлежит копированию и распространению без его согласия.

Согласовано:				
Изм. № подл.	Подпись и дата	Взам. инв. №		

18505-КМ1							
ОАО "Славнефть-ЯНОС"							
Производство масел и парафинов КМ-2.							
Товарный участок по приему, смешению и отгрузке товарных масел							
1	Нов.	289-18	06.18г.				
Изм. Колуч	Лист	№ док	Подпись	Дата			
Разраб.	Зубова			06.18	Оснащение резервуаров системами измерения массы (р.427,428,429,430,431, 432,433,434,435,436,474,528,529,530,531, 532,533, Е-18,Е-26)		
Пров.	Ижиков			06.18			
Н.контр.	Галочкина			06.18			
Нач.отдела	Тимофеев			06.18			
Фрагмент 18. Схема элементов площадок Пл-15, Пл-15а на резервуаре Е-26.					Стadia	Лист	Листов
					р	20	
ПРОМХИМПРОЕКТ					ПРОЕКТ		
Формат: А2							

Фрагмент 17 (4)
 Схема элементов площадок Пл-14, Пл-14а
 на резервуаре № 533

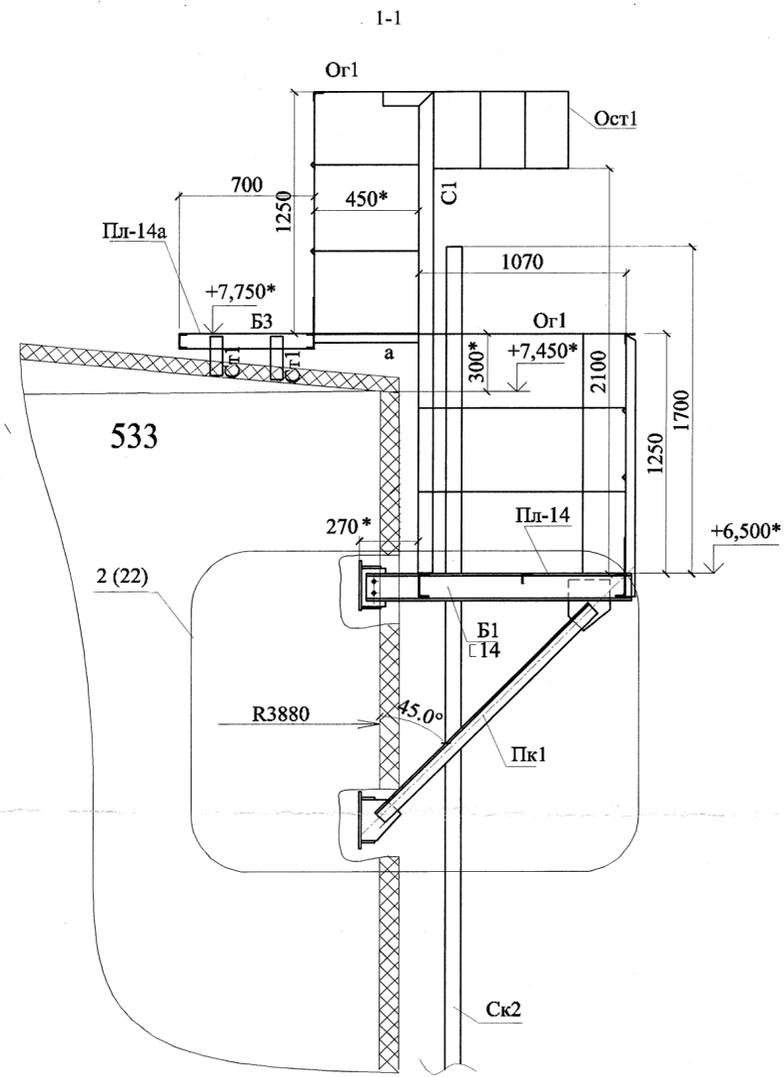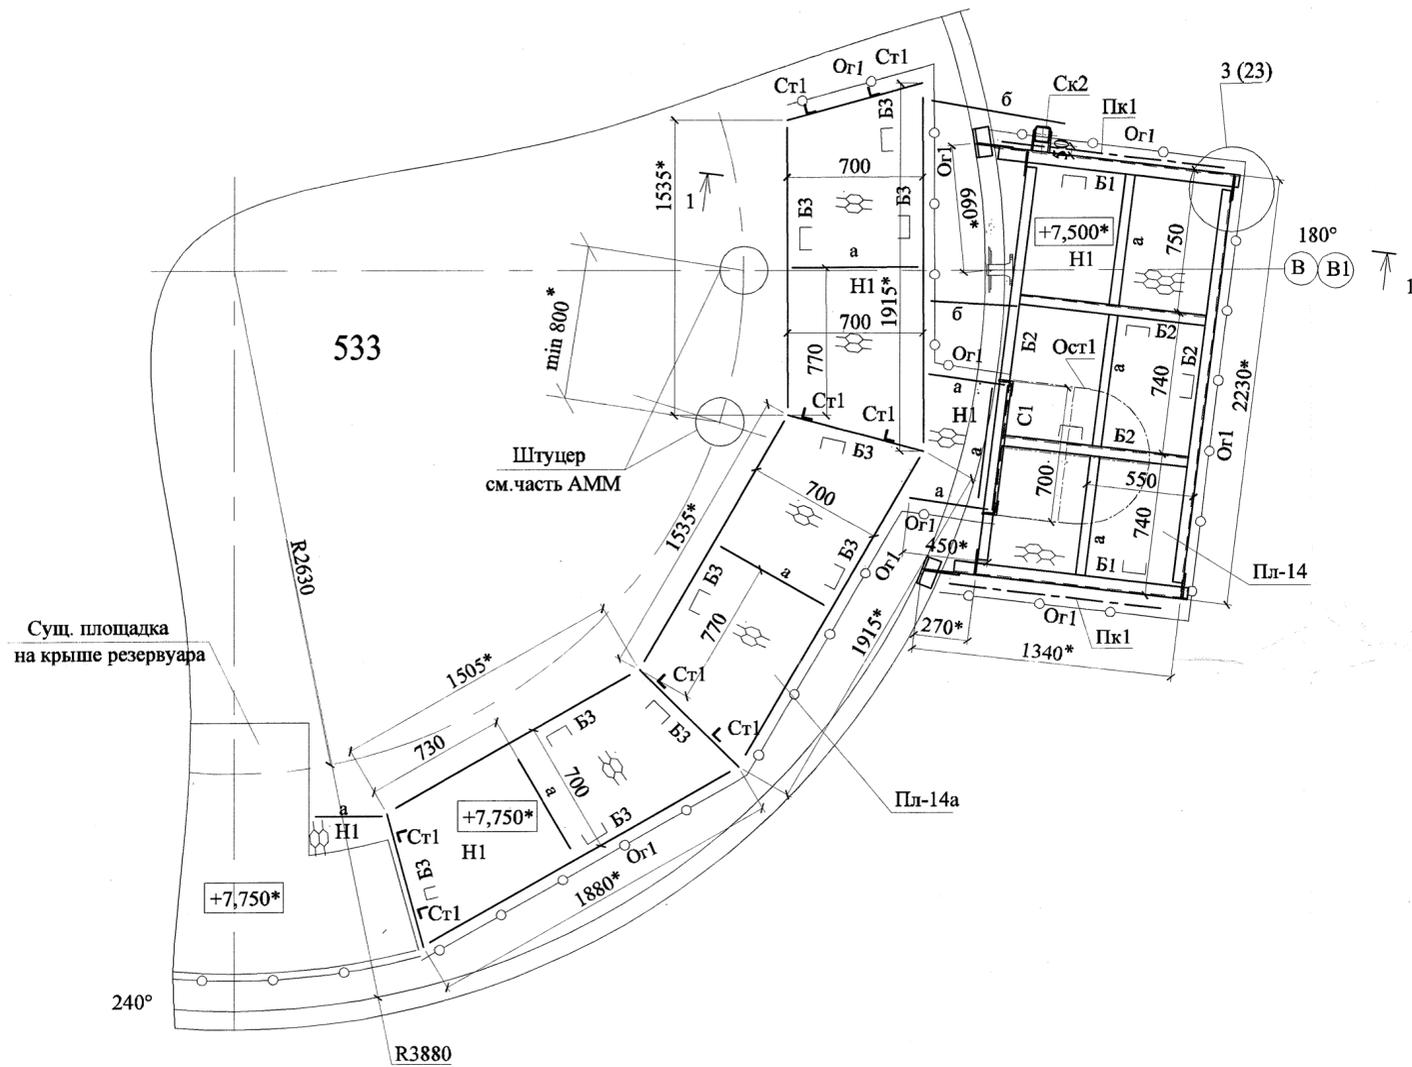

Примечание



1. Данный лист см. с листами 1, 4, частью 18505-АТХ и частью 18505-АММ.
2. *Размеры уточнить при монтаже.
3. Основные примечания смотри часть ОД.
4. Для захода на площадки Пл-14 выполнить стремянку с крыши резервуара.
5. За условную отметку 0.000 принята отметка днища резервуара.
6. Ведомость элементов см. лист 3
7. Материал корпуса резервуара Ст3сп.
8. Часть существующего ограждения площадки, в зоне монтажа, демонтировать.
 Вес демонтажа - 20 кг.

Согласовано:				
Изм. № подл.	Подпись и дата	Взам. инв. №		

					18505-КМ1				
					ОАО "Славнефть-ЯНОС"				
					Производство масел и парафинов КМ-2.				
					Товарный участок по приему, смешению и отгрузке товарных масел				
1	Нов.	289-18	06.18г.		Оснащение резервуаров системами измерения массы (р.427,428,429,430,431, 432,433,434,435,436,474,528,529,530,531, 532,533, Е-18,Е-26)	Стадия	Лист	Листов	
Изм.	Кол.уч.	Лист	№ док	Подпись		Дата	Р	19	
Разраб.	Зубова					06.18г.			
Пров.	Ижиков					06.18г.			
Н.контр.	Галочкина					06.18г.			
Нач.отдела	Тимофеев				06.18г.				
					Фрагмент 17. Схема элементов площадок Пл-14, Пл-14а на резервуаре № 533				
					 Формат: А2				

Этот документ является интеллектуальной собственностью ООО "ПРОМХИМПРОЕКТ" и не подлежит копированию и распространению без его согласия.

Фрагмента 15, 16 (4)
 Схема элементов площадок ПЛ-13, ПЛ-13а
 на резервуарах № 531, № 532

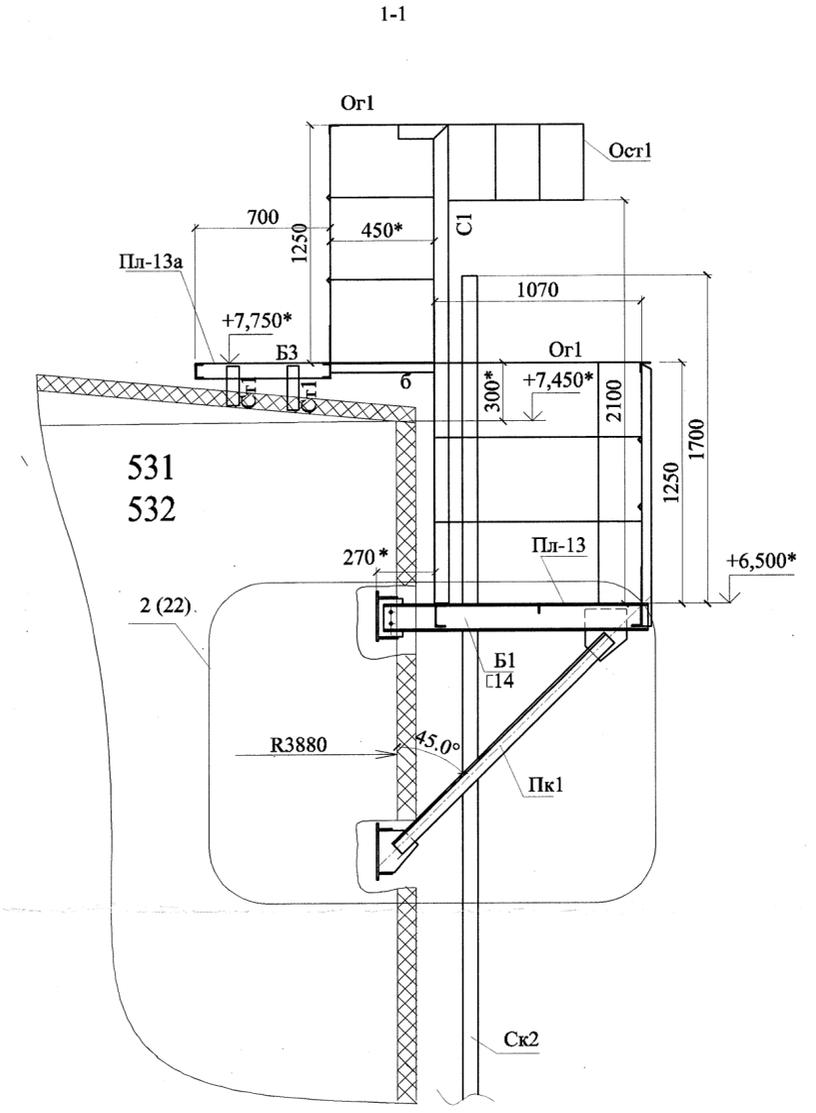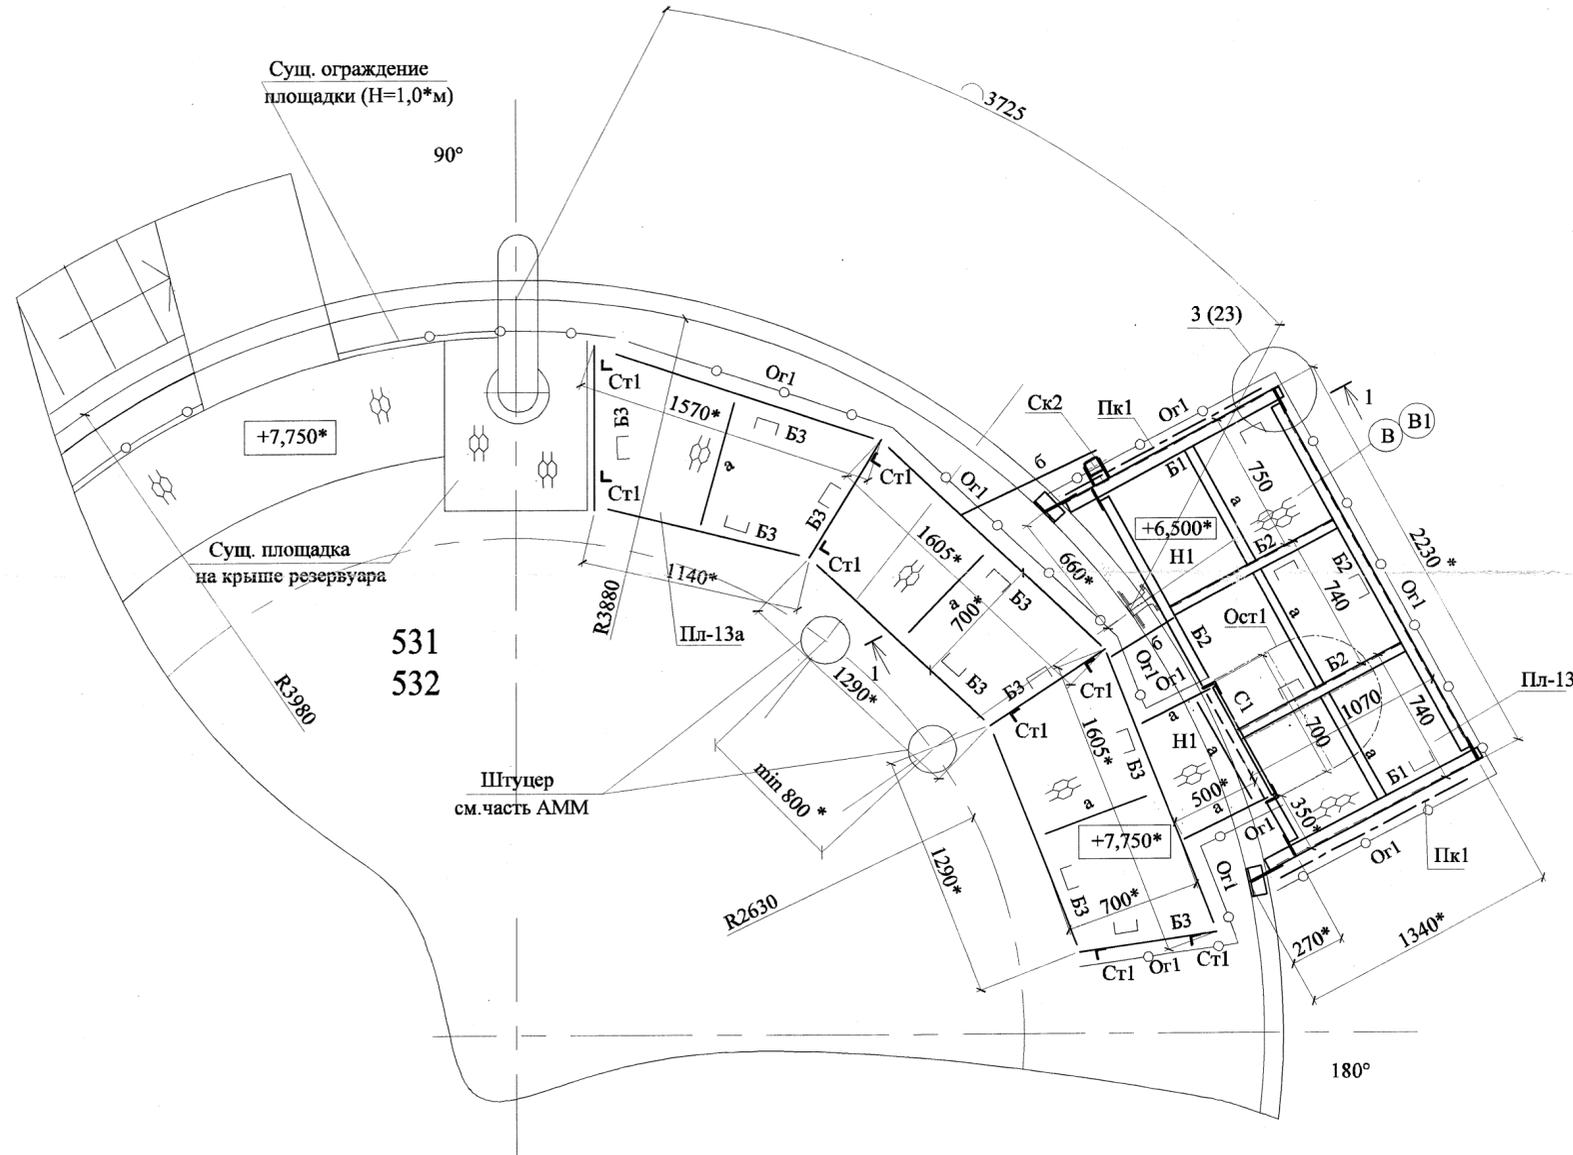

Примечание



1. Данный лист см. с листами 1, 4, частью 18505-АТХ и частью 18505-АММ.
2. *Размеры уточнить при монтаже.
3. Основные примечания смотри часть ОД.
4. Для захода на площадки ПЛ-13 выполнить стремянку с крыши резервуара.
5. За условную отметку 0.000 принята отметка днища резервуара.
6. Ведомость элементов см. лист 3
7. Материал корпуса резервуара СтЗсп.
8. Часть существующего ограждения площадки, в зоне монтажа, демонтировать.
 Вес демонтажа - 40 кг.

Этот документ является интеллектуальной собственностью ООО "ПРОМХИМПРОЕКТ" и не подлежит копированию и распространению без его согласия.

Согласовано:	
Изм. № подл.	
Подпись и дата	
Взам. инв. №	

				18505-КМ1		
				ОАО "Славнефть-ЯНОС"		
				Производство масел и парафинов КМ-2.		
				Товарный участок по приему, смешению и отгрузке товарных масел		
Изм.	Колуч	Лист	№ док	Подпись	Дата	Оснащение резервуаров системами измерения массы (р.427,428,429,430,431, 432,433,434,435,436,474,528,529,530,531, 532,533, В-18,В-26)
Разраб.	Зубова				06.18	
Пров.	Ижиков				06.18	
Н.контр.	Галочкина				06.18	
Нач.отдела	Тимофеев				06.18	
				Фрагменты 15, 16.		
				Схема элементов площадок ПЛ-13, ПЛ-13а на резервуарах № 531, №532.		
						

Фрагмент 13 (4)
 Схема элементов площадок Пл-11, Пл-11а
 на резервуаре № 529

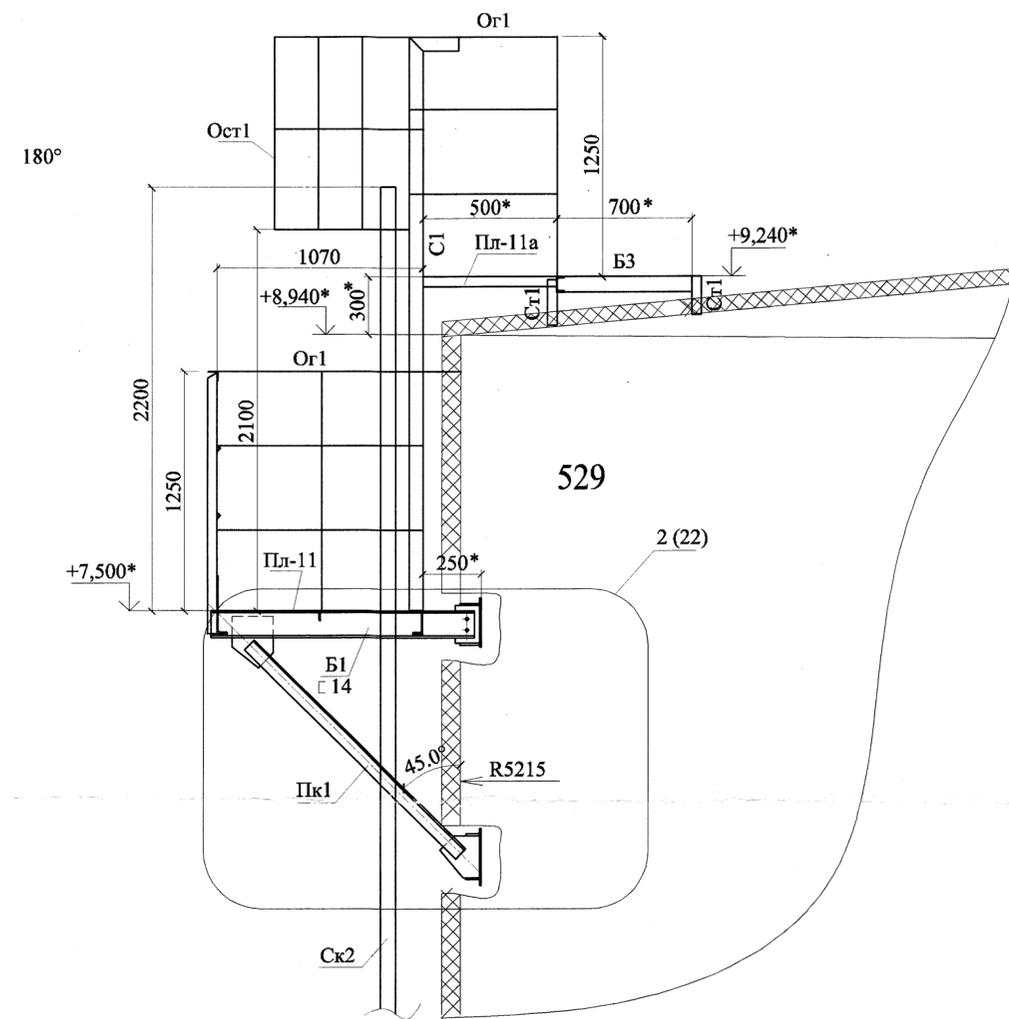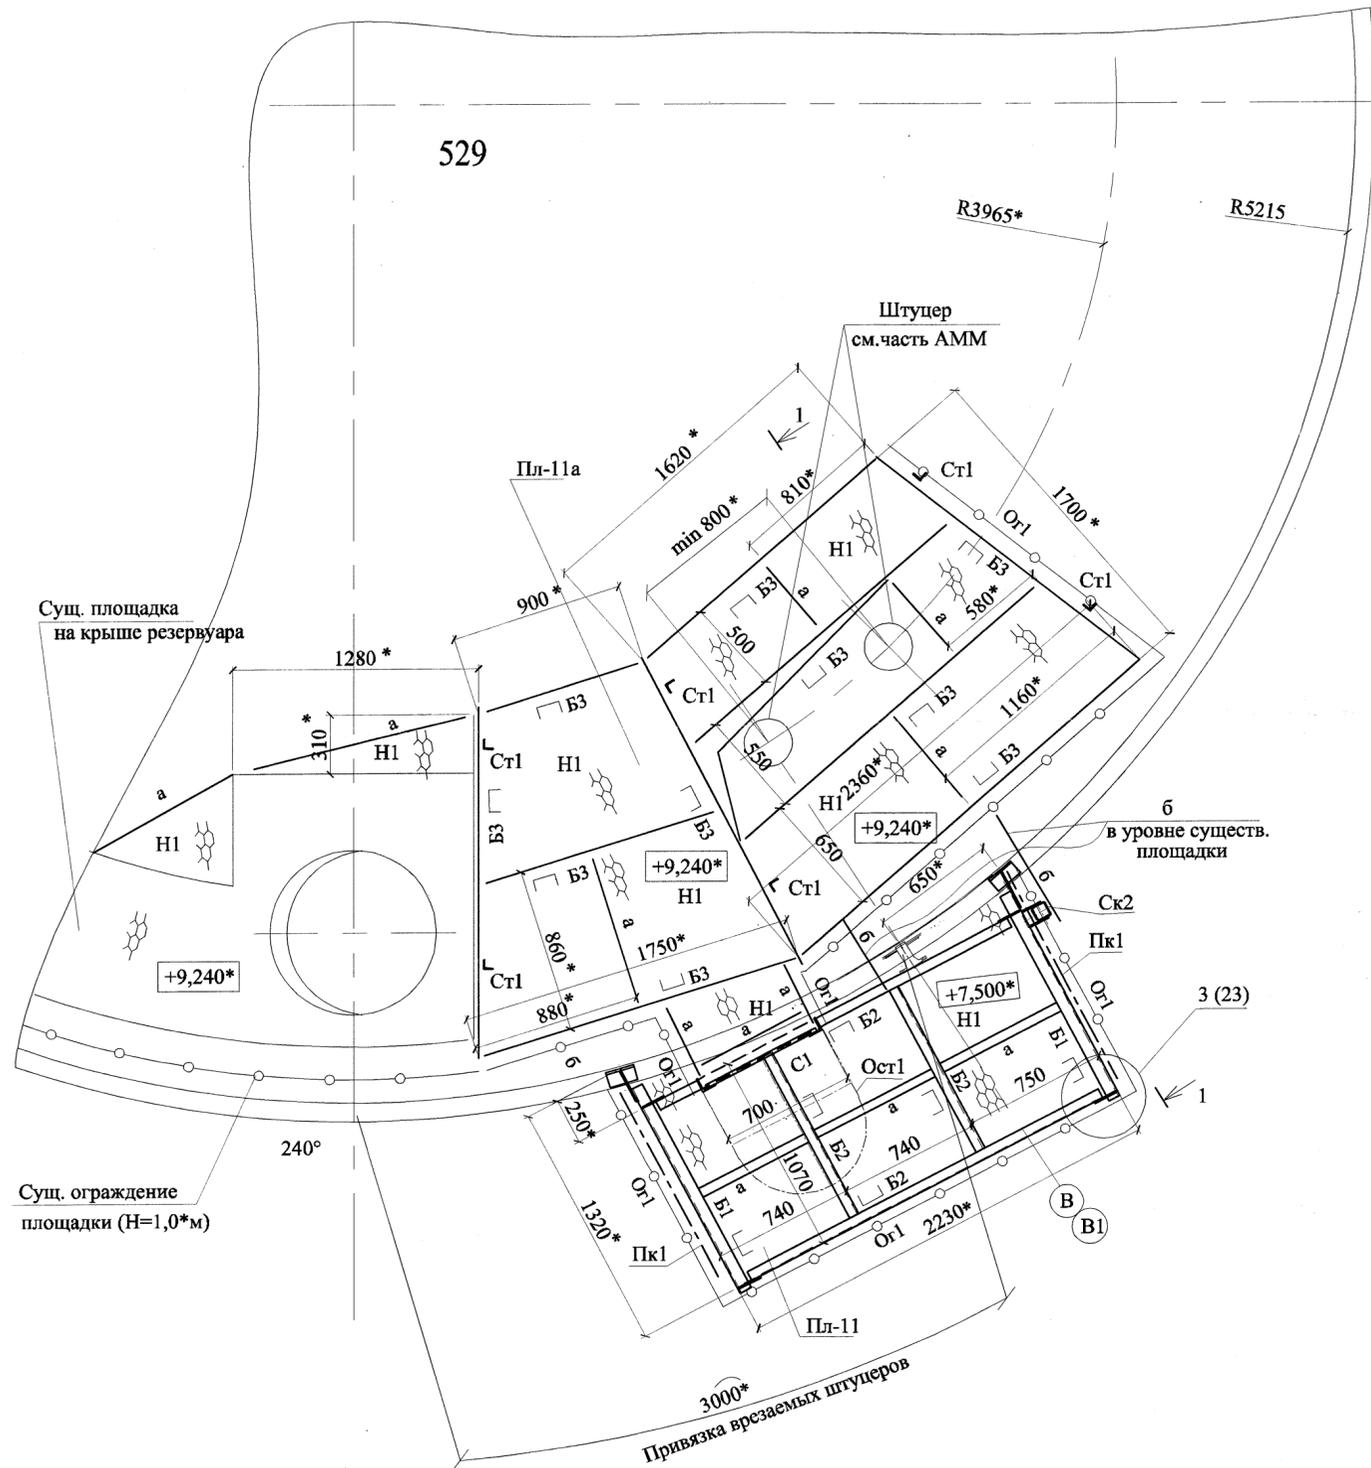

- Примечание
1. Данный лист см. с листами 1, 4, частью 18505-АТХ и частью 18505-АММ.
 2. *Размеры уточнить при монтаже.
 3. Основные примечания смотри часть ОД.
 4. Для захода на площадки Пл-11 выполнить стремянку с крыши резервуара.
 5. За условную отметку 0.000 принята отметка днища резервуара.
 6. Ведомость элементов см. лист 3
 7. Материал корпуса резервуара СтЗсп.
 8. Часть существующего ограждения площадки, в зоне монтажа, демонтировать.
 Вес демонтажа - 40 кг.

18505-КМ1					
ОАО "Славнефть-ЯНОС" Производство масел и парафинов КМ-2. Товарный участок по приему, смешению и отгрузке товарных масел					
1	Нов.	289-18	06.18г.		
Изм.	Колуч	Лист	№ док	Подпись	Дата
Разраб.	Зубова				06.18
Пров.	Ижигов				06.18
Н.контр.	Галочкина				06.18
Нач.отдела	Тимофеев				06.18
				Оснащение резервуаров системами измерения массы (р.427,428,429,430,431, 432,433,434,435,436,474,528,529,530,531, 532,533, В-18.Е-26)	
				Стадия	Лист
				р	16
				Фрагмент 13. Схема элементов площадок Пл-11, Пл-11а на резервуаре № 529.	





Формат: А2

Этот документ является интеллектуальной собственностью ООО "ПРОМХИМПРОЕКТ" и не подлежит копированию и распространению без его согласия.

Согласовано:	
Изм. № подл.	
Подпись и дата	
Взам. инв. №	

Этот документ является интеллектуальной собственностью ООО "ПРОМХИМПРОЕКТ" и не подлежит копированию и распространению без его согласия.

Фрагмент 12 (4)
Схема элементов площадок ПЛ-10, ПЛ-10а
на резервуаре № 528

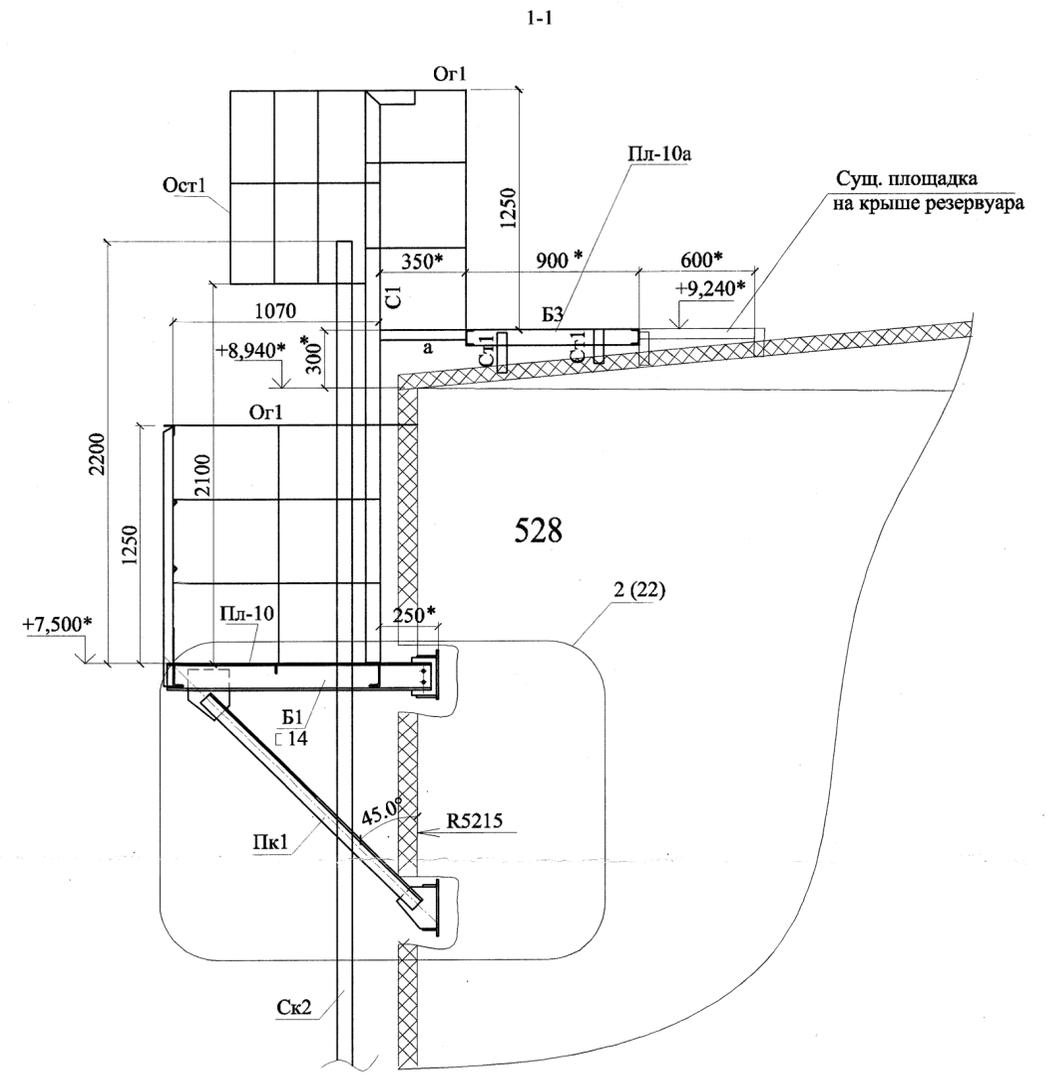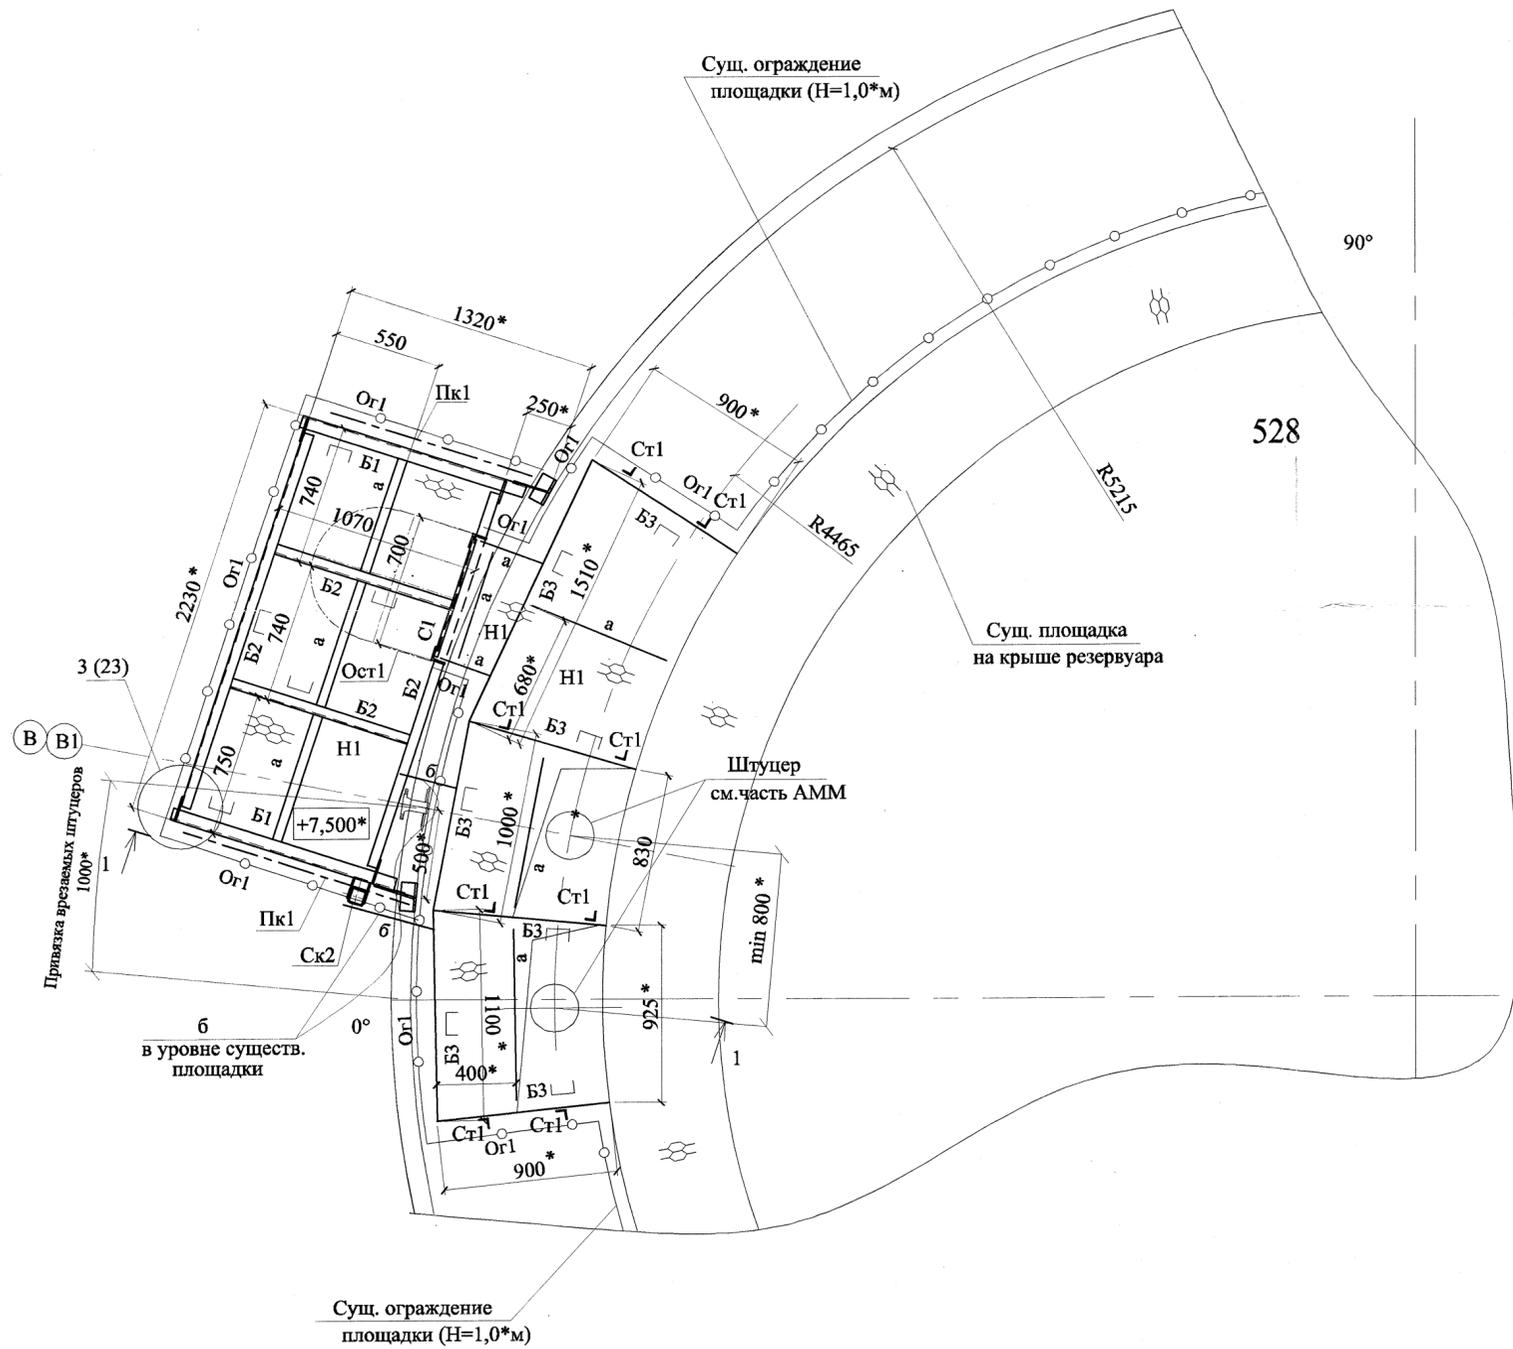

Примечание



1. Данный лист см. с листами 1, 4, частью 18505-АТХ и частью 18505-АММ.
2. *Размеры уточнить при монтаже.
3. Основные примечания смотри часть ОД.
4. Для захода на площадки ПЛ-10 выполнить стремянку с крыши резервуара.
5. За условную отметку 0.000 принята отметка днища резервуара.
6. Ведомость элементов см. лист 3
7. Материал корпуса резервуара СтЗсп.
8. Часть существующего ограждения площадки, в зоне монтажа, демонтировать.
Вес демонтажа - 70 кг.

Согласовано:

Изм. №	Подпись и дата	Взам. инв. №
Изм. №	Подпись и дата	Взам. инв. №

				18505-КМ1			
				ОАО "Славнефть-ЯНОС" Производство масел и парафинов КМ-2.			
				Товарный участок по приему, смешению и отгрузке товарных масел			
Изм.	Кол.уч	Лист	№ док	Подпись	Дата	Оснащение резервуаров системами измерения массы (р.427,428,429,430,431, 432,433,434,435,436,474,528,529,530,531, 532,533, Е-18,Е-26)	
Разраб.	Зубова				06.18.		
Пров.	Ижиков				06.18.		
Н.контр.	Галочкина				06.18.		
Нач.отдела	Тимофеев				06.18.		
				Фрагмент 12. Схема элементов площадок ПЛ-10, ПЛ-10а на резервуаре № 528.			
				СТАДИЯ		Лист	Листов
				Р		15	
				ПРОМХИМПРОЕКТ			
				ПРОЕКТ			
				Формат: А2			

Фрагмент 10 (2)
 Схема элементов площадок Пл-8, Пл-8а
 на резервуаре № 436

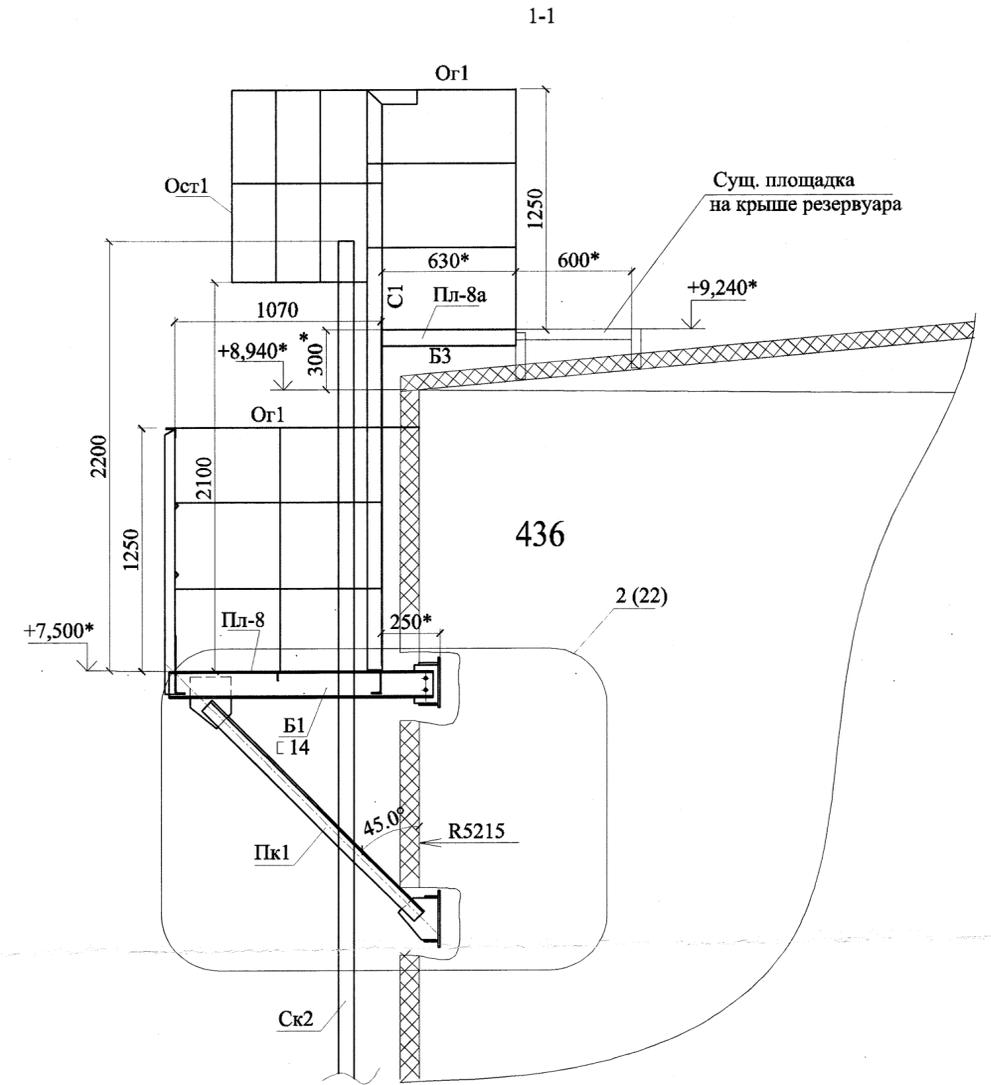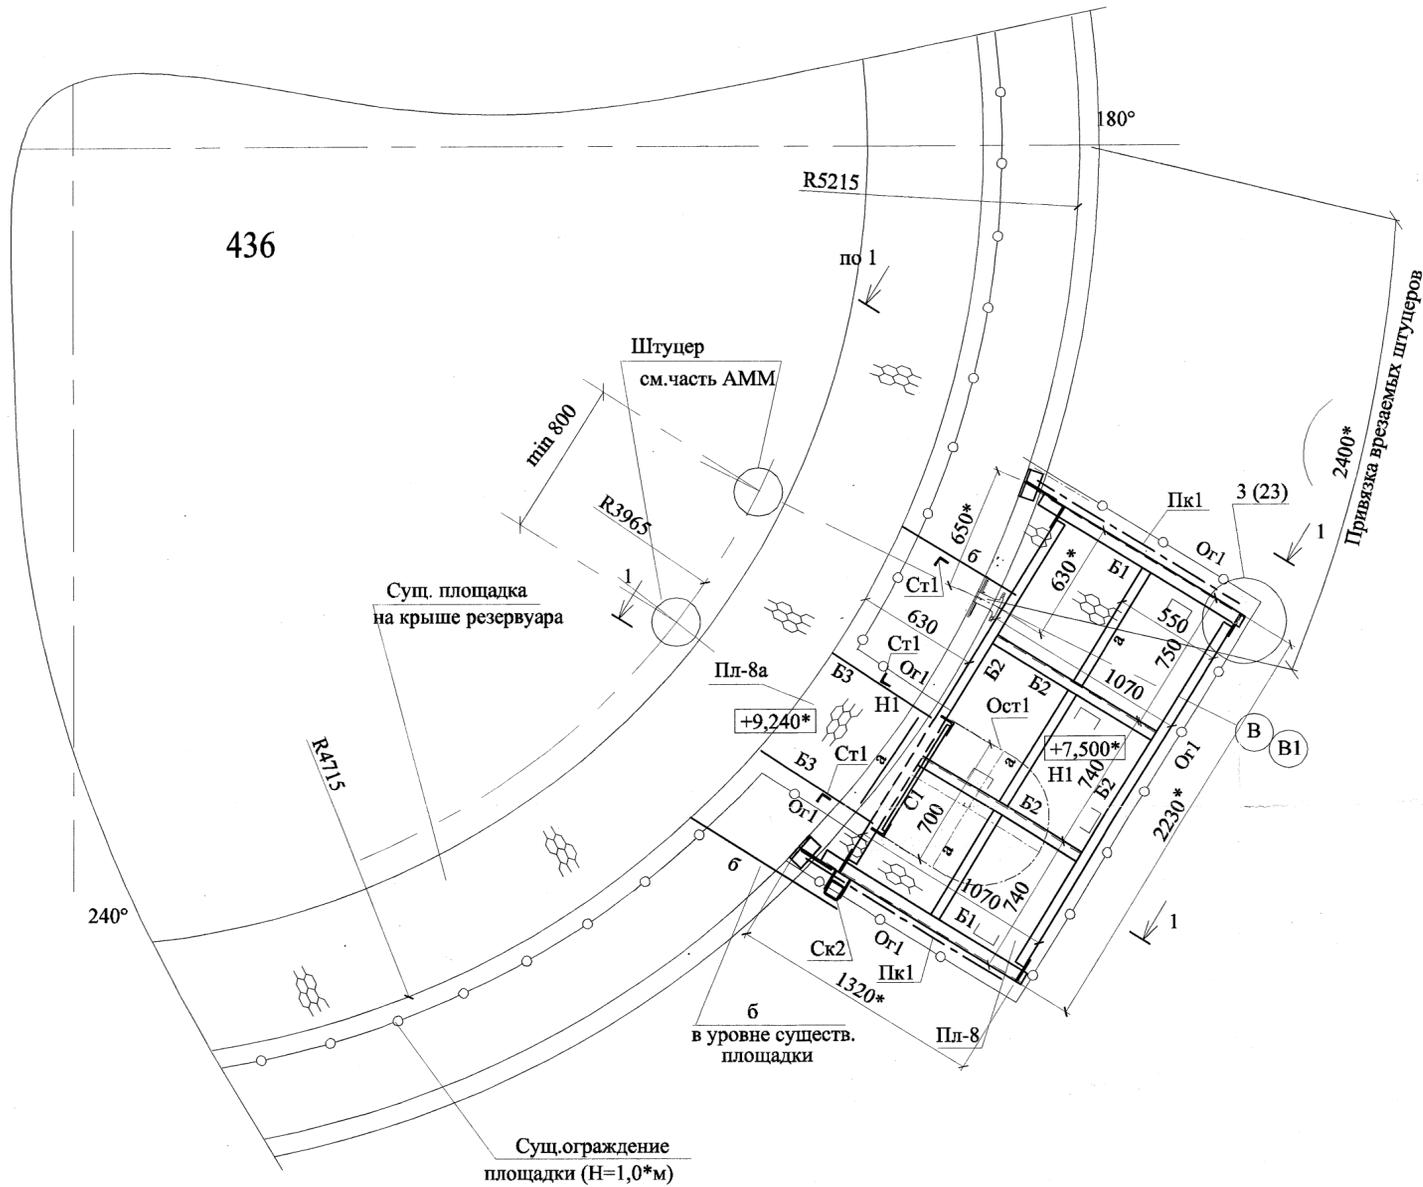

Примечание

1. Данный лист см. с листами 1...3, частью 18505-АТХ и частью 18505-АММ.
2. *Размеры уточнить при монтаже.
3. Основные примечания смотри часть ОД.
4. Для захода на площадки Пл-8 выполнить стремянку с крыши резервуара.
5. За условную отметку 0.000 принята отметка дна резервуара.
6. Ведомость элементов см. лист 3
7. Материал корпуса резервуара СтЗсп.
8. Часть существующего ограждения площадки, в зоне монтажа, демонтировать.
 Вес демонтажа - 10 кг.

Изн. № подл.	Подпись и дата	Взам. инв. №



Этот документ является интеллектуальной собственностью ООО "ПРОМХИМПРОЕКТ" и не подлежит копированию и распространению без его согласия.

				18505-КМ1		
				ОАО "Славнефть-ЯНОС"		
				Производство масел и парафинов КМ-2		
				Товарный участок по приему, смешению и отгрузке товарных масел		
Изм.	Колуч	Лист	№ док	Подпись	Дата	Оснащение резервуаров системами измерения массы (р.427,428,429,430,431, 432,433,434,435,436,474,528,529,530,531, 532,533, В-18,В-26)
Разраб.	Зубова				06.18	
Пров.	Ижиков					
Н.контр.	Галочкина					
Нач.отдела	Тимофеев					
				Фрагмент 10.		
				Схема элементов площадок Пл-8, Пл-8а на резервуаре № 436.		
Стадия	Лист	Листов				
Р	13					



Формат: А2

Фрагмент 7 (2)
 Схема элементов площадок Пл-6, Пл-6а
 на резервуаре № 429

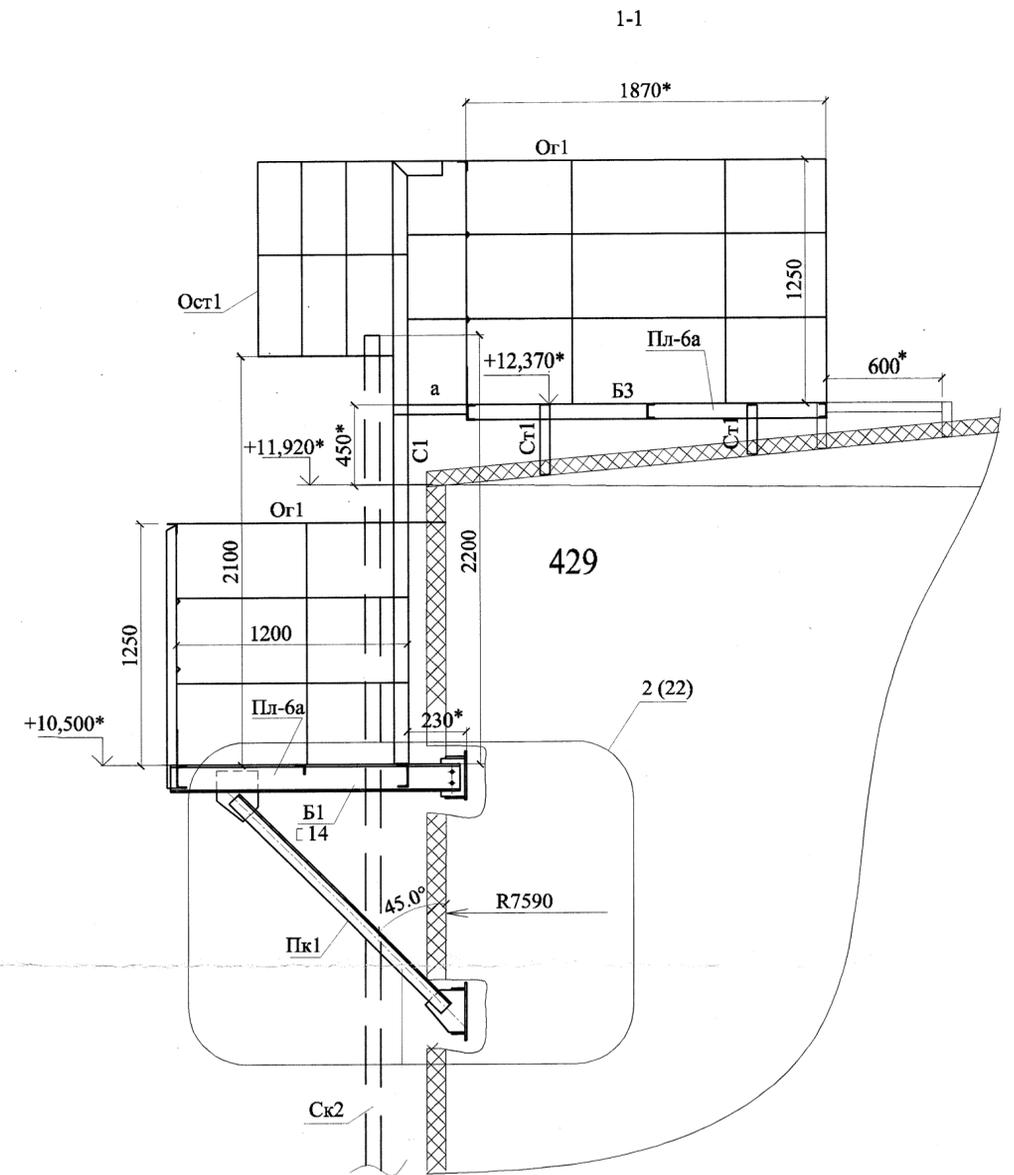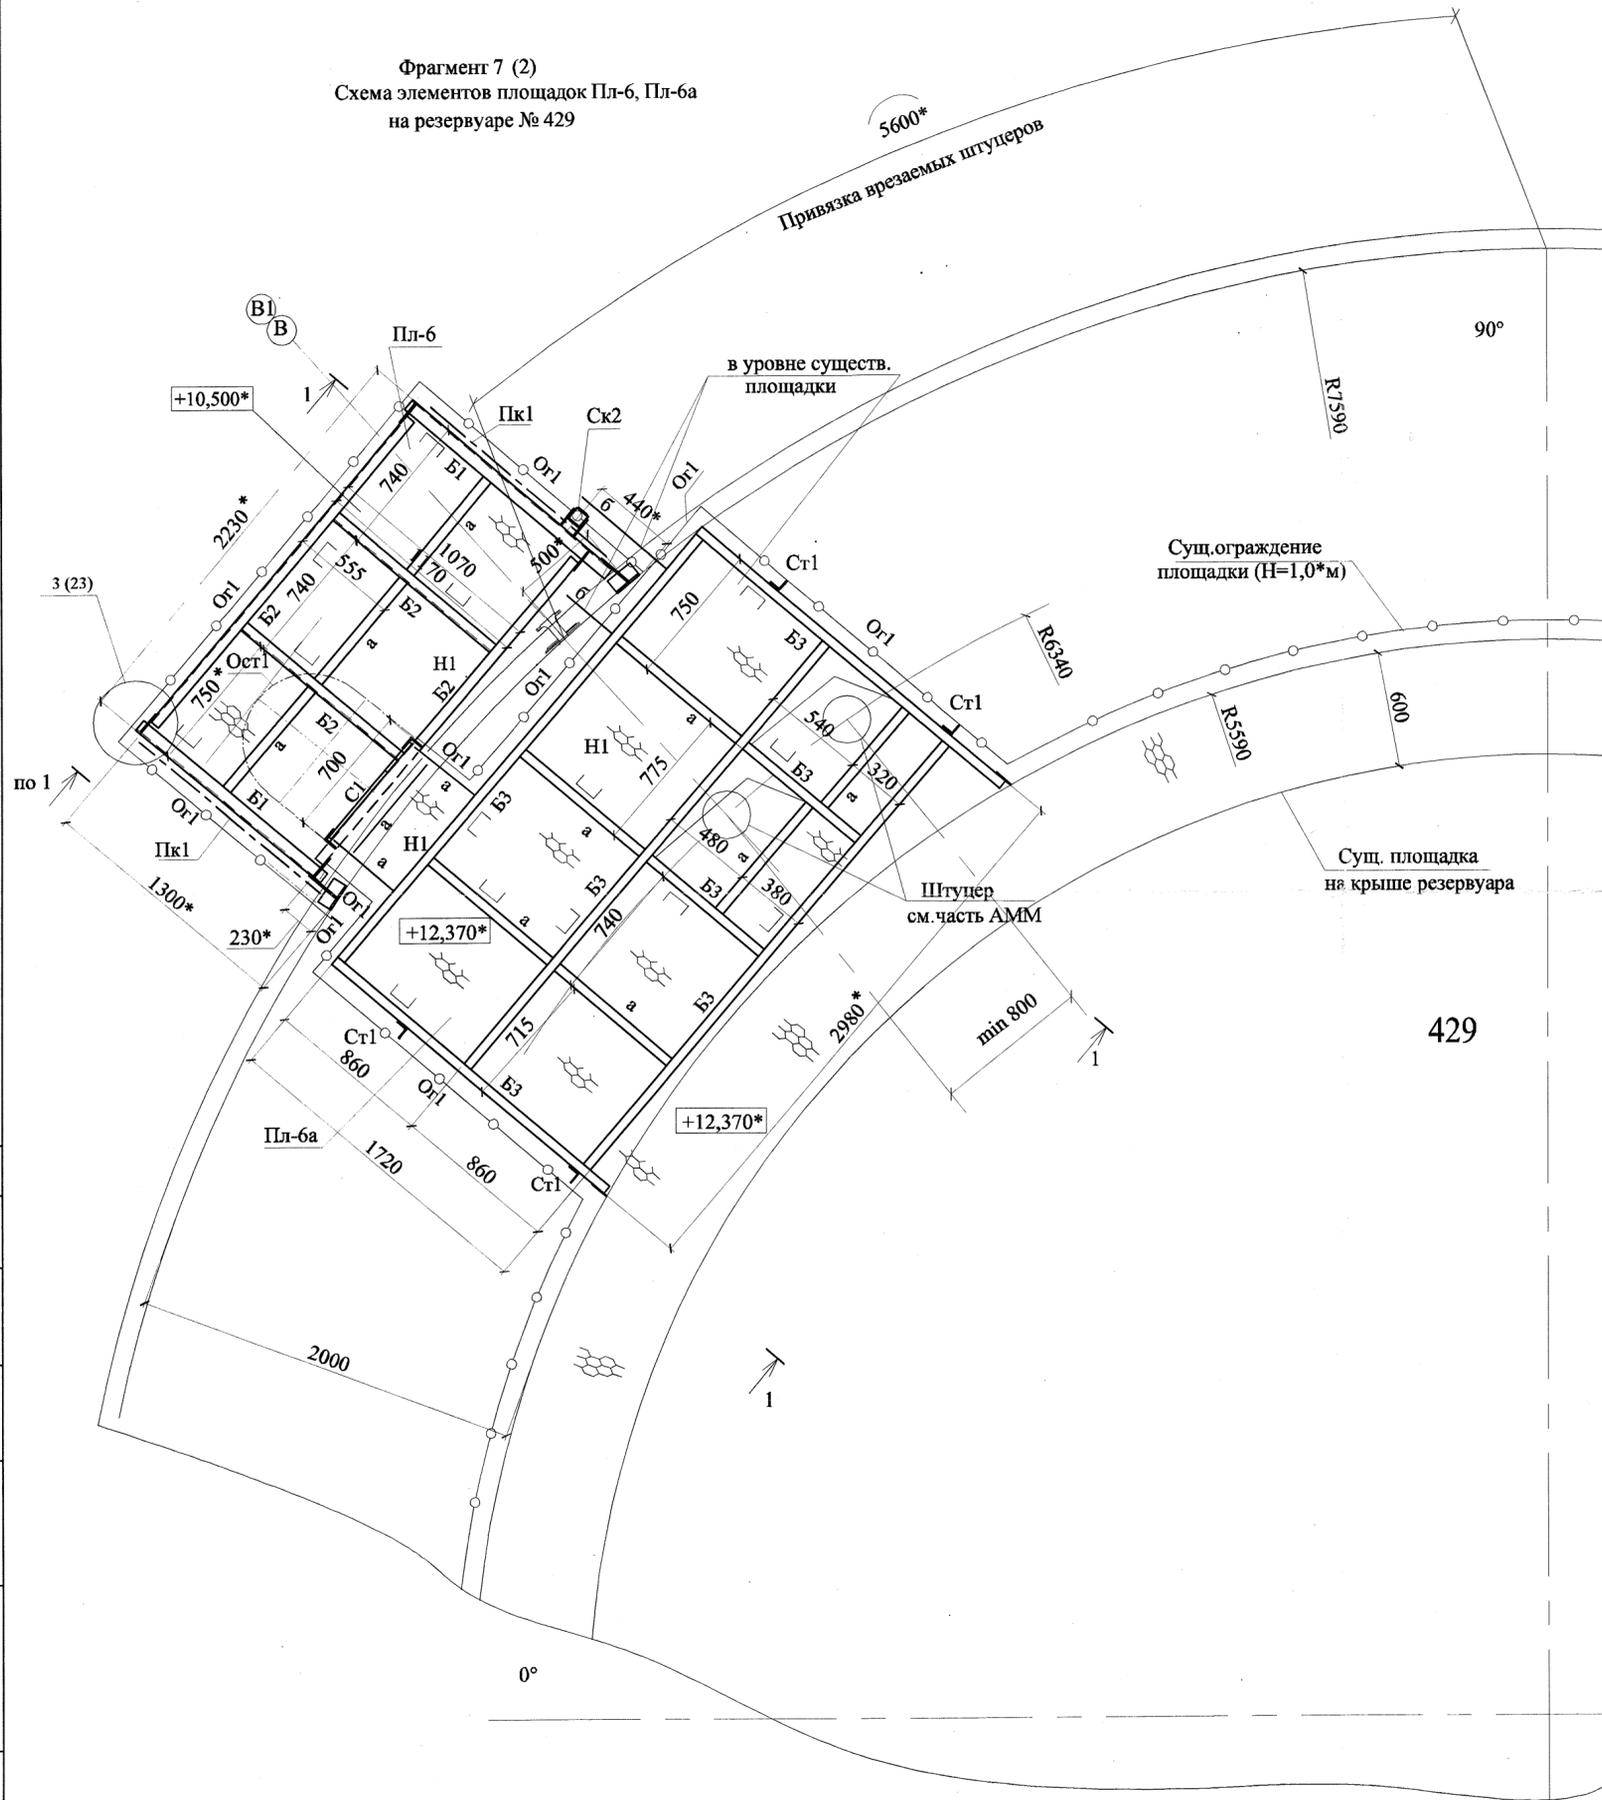

Примечание

1. Данный лист см. с листами 1...3, частью 18505-АТХ и частью 18505-АММ.
2. *Размеры уточнить при монтаже.
3. Основные примечания смотри часть ОД.
4. Для захода на площадки Пл-6 выполнить стремянку с крыши резервуара.
5. За условную отметку 0.000 принята отметка днища резервуара.
6. Ведомость элементов см. лист 3
7. Материал корпуса резервуара Ст3сп.
8. Часть существующего ограждения площадки, в зоне монтажа, демонтировать.
 Вес демонтажа - 40 кг.

18505-КМ1					
ОАО "Славнефть-ЯНОС"					
Производство масел и парафинов КМ-2.					
Товарный участок по приему, смешению и отгрузке товарных масел					
Изм.	Колуч	Лист	№ док	Подпись	Дата
1	Нов.	289-18		<i>[Signature]</i>	06.18г.
Разраб.	Зубова			<i>[Signature]</i>	06.18
Пров.	Ижиков			<i>[Signature]</i>	06.18г.
Н.контр.	Галочкина			<i>[Signature]</i>	06.18
Нач.отдела	Тимофеев			<i>[Signature]</i>	06.18
Оснащение резервуаров системами измерения массы (р.427,428,429,430,431, 432,433,434,435,436,474,528,529,530,531, 532,533, В-18,В-26)					
Фрагмент 7.					
Схема элементов площадок Пл-6, Пл-6а на резервуаре № 429.					
Стадия	Лист	Листов			
Р	11				





Формат: А2

Этот документ является интеллектуальной собственностью ООО "ПРОМХИМПРОЕКТ" и не подлежит копированию и распространению без его согласия.

Согласовано:	
Изм.	
Колуч	
Лист	
№ док	
Подпись	
и дата	
Взам.	
инв. №	
Изм.	
№ подл.	

Фрагмент 6 (2)
 Схема элементов площадок Пл-5, Пл-5а
 на резервуаре № 428

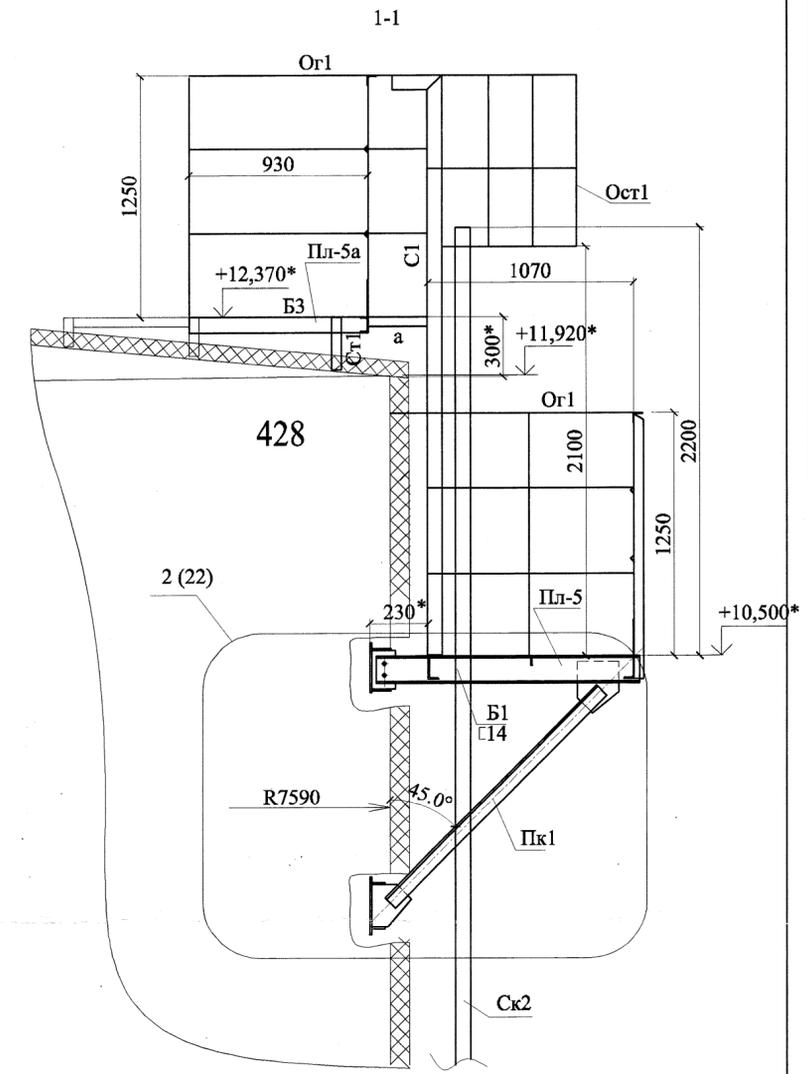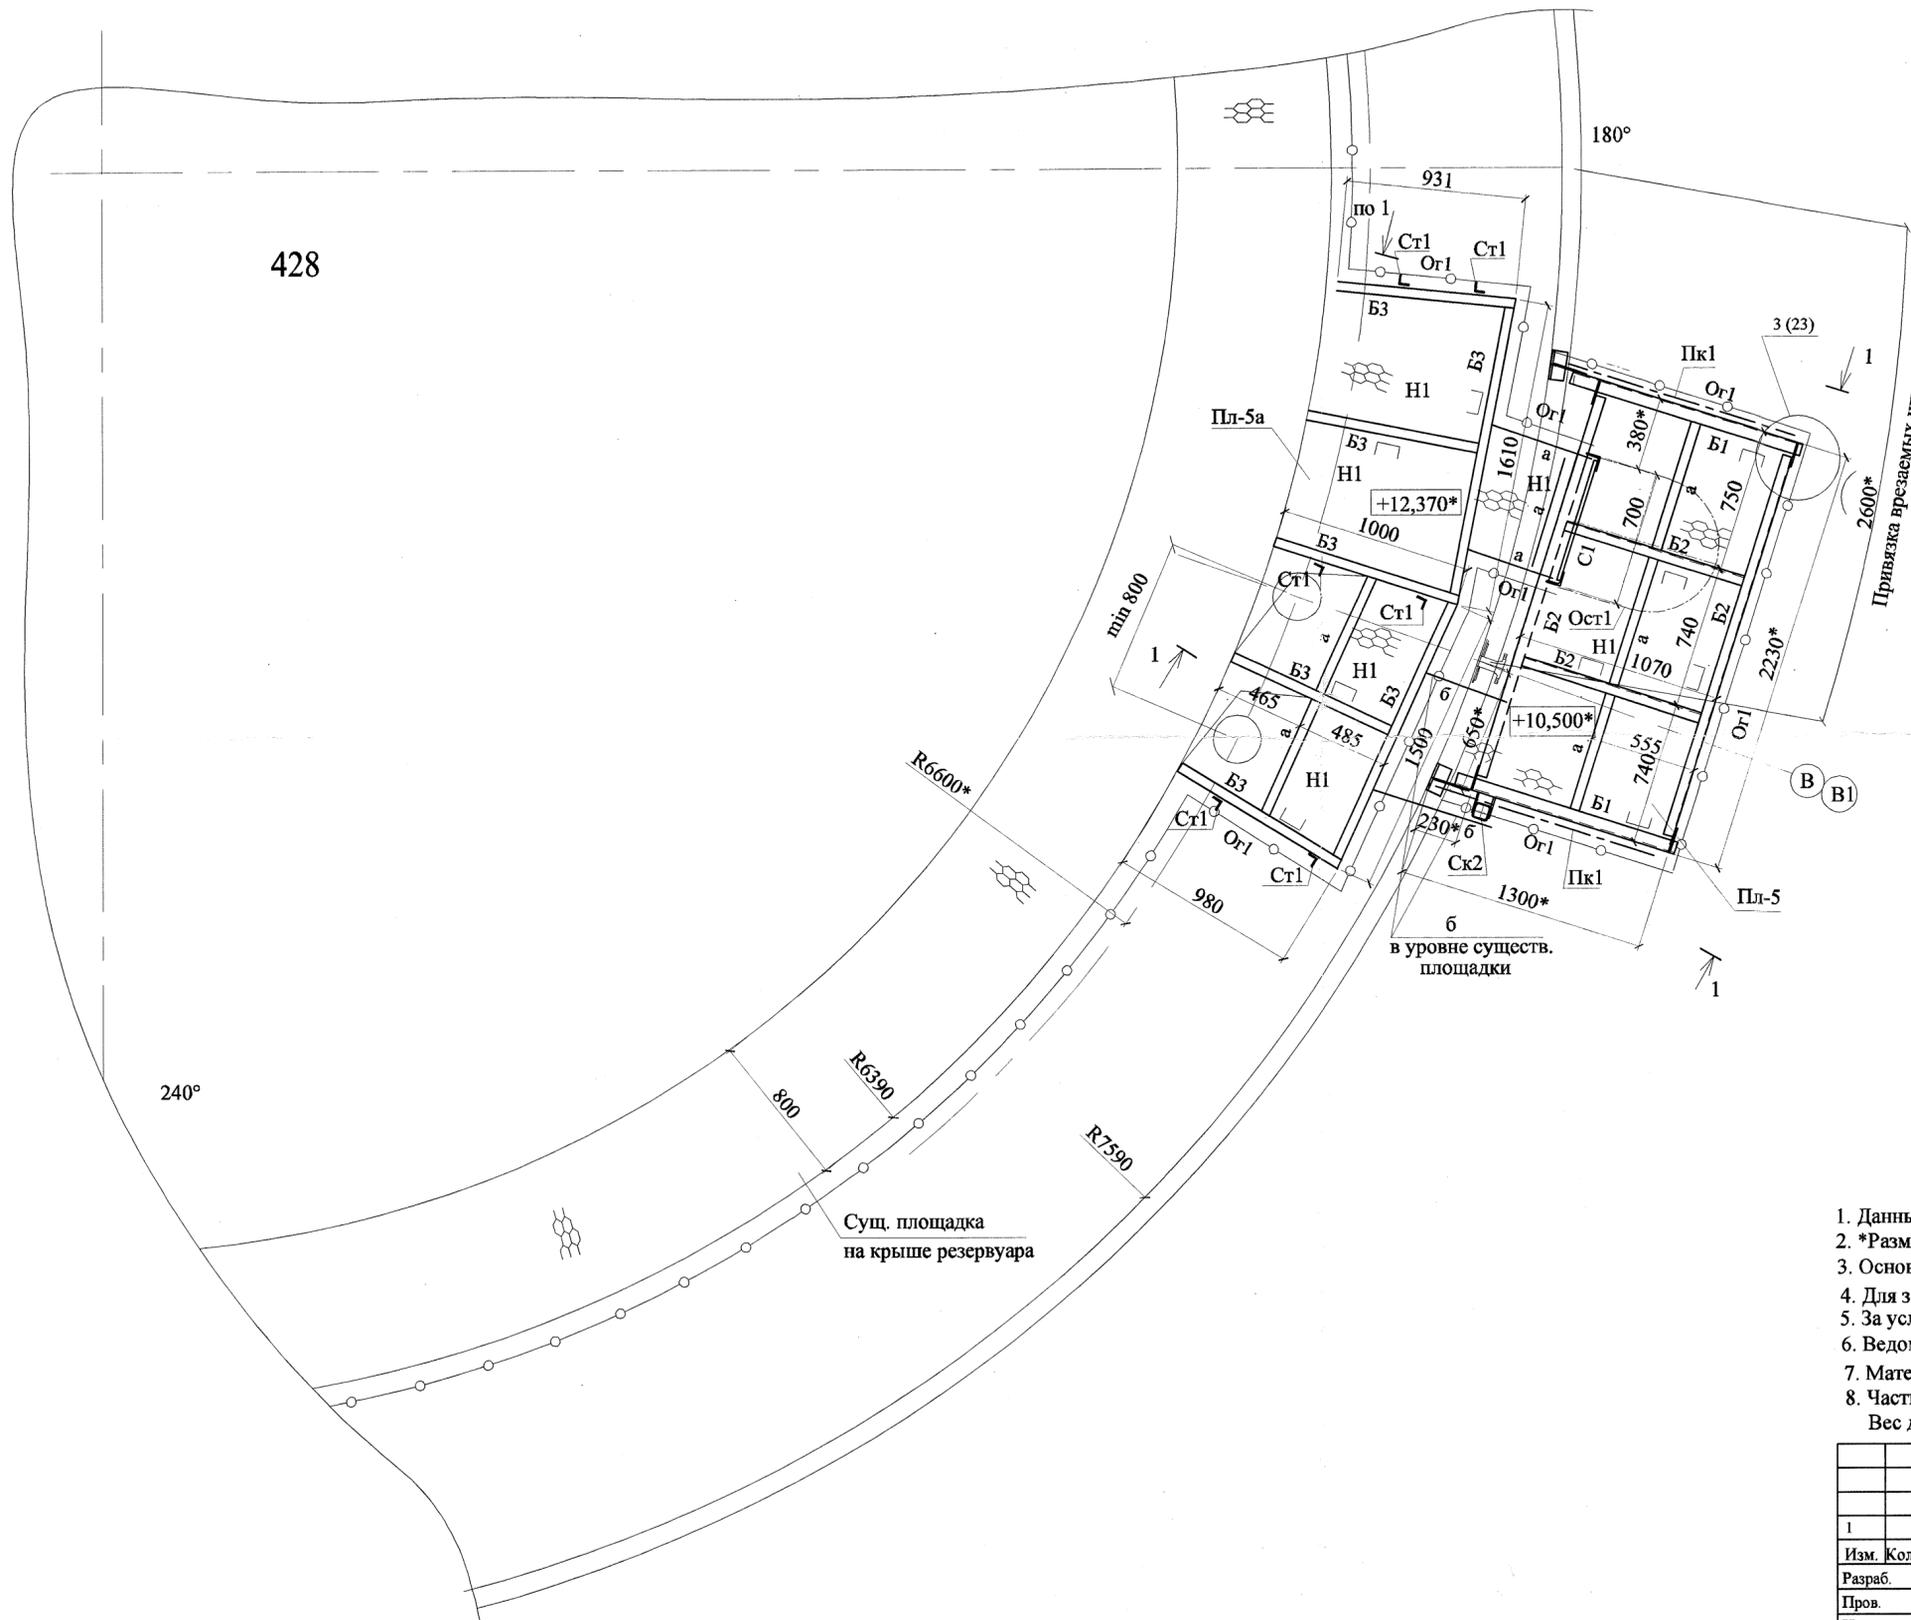

- Примечание**
1. Данный лист см. с листами 1...3, частью 18505-АТХ и частью 18505-АММ.
 2. *Размеры уточнить при монтаже.
 3. Основные примечания смотри часть ОД.
 4. Для захода на площадки Пл-5 выполнить стремянку с крыши резервуара.
 5. За условную отметку 0.000 принята отметка дна резервуара.
 6. Ведомость элементов см. лист 3
 7. Материал корпуса резервуара СтЗсп.
 8. Часть существующего ограждения площадки, в зоне монтажа, демонтировать.
 Вес демонтажа - 40 кг.



Этот документ является интеллектуальной собственностью ООО "ПРОМХИМПРОЕКТ" и не подлежит копированию и распространению без его согласия.

Согласовано:	
Изм. №	
Подпись и дата	
Взам. инв. №	
Изм. № подл.	

				18505-КМ1		
				ОАО "Славнефть-ЯНОС"		
				Производство масел и парафинов КМ-2.		
				Товарный участок по приему, смешению и отгрузке товарных масел		
Изм.	Колуч	Лист	№ док	Подпись	Дата	Товарный участок по приему, смешению и отгрузке товарных масел
Разраб.	Зубова	1	1	06.18		Оснащение резервуаров системами измерения массы (р.427,428,429,430,431, 432,433,434,435,436,474,528,529,530,531, 532,533, Е-18,Е-26)
Пров.	Ижигов			06.18		
Н.контр.	Галочкина			06.18		
Нач.отдела	Тимофеев			06.18		
				Фрагмент 6.		
				Схема элементов площадок Пл-5, Пл-5а на резервуаре № 428.		
						
				Формат: А2		

Фрагменты 4, 5 (2)
 Схема элементов площадок ПЛ-4, ПЛ-4а
 на резервуарах № 433 и № 434

1-1

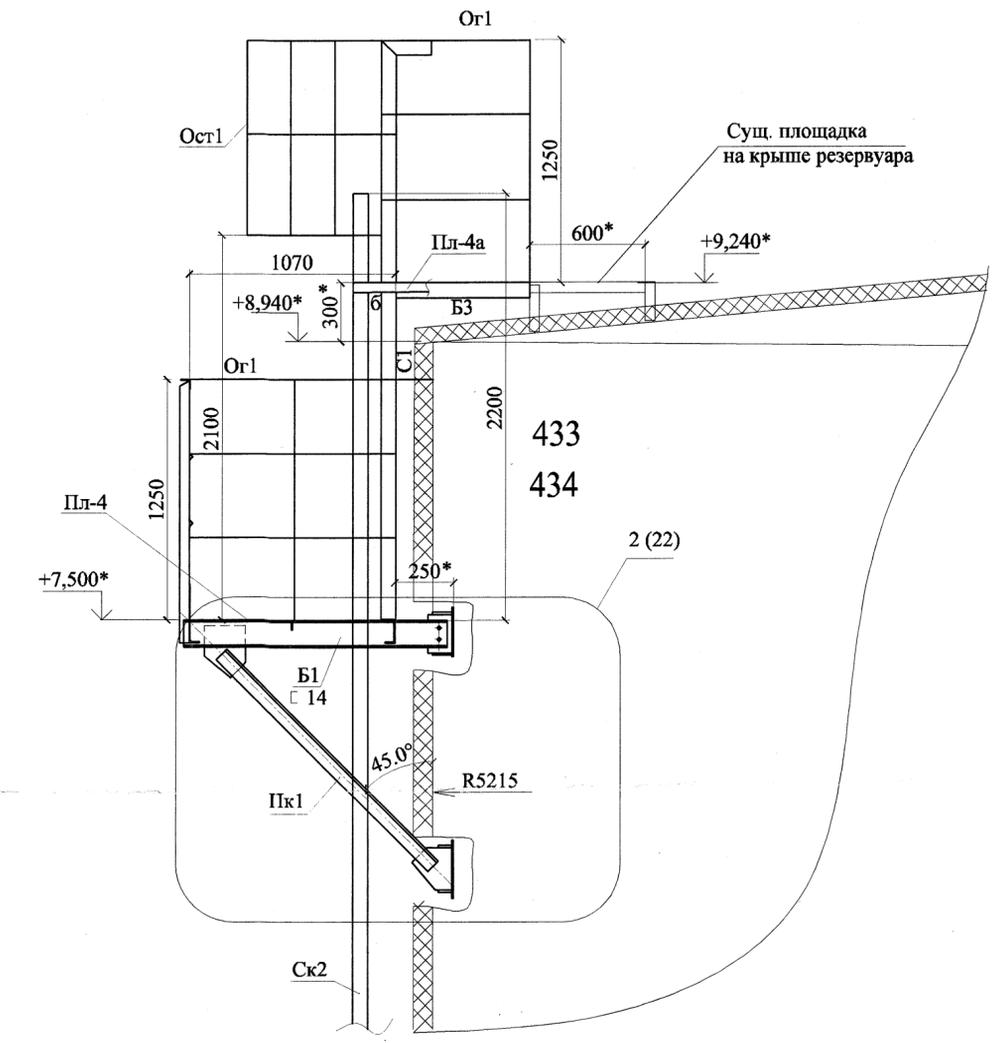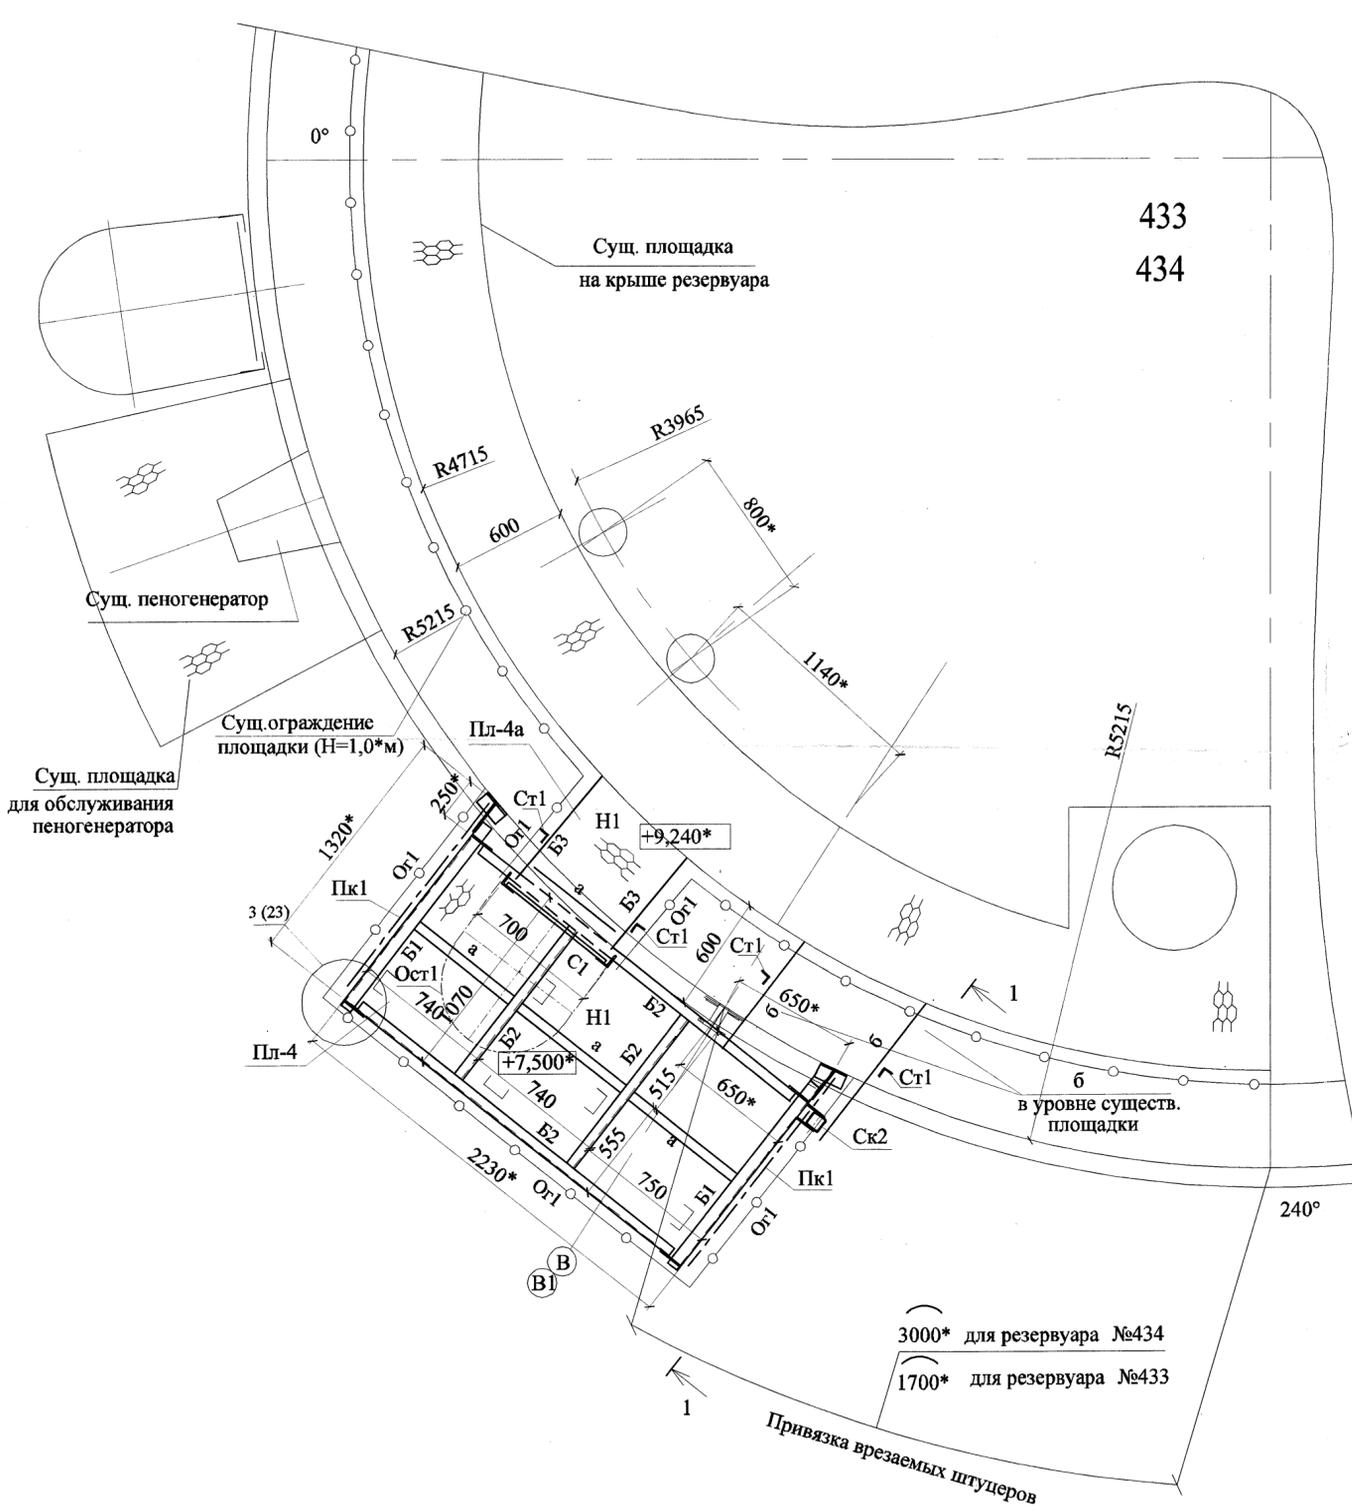

- Примечание
1. Данный лист см. с листами 1...3, частью 18505-АТХ и частью 18505-АММ.
 2. *Размеры уточнить при монтаже.
 3. Основные примечания смотри часть ОД.
 4. Для захода на площадки ПЛ-4 выполнить стремянку с крыши резервуара.
 5. За условную отметку 0.000 принята отметка днища резервуара.
 6. Ведомость элементов см. лист 3
 7. Материал корпуса резервуара СтЗсп.
 8. Часть существующего ограждения площадки, в зоне монтажа, демонтировать.
 Вес демонтажа - 10 кг.

18505-КМ1					
ОАО "Славнефть-ЯНОС"					
Производство масел и парафинов КМ-2.					
Товарный участок по приему, смешению и отгрузке товарных масел					
Изм.	Колуч	Лист	№ док	Подпись	Дата
Разраб.	Зубова				06.18
Пров.	Ижиков				06.18
Н.контр.	Галочкина				06.18
Нач.отдела	Тимофеев				06.18
Оснащение резервуаров системами измерения массы (р.427,428,429,430,431, 432,433,434,435,436,474,528,529,530,531, 532,533, Е-18,Е-26)					
Фрагменты 4, 5, Схема элементов площадок ПЛ-4, ПЛ-4а на резервуарах № 432, №434					
Стадия	Лист	Листов			
р	9				





Формат: А2

Этот документ является интеллектуальной собственностью ООО "ПРОМХИМПРОЕКТ" и не подлежит копированию и распространению без его согласия.

Изм.	№ подл.	Подпись и дата	Взам. инв. №

Согласовано:

Фрагмент 3 (2)
 Схема элементов площадок Пл-3, Пл-3а
 на резервуаре № 432

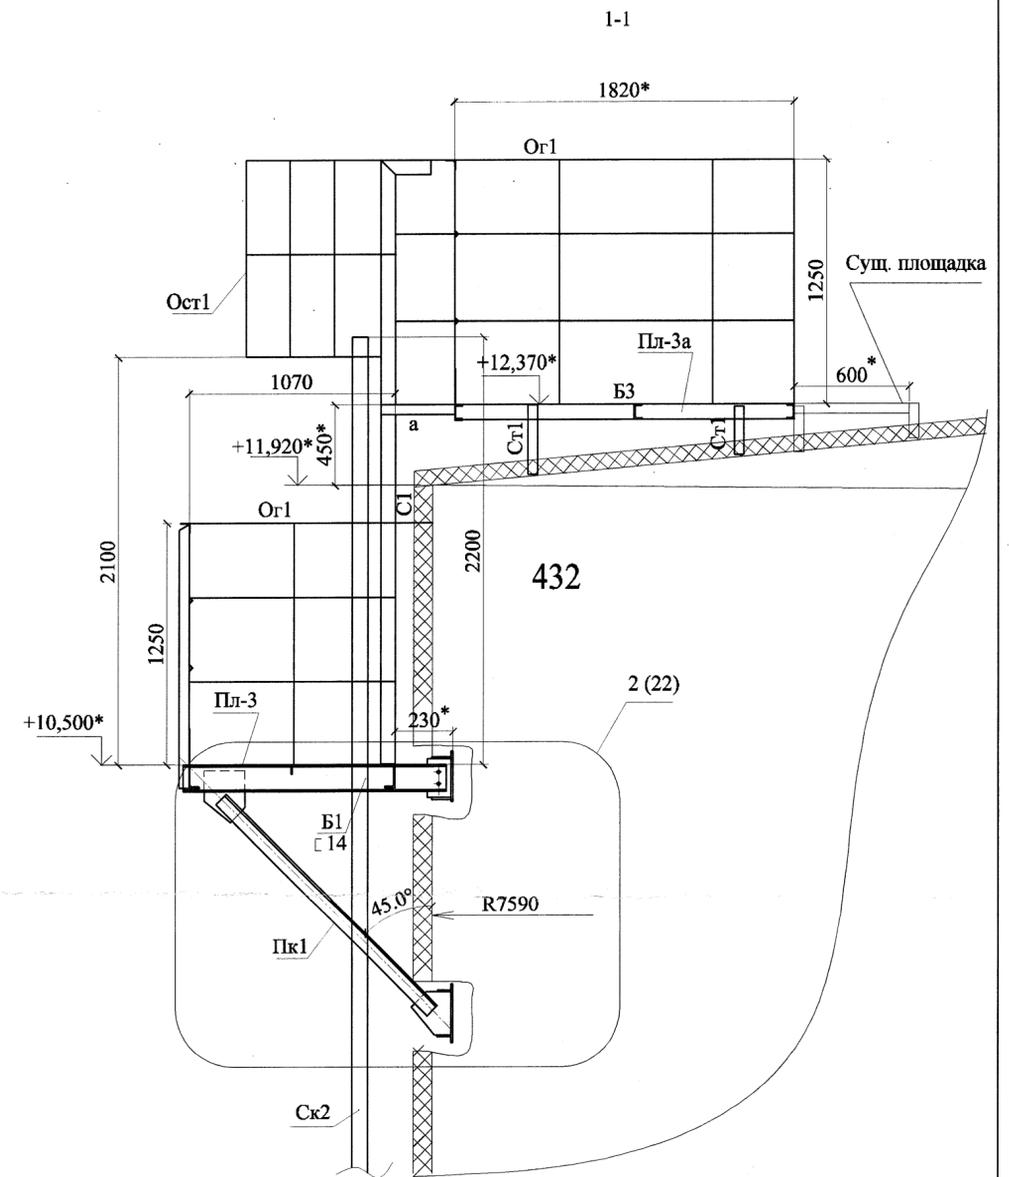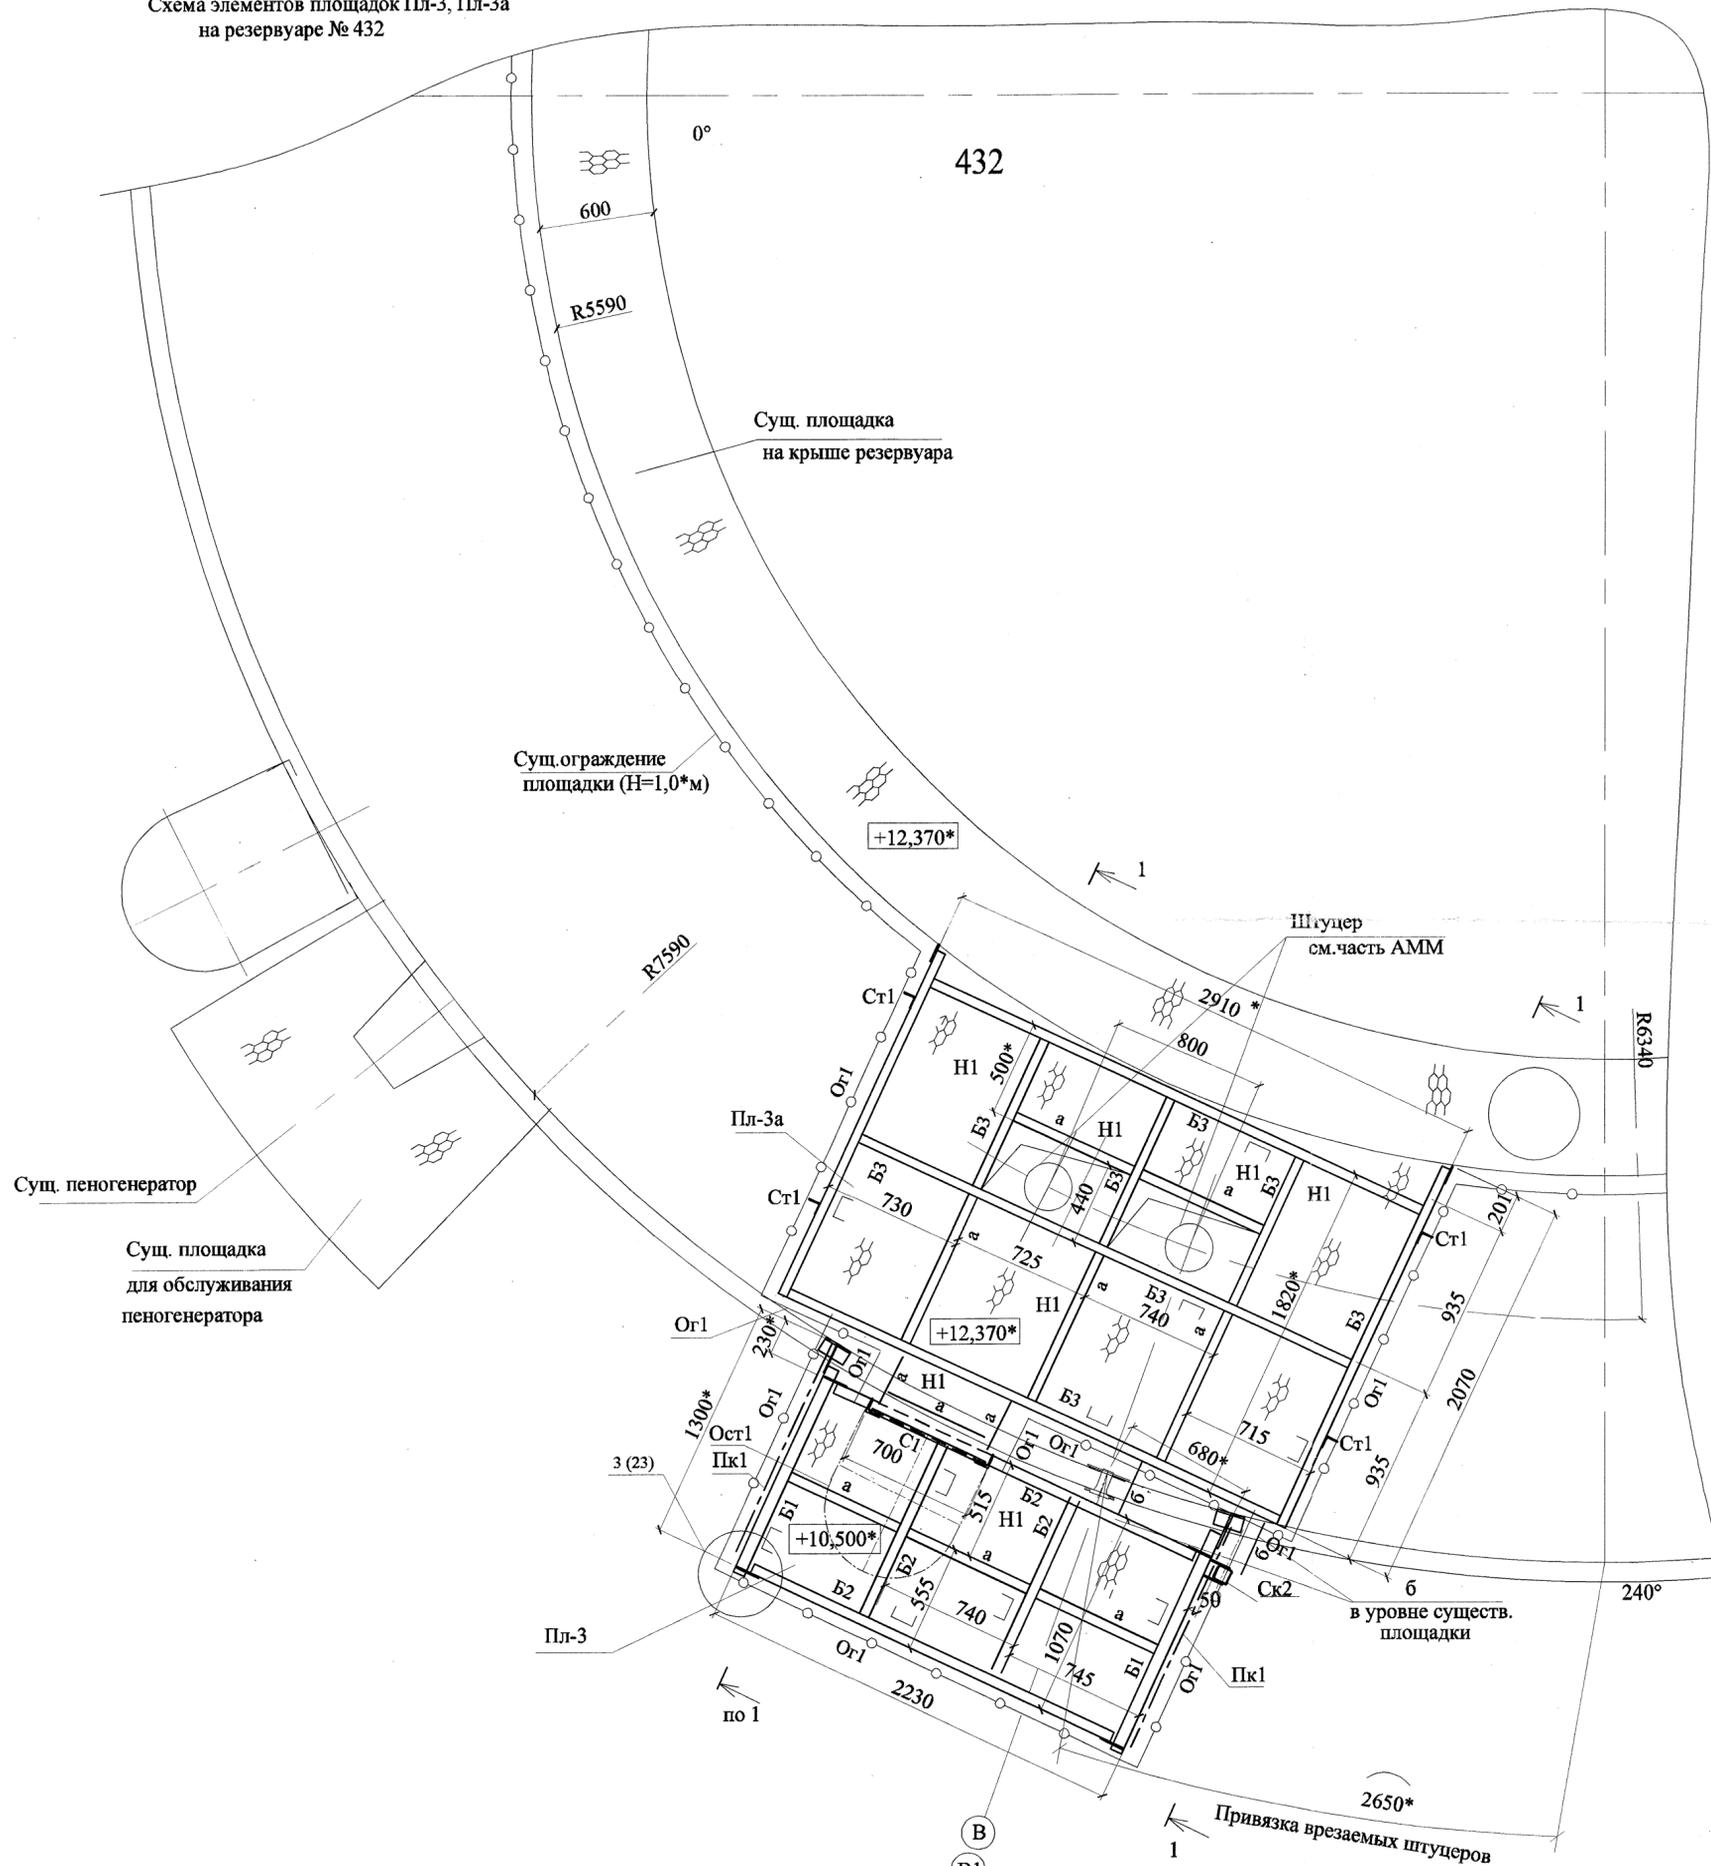


Примечание

1. Данный лист см. с листами 1...3, частью 18505-АТХ и частью 18505-АММ.
2. *Размеры уточнить при монтаже.
3. Основные примечания смотри часть ОД.
4. Для захода на площадки Пл-3 выполнить стремянку с крыши резервуара.
5. За условную отметку 0.000 принята отметка днища резервуара.
6. Ведомость элементов см. лист 3
7. Материал корпуса резервуара СтЗсп.
8. Часть существующего ограждения площадки, в зоне монтажа, демонтировать.
 Вес демонтажа - 40 кг.

18505-КМ1					
ОАО "Славнефть-ЯНОС"					
Производство масел и парафинов КМ-2.					
Товарный участок по приему, смешению и отгрузке товарных масел					
Изм.	Колуч	Лист	№ док	Подпись	Дата
1	Нов	289-18			06.18г
Разраб.	Зубова				06.18
Пров.	Ижиков				06.18
Н.контр.	Галочкина				06.18
Нач.отдела	Тимофеев				06.18
Оснащение резервуаров системами измерения массы (р.427,428,429,430,431, 432,433,434,435,436,474,528,529,530,531, 532,533, Е-18.Е-26)					
Стадия	Лист	Листов			
р	8				
Фрагмент 3. Схема элементов площадок Пл-3, Пл-3а на резервуаре № 432.					

Согласовано:	
Изм. № подл.	
Подпись и дата	
Взам. инв. №	

Фрагмент 2 (2)
 Схема элементов площадок Пл-2, Пл-2а
 на резервуаре № 431

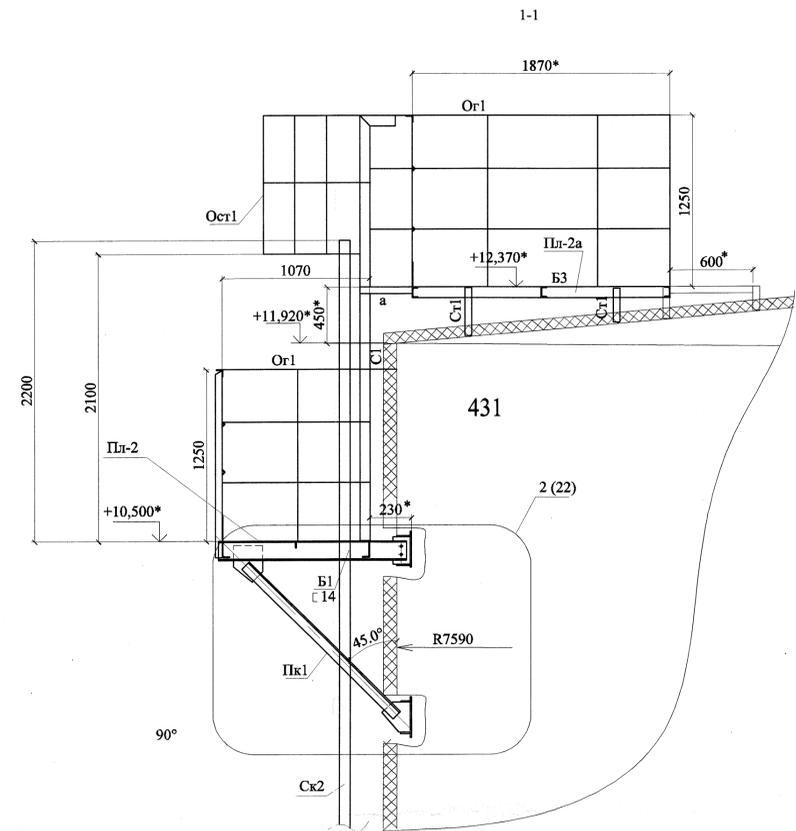

- Примечание
1. Данный лист см. с листами 1...3, частью 18505-АТХ и частью 18505-АММ.
 2. *Размеры уточнить при монтаже.
 3. Основные примечания смотри часть ОД.
 4. Для захода на площадки Пл-2 выполнить стрелюшку с крыши резервуара.
 5. За условную отметку 0.000 принята отметка днища резервуара.
 6. Ведомость элементов см. лист 3
 7. Материал корпуса резервуара Ст3сп.
 8. Часть существующего ограждения площадки, в зоне монтажа, демонтировать.
 Вес демонтажа - 10 кг.

Данный документ является интеллектуальной собственностью ООО "ПРОМДИПРОЕКТ" и не подлежит копированию и распространению без его согласия.


Согласовано:	
Подпись и дата:	Валерий М.

18505-КМ1					
ОАО "Славнефть-ЯНОС"					
Производство масел и парафинов КМ-2					
Товарный участок по приему, смешению и отгрузке товарных масел					
Изм.	Колуч	Лист	№ док	Подпись	Дата
Разраб.	Зубова				06.18г.
Пров.	Ижиков				06.18г.
Н.контр.	Галочкина				06.18г.
Нач.отдела	Тимофеев				06.18г.
Описание резервуаров системной емкости масел (п.427,428,429,430,431, 432,433,434,435,436,474,528,529,530,531, 532,533, Е-18,Е-26)					
Стация	Лист	Листов			
Р	7				
Фрагмент 2. Схема элементов площадок Пл-2, Пл-2а на резервуаре № 431.					

Этот документ является интеллектуальной собственностью ООО "ПРОМХИМПРОЕКТ" и не подлежит копированию и распространению без его согласия.

Согласовано:			
Изм. № подл.	Подпись и дата	Взам. инв. №	

Фрагмент 1 (2)
Схема элементов площадок Пл-1, Пл-1а
на резервуаре № 427

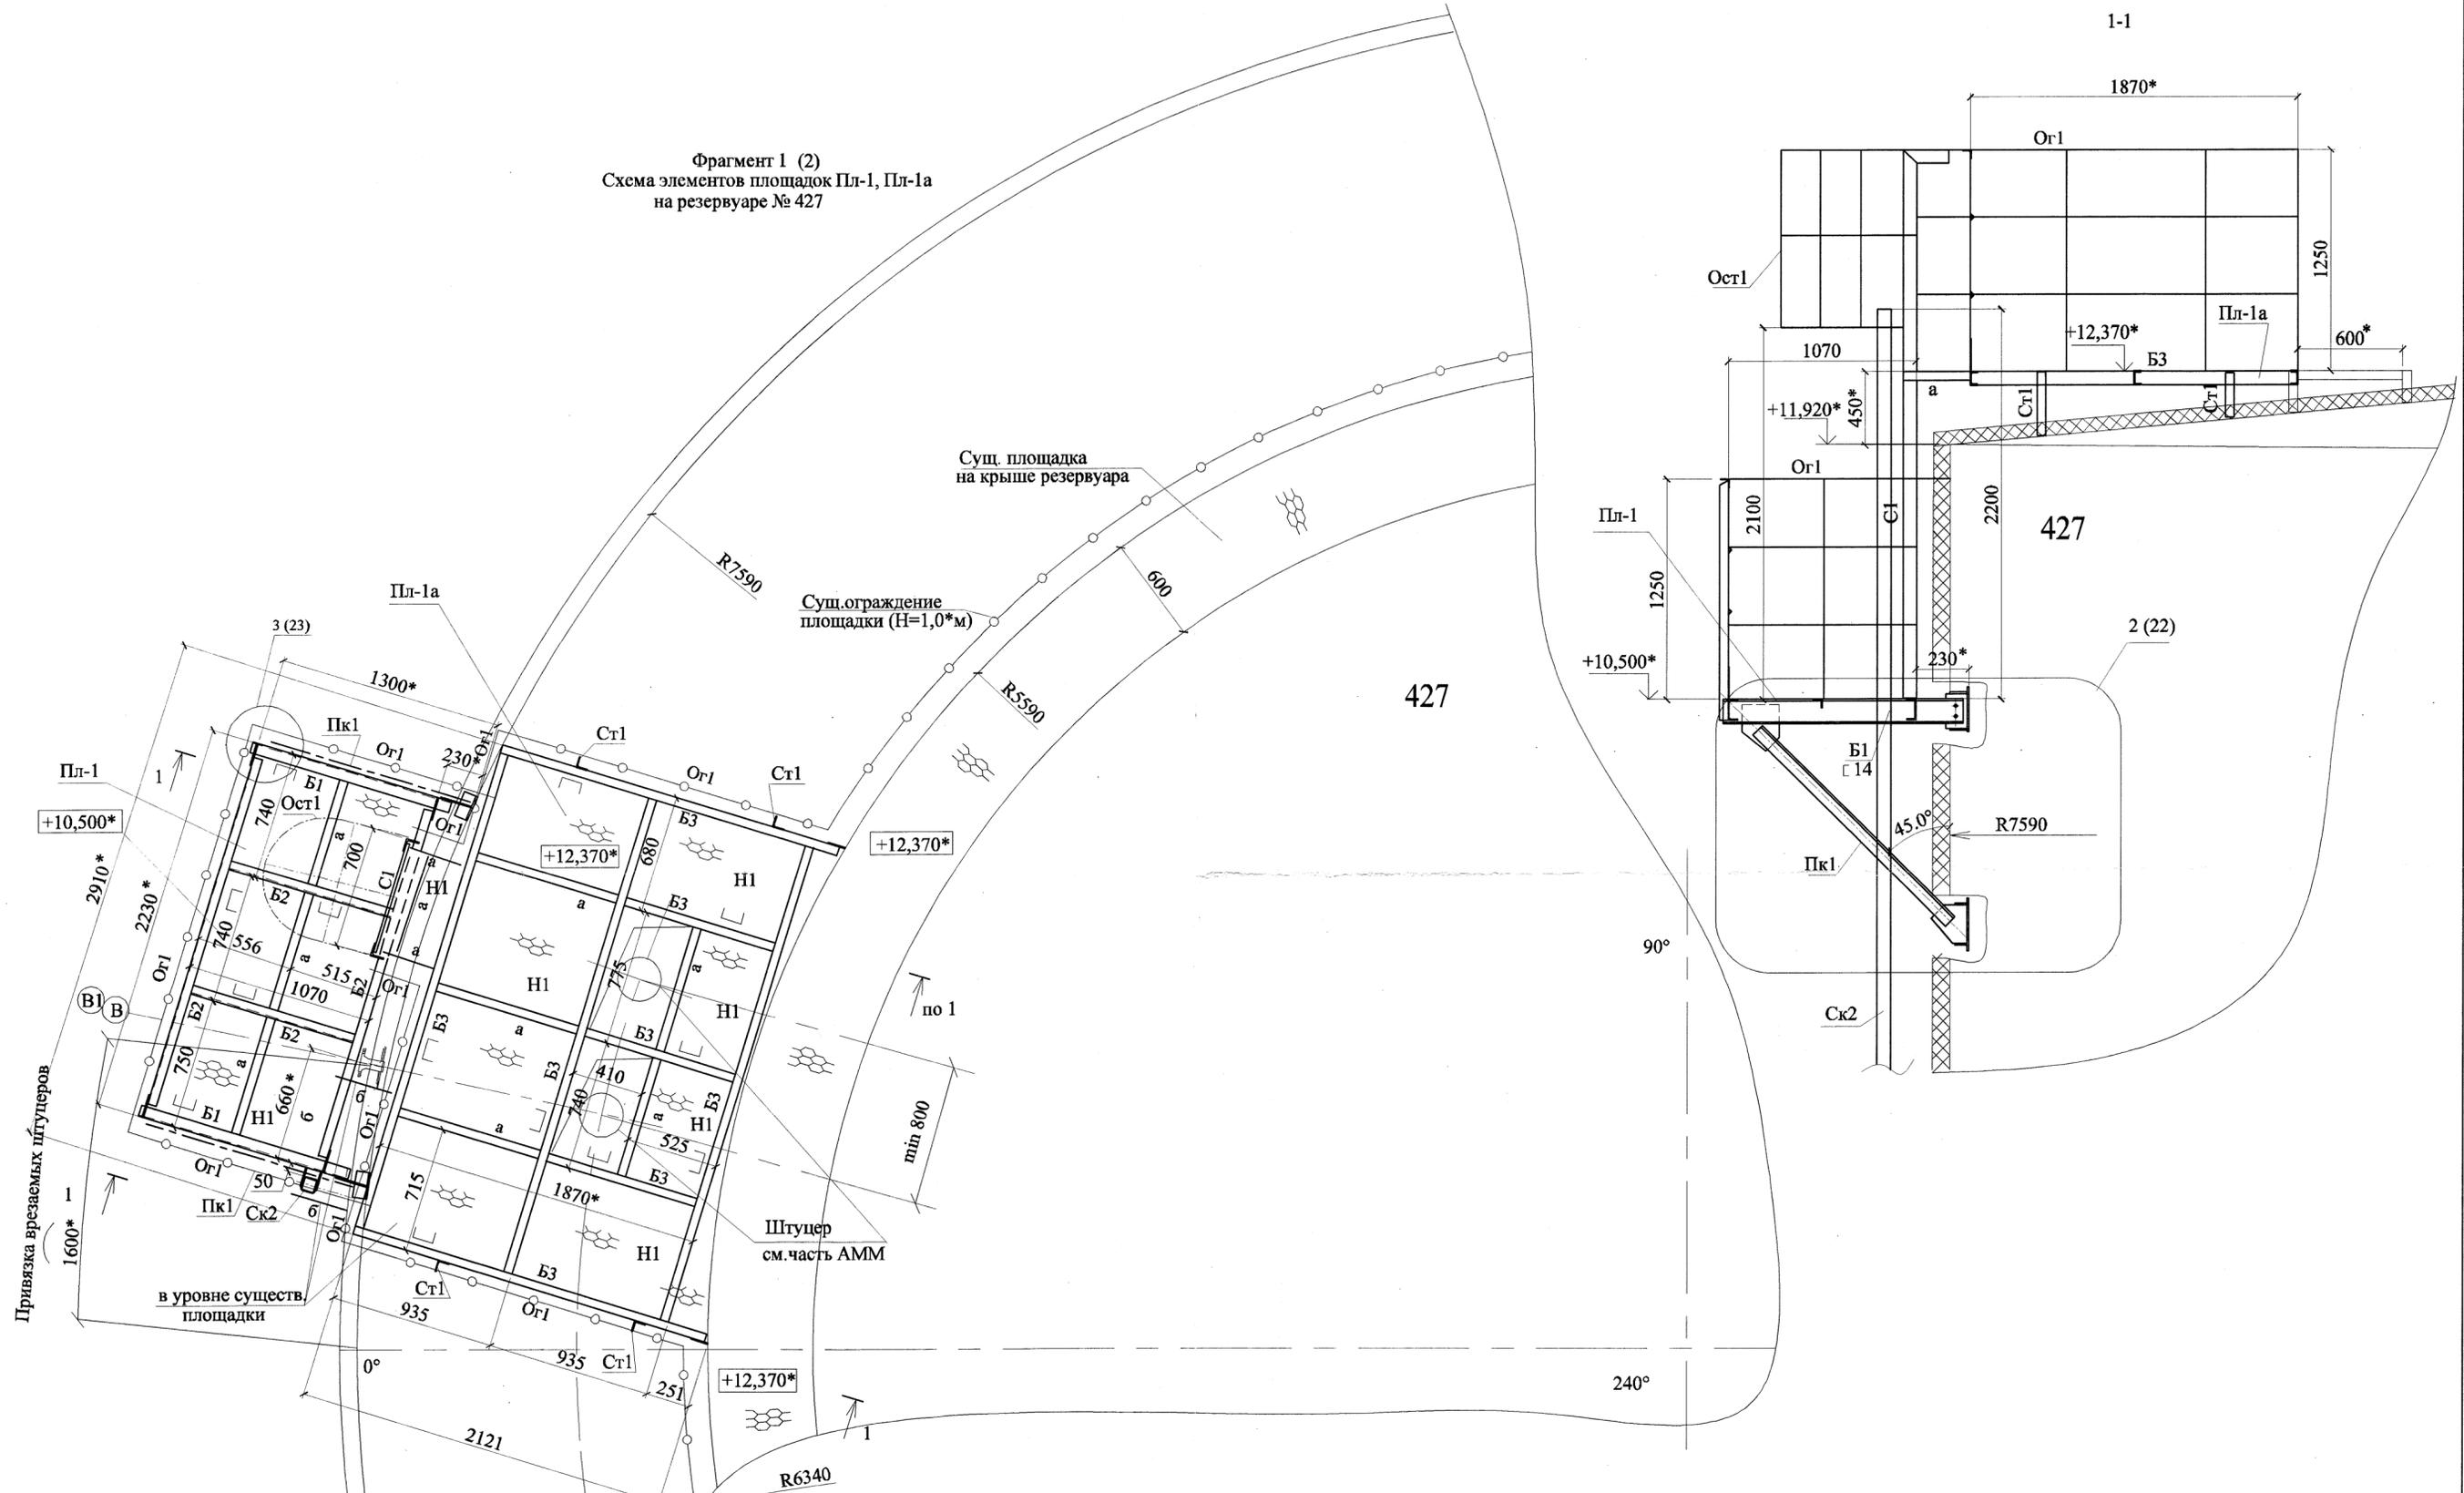

Примечание


1. Данный лист см. с листами 1...3, частью 18505-АТХ и частью 18505-АММ.
2. *Размеры уточнить при монтаже.
3. Основные примечания смотри часть ОД.
4. Для захода на площадки Пл-1 выполнить стремянку с крыши резервуара.
5. За условную отметку 0.000 принята отметка днища резервуара.
6. Ведомость элементов см. лист 3
7. Материал корпуса резервуара СтЗсп.
8. Часть существующего ограждения площадки, в зоне монтажа, демонтировать.
Вес демонтажа - 30 кг.

						18505-КМ1			
						ОАО "Славнефть-ЯНОС"			
						Производство масел и парафинов КМ-2.			
						Товарный участок по приему, смешению и отгрузке товарных масел			
1	Нов	289-18	06.18г.			Оснащение резервуаров системами измерения массы (р.427,428,429,430,431,432,433,434,435,436,474,528,529,530,531,532,533, Е-18.Е-26)	Статия	Лист	Листов
Изм.	Кол.уч.	Лист	№ док	Подпись	Дата		р	6	
Разраб.	Зубова				06.18				
Пров.	Ижиков				06.18				
Н.контр.	Галочкина				06.18				
Нач.отдела	Тимофеев				06.18				
						Фрагмент 1.			
						Схема элементов площадок Пл-1, Пл-1а на резервуаре № 427.			



Формат: А2


Фрагмент В (1)
Схема элементов кабельной трассы и площадок обслуживания тип.48

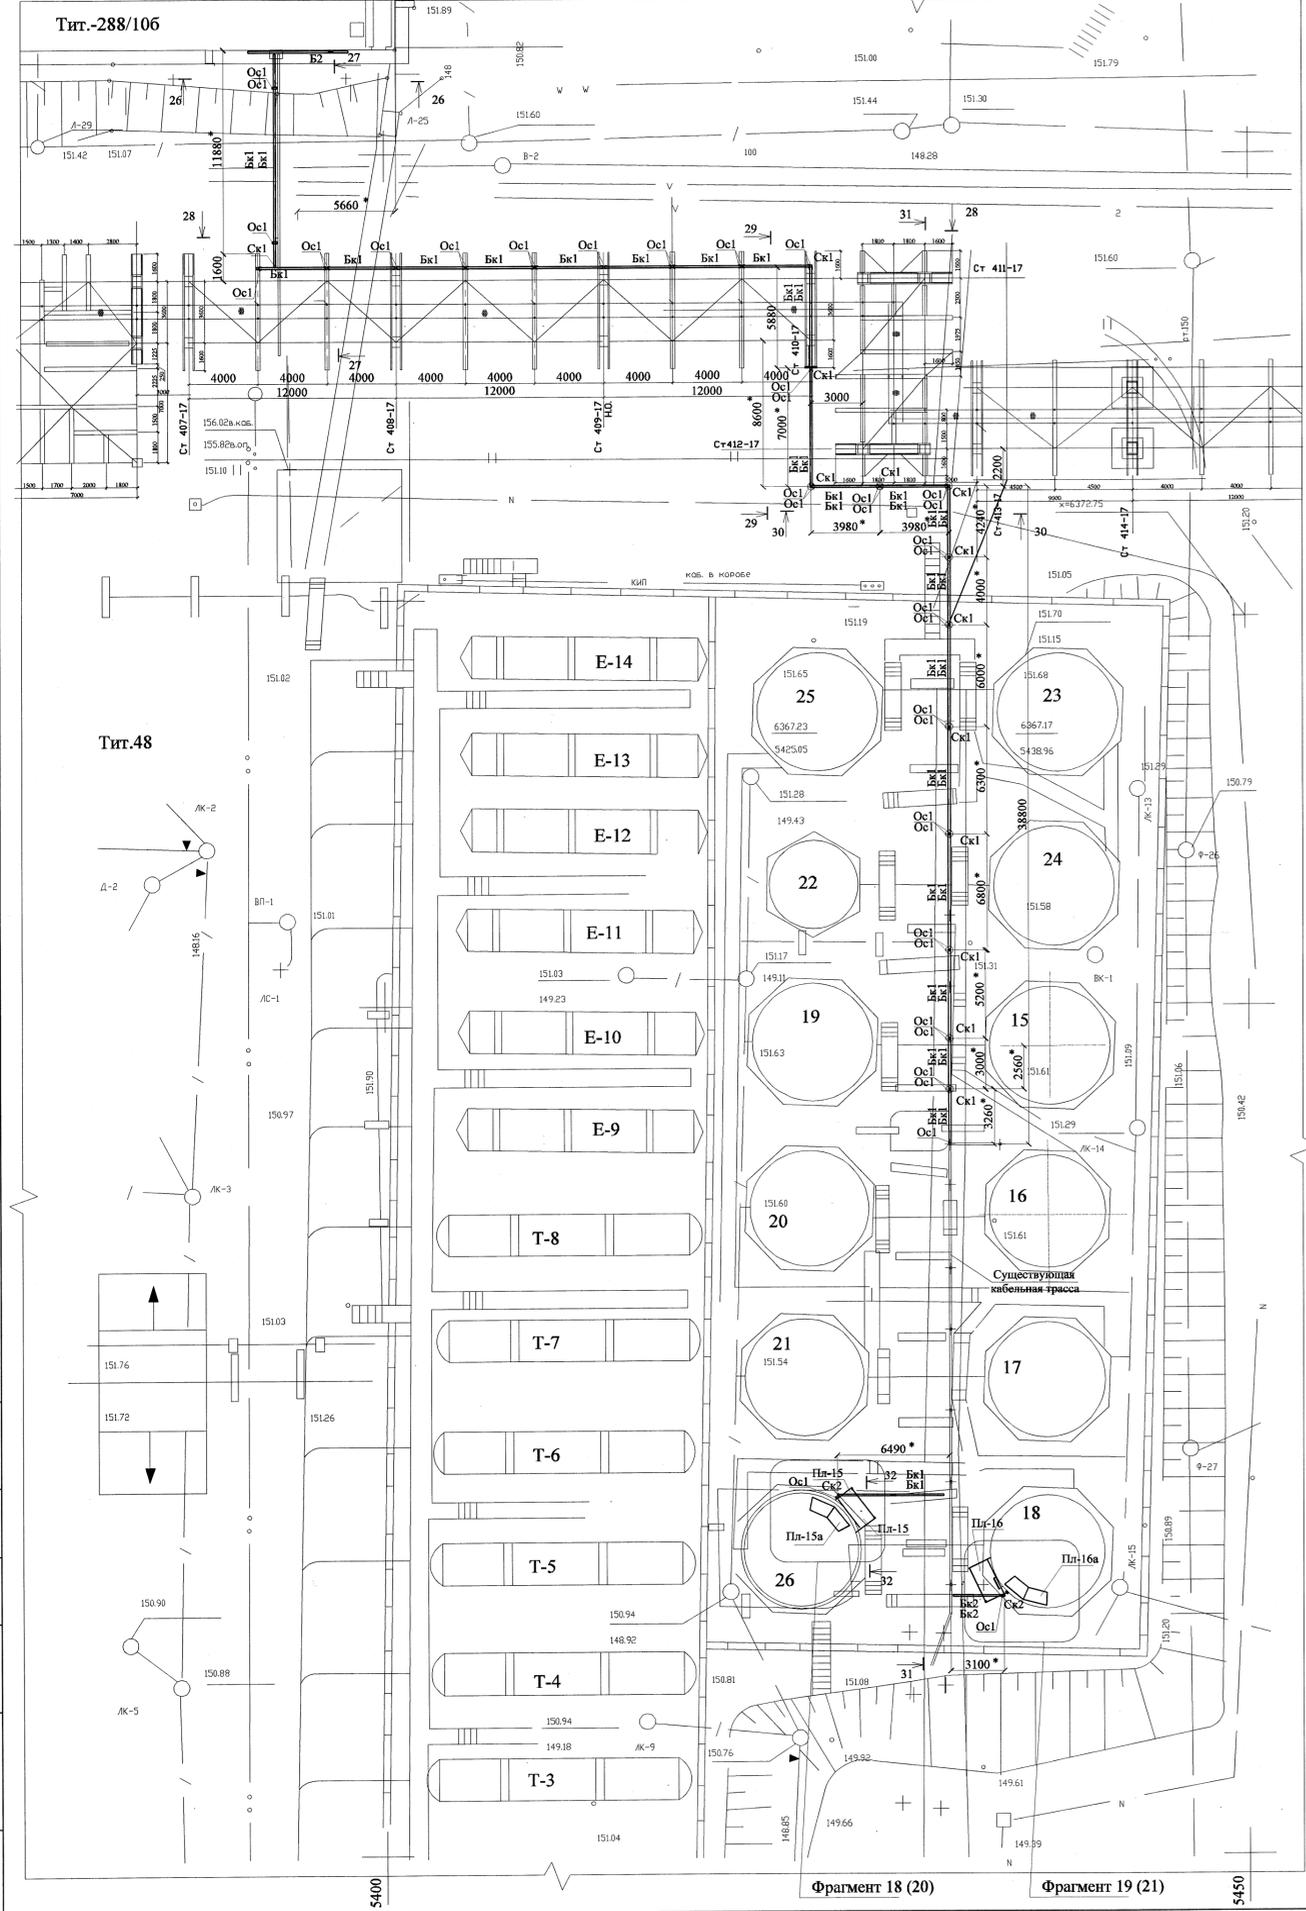

x=+6400

x=+6350

x=+6300

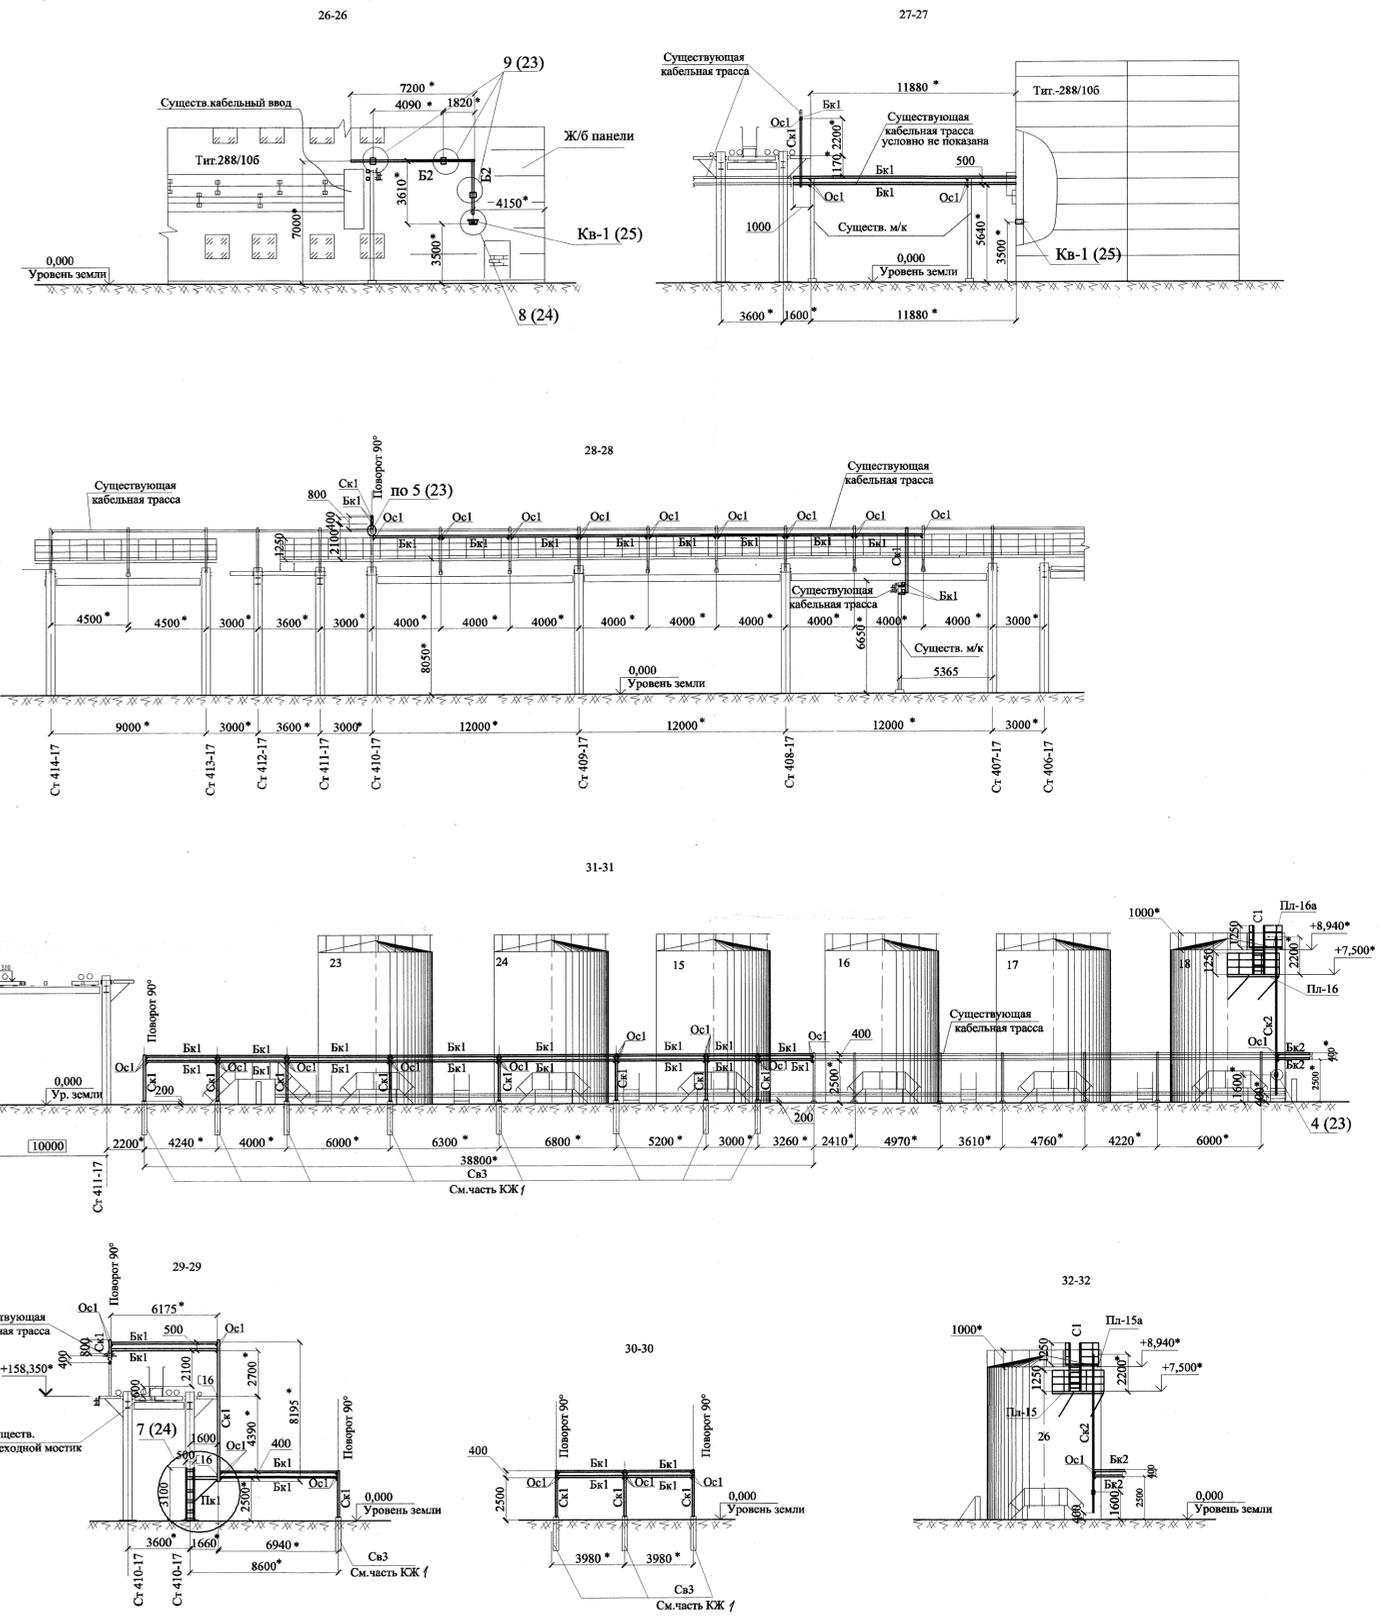

Примечание




1. Данный лист см. с листами 1, 20, 21, частью 18505-АТХ и частью 18505-АММ.
2. *Размеры уточнить при монтаже.
3. Основные примечания смотри часть ОД.
4. Ведомость элементов см. лист 3
5. Расстояние от кабельной эстакады до технологических трубопроводов не менее 0,5 м.
6. К изготовлению балок не приступать до уточнения реальных пролетов между кабельными стойками.
7. За отг. 0.000 принята отг. земли.
8. Нагрузка на кабельную эстакаду 90 кг/п.м.

				18505-КМ1		
1	Нов	289-18	06.18г.	ОАО "Славнефть-ЯНОС"		
Изм. Колуч Лист № док Подпись Дата				Производство масел и парафинов КМ-2		
Разраб. Зубова				Товарный участок по приему, смешению и отгрузке товарных масел		
Пров. Ижиков				Осуществление резервуаров системных измерений массы (р.427,428,429,430,431, 432,433,434,435,436,474,528,529,530,531, 532,533, В-18, В-26)		
Н.контр. Галочкина				Стация	Лист	Листов
Нач.отдела Тимофеев				р	5	

Составлено: И.М.Лод. Подпись и дата: В.М.И.И.М.Лод.

Данный документ является интеллектуальной собственностью ООО "ПРОМХИМПРОЕКТ" и не подлежит копированию и распространению без его согласия

Фрагмент Б (1)
 Схема элементов кабельной трассы и площадок обслуживания тит.56

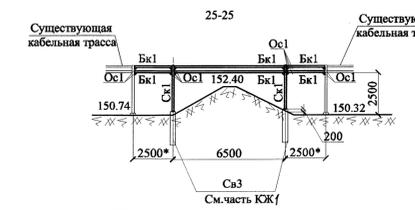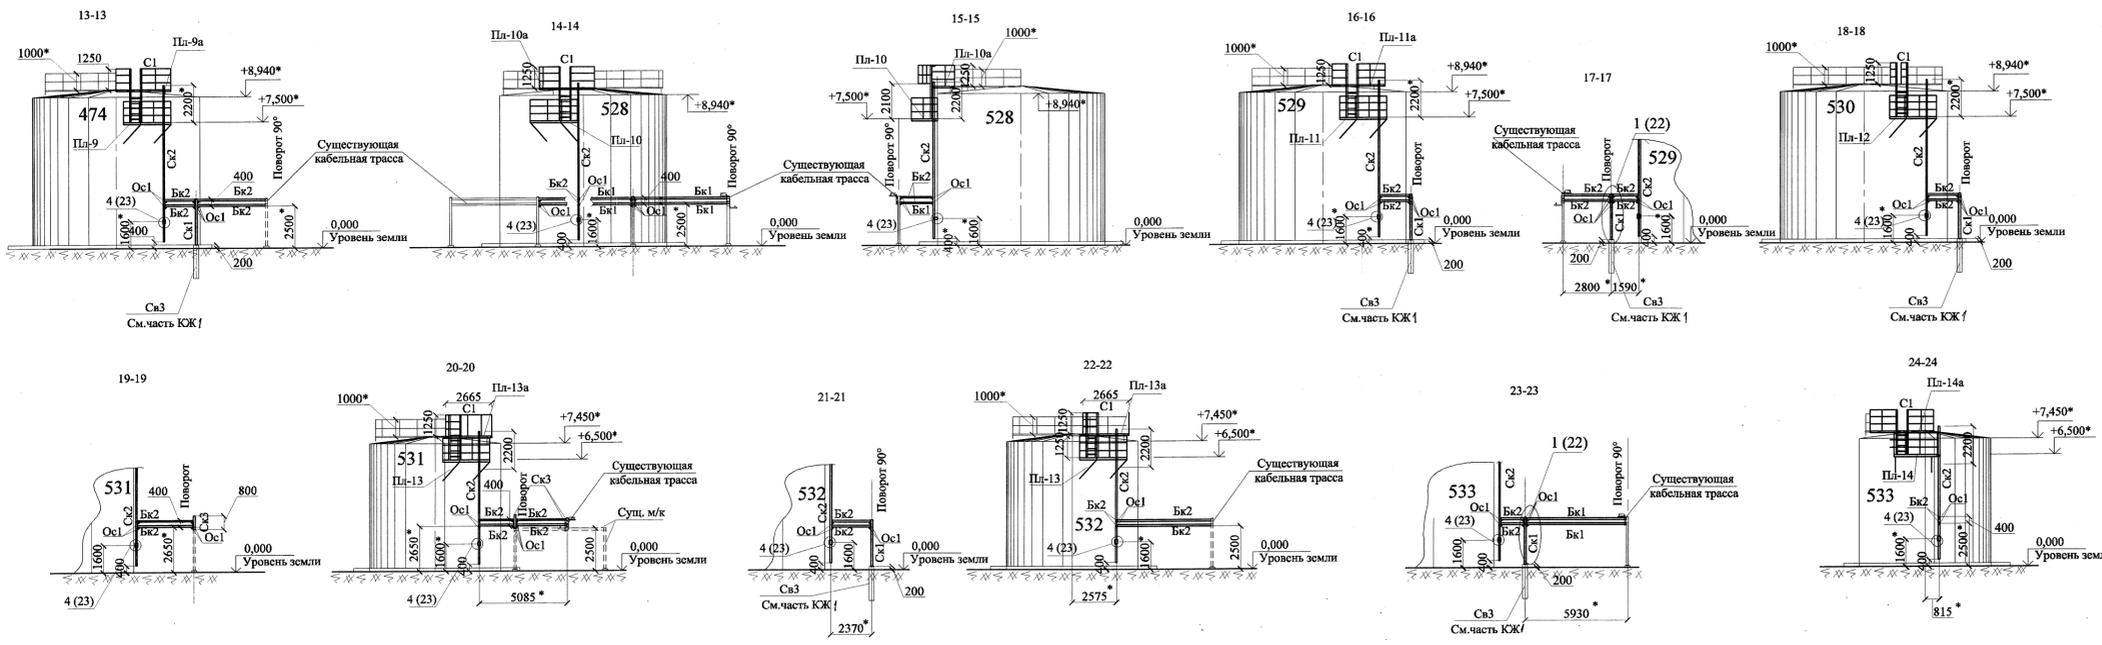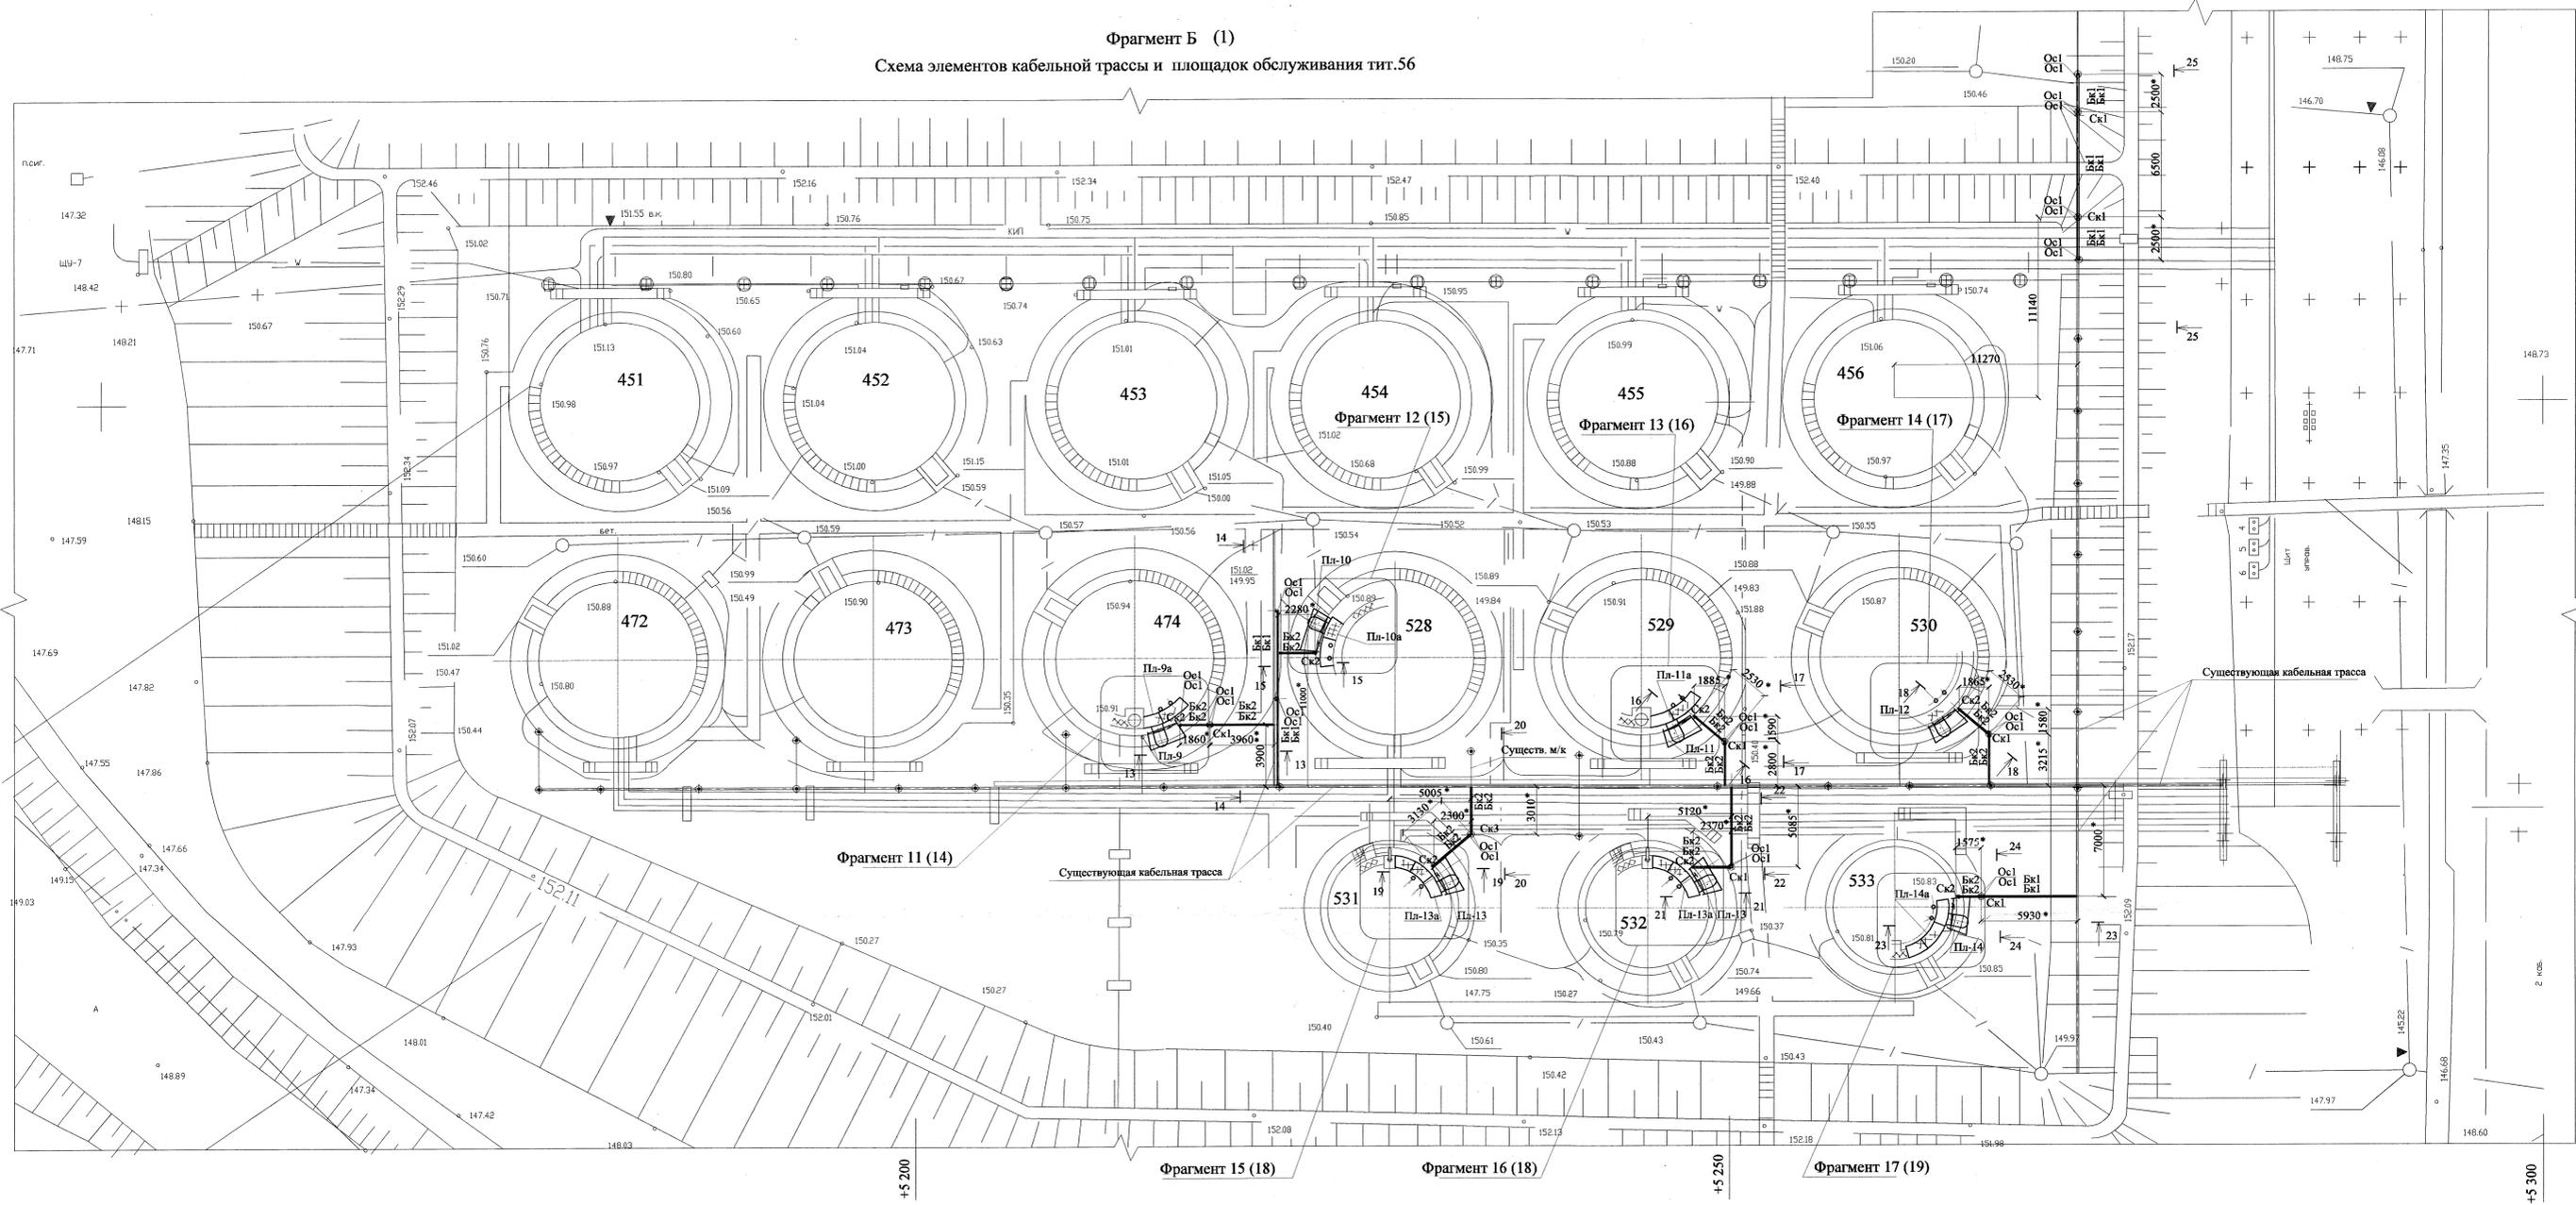

- Примечание
1. Данный лист см. с листами 1, 14... 19, частью 18505-АТХ и частью 18505-АММ.
 2. *Размеры уточнить при монтаже.
 3. Основные примечания смотри часть ОД.
 4. Ведомость элементов см. лист 3
 5. Расстояние от кабельной эстакады до технологических трубопроводов не менее 0,5м.
 6. К изготовлению балок не приступать до уточнения реальных пролетов между кабельными стойками.
 7. За отм. 0,000 принята отм. земли.
 8. Нагрузка на кабельную эстакаду 90 кг/п.м.






				18505-КМ1		
1	Нов.	289-18	06.18	ОАО "Славнефть-ЯНОС"		
				Производство масла и парафина КМ-2.		
				Товарный участок по приему, смешению и отгрузке товарных масел		
Разраб.	Зубова	06.18	06.18	Описание резервуаров системными		
Изм.	Колуч	Лист	№ док	Подпись	Дата	Статус
Пров.	Ижиков	06.18	06.18	432,433,434,435,436,474,528,529,530,531.		
Н контр.	Галочкина	06.18	06.18	532,533, Е-18, Е-26		
Нач. отдела	Тимофеев	06.18	06.18	532,533, Е-18, Е-26		
				Фрагмент Б.		
				Схема элементов кабельной трассы и площадок обслуживания тит.56.		
				Размеры 13-13...25-25.		

Составлено:
 Проверено:
 Инж. И.И. Поляков

Этот документ является интеллектуальной собственностью ООО "ПРОМХИМПРОЕКТ" и не подлежит копированию и распространению без его согласия.

Согласовано:

Изм. № подл.	Подпись и дата	Взам. инв. №

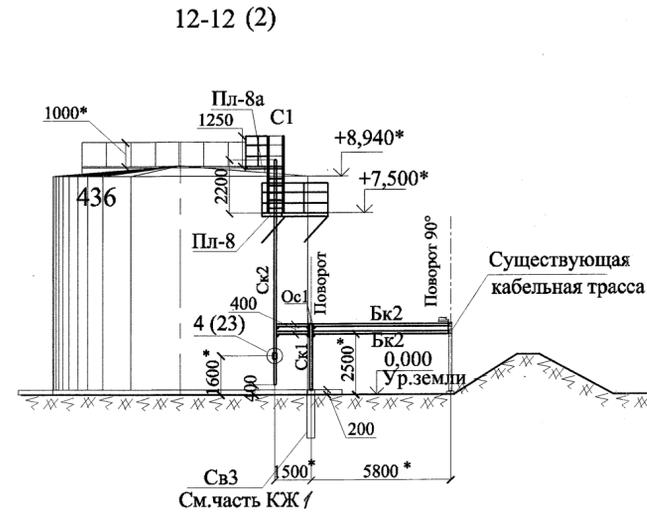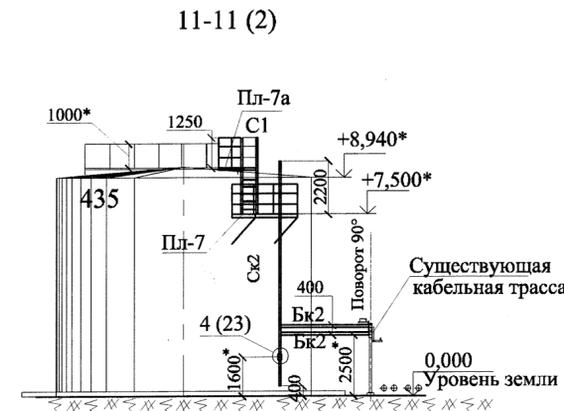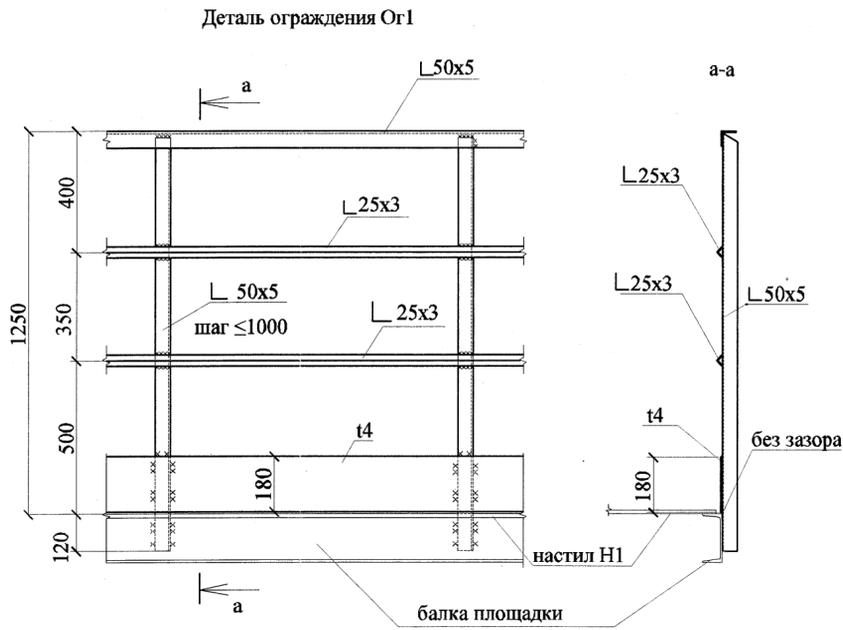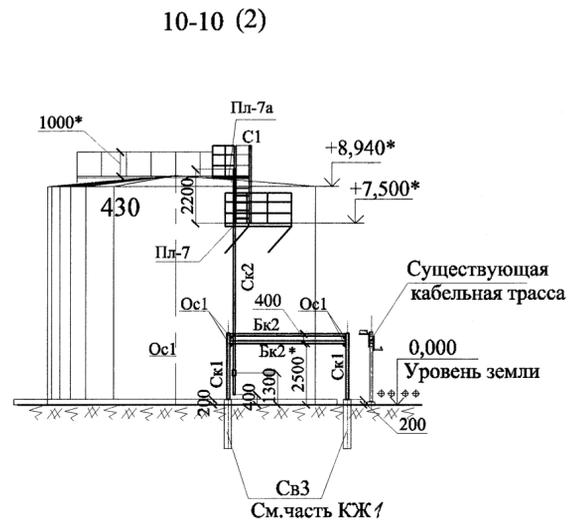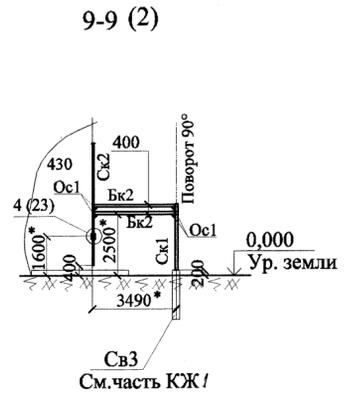


Резервуар	Высота Н	Диаметр D	Объем V
	мм		м³
Резервуарный парк тит3/3,4 и тит.56			
427	11920	15180	2000
428	11920	15180	2000
429	11920	15180	2000
430	8940	10430	700
431	11920	15180	2000
432	11920	15180	2000
433	11920	10430	1000
434	8940	10430	700
435	8940	10430	700
436	8940	10430	700
474	8940	10430	700
528	8940	10430	700
529	8940	10430	700
530	8940	10430	700
531	7450	7760	300
532	7450	7760	300
533	7450	7760	300
Резервуарный парк тит .48			
Е-18	7450	6630	700
Е-26	7450	6630	700

Марка	Сечение			Опорные усилия			Марка металла	Примечан.
	Эскиз	Поз.	Состав	М тс.м	Q тс	N тс		
Ск1			□120x4				конструктивно	С 255-4
Ск2			□80x4				конструктивно	С 255-4
Ск3			□100x4				конструктивно	С 255-4
Бк1			□100x4				конструктивно	С 255-4
Бк2			□80x4				конструктивно	С 255-4
Ос1		1 2	1 L 125x8 2 t6				конструктивно	С 255-4 С 255-4
Ст1			L 75x6				конструктивно	С 255-4
Б1			C 14				конструктивно	С 255-4
Б2			C 12				конструктивно	С 255-4
Б3			C 8				конструктивно	С 255-4
Пк1			L 75x6				конструктивно	С 255-4
а			L 50x5				конструктивно	С 235
б			L 50x5				конструктивно	С 235
Ог1		1 2 3 4	1 L 50x5 2 L 25x3 3 L 50x5 4 t4x180				конструктивно	С 235 С 235 С 235 С 235
С1		1 2 3	1 L 75x6 2 Ø18 3 t6				конструктивно	С 255-4 С 235 С 255-4
Н1			ПВ 510				конструктивно	С 235
Ост1		1 2	1 t4x40 2 t4x40				конструктивно	С 235 С 235
Об1		1 2	1 L 75x6 2 t8				конструктивно	С 255-4 С 255-4
Об2		1 2 3	1 75x6 2 75x6 3 t10				конструктивно	С 255-4 С 255-4 С 255-4
Кв-1	Сечение сложное (см. лист 25)						конструктивно	С 255-4

- Примечание
1. Данный лист см. с листами 1, 6...13, частью 18505-АТХ и частью 18505-АММ.
 2. *Размеры уточнить при монтаже.
 3. Основные примечания смотри часть ОД.
 4. Ведомость элементов см. лист 3
 5. Расстояние от кабельной эстакады до технологических трубопроводов не менее 0,5 м.
 6. К изготовлению балок не приступать до уточнения реальных пролетов между кабельными стойками.
 7. За отм.0.000 принята отм. земли.
 8. Трубопроводы показаны условно.
 9. Нагрузка на кабельную эстакаду 90 кг/п.м.

18505-КМ1					
ОАО "Славнефть-ЯНОС"					
Производство масел и парафинов КМ-2.					
Товарный участок по приему, смешению и отгрузке товарных масел					
Изм. Кол.уч	Лист	№ док	Подпись	Дата	Стадия
Разраб.	Зубова			06.18	р
Пров.	Ижиков			06.18	3
Н.контр.	Галочкина			06.18	
Нач.отдела	Тимофеев			06.18	
Разрезы 9-9...12-12.					

Ситуационный план № 1.
Выкопировка из планшета №17Б, 17А, 25.

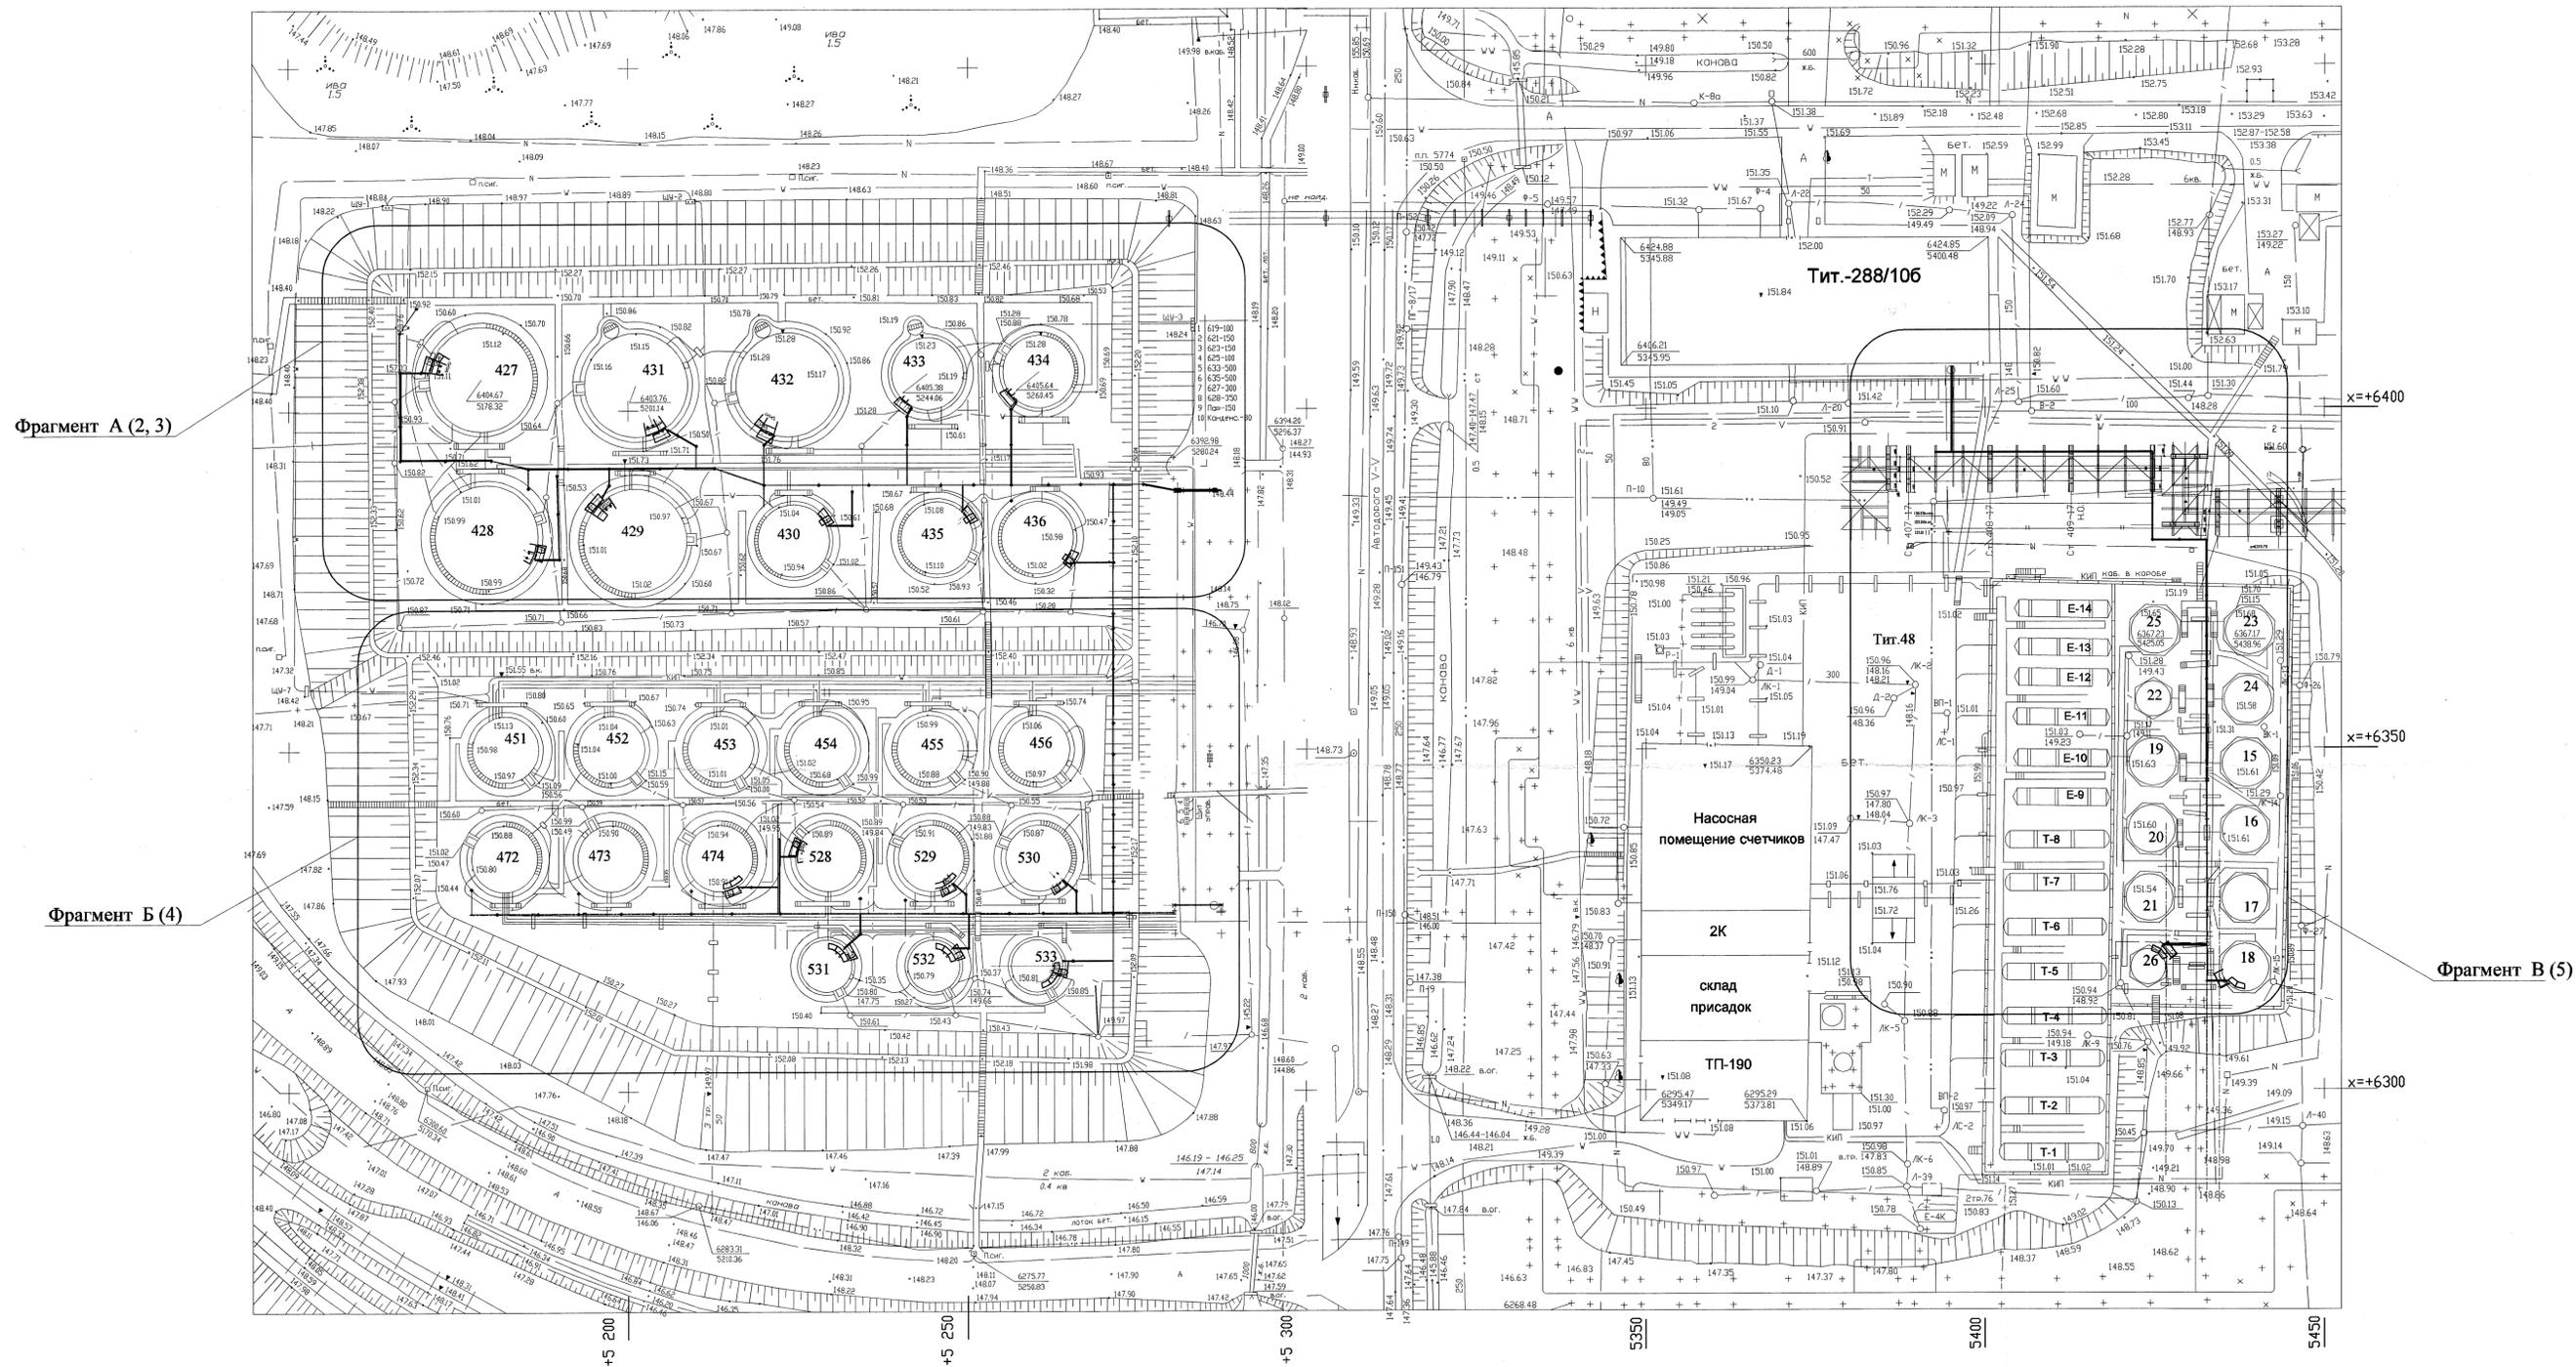

Фрагмент А (2, 3)

Фрагмент Б (4)

Фрагмент В (5)

- Примечание
1. Данный лист см. с листами 1...25, частью 18505-АТХ и частью 18505-АММ, и частью КЩ-1.
 2. *Размеры уточнить при монтаже.
 3. Основные примечания смотри часть ОД.

				18505-КМ1		
				ОАО "Славнефть-ЯНОС"		
				Производство масел и парафинов КМ-2		
				Товарный участок по приему, сменению и отгрузке товарных масел		
Изм.	Кол.уч.	Лист	№ док.	Подпись	Дата	
Разраб.	Зубова				06.18	
Пров.	Ижиков					
Н.контр.	Галочкина					
Нач.отдела	Тимофеев				06.18	
				Описание резервуаров системным измерением массы (п.427,428,429,430,431, 432,433,434,435,436,474,528,529,530,531, 532,533, Е-18,Е-26)		
Статус	Лист	Листов				
Р	1	29				
				Ситуационный план № 1. Выкопировка из планшета №17Б, 17А, 25		
				Формат: 594 x 841 (А1)		

Инв. № подл. Подш. и дата. Взам. инв. №. Согласно