

Лист	Наименование	Примечание
1	Общие данные	
2	Ведомость рабочих чертежей основного комплекта	
3	Ведомость ссылочных и прилагаемых документов	
4	Общие указания	

УДОСТОВЕРЯЮ СООТВЕТСТВИЕ РАЗРАБОТАННОГО ПРОЕКТА ДЕЙСТВУЮЩИМ
НОРМАМ И ПРАВИЛАМ И БЕЗОПАСНУЮ ЭКСПЛУАТАЦИЮ ЗДАНИЙ (СООРУЖЕНИЙ)
ПРИ СОБЛЮДЕНИИ ПРЕДУСМОТРЕННЫХ ПРОЕКТОМ МЕРОПРИЯТИЙ

Главный инженер
проекта



(подпись)

30.06.2018
(дата)

Шушкин Д. В.
(Фамилия И. О.)

Согласовано	
Инв. № подл.	Подп. и дата
Взамен инв. №	

Инв. № подл.

Подп. и дата

Взамен инв. №

Изм.




Кол.уч

Лист

Недок.

Подп.

Дата

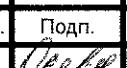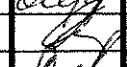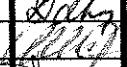Разраб.	Середина		06.18
Проверил	Копылов		06.18
Н.контр.	Давыдова		06.18
Нач.отд.	Тарасов		06.18
ГИП	Шушкин		06.18

18505-ЭМ-ОД

ОАО "Славнефть-ЯНОС"
Производство масел и парафинов КМ-2 Товарный
участок по приему, смешению и отгрузке товарных масел

Оснащение резервуаров парков готовой
продукции системами измерения массы (р.474,
528, 529, 530, 531, 532, 533, 427, 428, 429, 430,
435, 431, 432, 433, 434, 436, Е-18, Е-26)

Стадия	Лист	Листов
P	1	4

Общие данные

ПРОМХИМ
ПРОЕКТ

ВЕДОМОСТЬ РАБОЧИХ ЧЕРТЕЖЕЙ ОСНОВНОГО КОМПЛЕКТА

Данный документ является интеллектуальной собственностью ООО "ПРОМХИМПРОЕКТ" и не подлежит копированию и распространению без его согласия.

Инв. № подл.	Подп. и дата	Взамен инв. №

18505-ЭМ-Од

Лист

2

ВЕДОМОСТЬ ССЫЛОЧНЫХ И ПРИЛАГАЕМЫХ ДОКУМЕНТОВ

Данный документ является интеллектуальной собственностью ООО "ТРОМХИМПРОЕКТ" и не подлежит копированию и распространению без его согласия.

Инв. № подл.	Подп. и дата	Взамен инв. №
--------------	--------------	---------------

ОБЩИЕ УКАЗАНИЯ

1. Документация выполнена на основании задания на проектирование № КМ-1076 от 24.02.2014г ОАО "Славнефть-ЯНОС" в соответствии с требованиями действующих нормативных документов:
- Федеральный закон № 123-ФЗ от 22.07.2008 "Технический регламент о требованиях пожарной безопасности";
 - правила устройства электроустановок издание шестое, издание седьмое (ПТЭ);
 - "Правила технической эксплуатации электроустановок" (ПТЭЭП);
 - СП 76.13330.2016 "Электротехнические устройства".
2. В данном разделе предусматривается:
- электроснабжение шкафа электрообогрева №9001 в соответствии с техническими условиями № 33/18 от 27.06.18г. Установка шкафа №9001 выполняется в части 18505-ЭОК;
 - установка автоматических выключателей вводов №1, №2 на панелях ЩСУ-1 (панель 8), ЩСУ-2 (панель10) в ТП-190;
 - прокладка силовых кабелей 0,4 кВ до шкафа №9001 по существующим кабельным конструкциям, в существующих лотках;
3. Категория электроснабжения-I(первая).
4. Система заземления - TN-C-S. Напряжение силовой сети 380В, 50 Гц;
5. Монтаж оборудования вести в соответствии с:
- "Правила устройства электроустановок" (ПУЭ);
 - "Правила технической эксплуатации электроустановок" (ПТЭЭП);
 - СП 76.13330.2016 "Электротехнические устройства".
6. Технические устройства, применяемые на опасном производственном объекте, должны соответствовать требованиям законодательства Российской Федерации о техническом регулировании и иметь документы, подтверждающие качество их изготовления.
7. При монтаже использовать только сертифицированное оборудование.

Инв. № подп.	Подп. и дата	Взамен инв. №

Изм.	Кол.уч.	Лист	№док.	Подп.	Дата

18505-ЭМ-ОД

Лист
4

1. Документация выполнена на основании задания на проектирование № КМ-1076 от 24.02.2014г ОАО "Славнефть-ЯНОС" в соответствии с требованиями действующих нормативных документов:
 - Федеральный закон № 123-ФЗ от 22.07.2008 "Технический регламент о требованиях пожарной безопасности";
 - правила устройства электроустановок издание шестое, издание седьмое (ПТЭ);
 - "Правила технической эксплуатации электроустановок" (ПТЭЭП);
 - СП 76.13330.2016 "Электротехнические устройства".
2. В данном разделе предусматривается:
 - электроснабжение шкафа электрообогрева №9001 в соответствии с техническими условиями № 33/18 от 27.06.18г. Установка шкафа №9001 выполняется в части 18505-ЭОК;
 - установка автоматических выключателей вводов №1, №2 на панелях ЩСУ-1 (панель 8), ЩСУ-2 (панель 10) в ТП-190;
 - прокладка силовых кабелей 0,4 кВ до шкафа №9001 по существующим кабельным конструкциям, в существующих лотках;
3. Категория электроснабжения-I(первая).
4. Система заземления - TN-C-S. Напряжение силовой сети 380В, 50 Гц;
5. Монтаж оборудования вести в соответствии с:
 - "Правила устройства электроустановок" (ПУЭ);
 - "Правила технической эксплуатации электроустановок" (ПТЭЭП);
 - СП 76.13330.2016 "Электротехнические устройства".
6. Технические устройства, применяемые на опасном производственном объекте, должны соответствовать требованиям законодательства Российской Федерации о техническом регулировании и иметь документы, подтверждающие качество их изготовления.
7. При монтаже использовать только сертифицированное оборудование.

Согласовано	

Инв. № подп.	Подп. и дата

Изм.	Кол.уч.	Лист	№док.	Подп.	Дата	18505-ЭМ.П3		
						ОАО "Славнефть-ЯНОС" Производство масел и парафинов КМ-2 Товарный участок по приему, смешению и отгрузке товарных масел		
Разраб.	Середина				06.18	Оснащение резервуаров парков готовой продукции системами измерения массы (р.474, 528, 529, 530, 531, 532, 533, 427, 428, 429, 430, 435, 431, 432, 433, 434, 436, Е-18, Е-26)	Стадия	Лист
Проверил	Копылов				06.18		P	1
Н.контр.	Давыдова				06.18			
Нач.отд.	Тарасов				06.18			
ГИП	Шушкин				06.18	Пояснительная записка		

ПРОМХИМ
ПРОЕКТ

Позиция	Наименование и техническая характеристика	Тип, марка, обозначение документа, опросного листа	Код продукции	Поставщик	Единица измерений	Количества	Масса единицы, кг	Примечание
	<u>Кабельная продукция</u>							
	Кабель силовой с медными жилами, с изоляцией из ПВХ композиций пониженной пожарной опасности, сечением, кв.мм.	ВВГнг(А)-LS-0,66 ТУ 16.К71-310-2001						
	5x16 мм ²				км	0,04		h<5м
	Провод с медной жилой с изоляцией из ПВХ пластика, ,белый	ПуГВнг(А)-LS-0,75						
	с числом и сечением жил:	ГОСТ 31947-2012						
	1x16 мм ²				км	0,02		h<5м
	Наконечник кабельный медный на сеч. 16кв.мм.	ТМЛ (DIN) 16-8		КВТ	шт.	12		
	Муфта кабельная для 5-жильного кабеля без брони на сечение 16кв.мм.	5ПКТп-1-16/25(Б)нг-LS		КВТ	шт.	2		
	в комплекте с болтовыми наконечниками							
	<u>Защитно-коммутационная аппаратура</u>							
	Выключатель автоматический трехполюсный, стационарный, отключающая способность- N (36кA), номинальный ток автомата 160A, номинальный ток расцепителя защиты In=100A, с электронным расцепителем Ekip LS/I, выводы -F.	TmaxXT4 160 Ekip LS/I арт. 1SDA068124R1		ABB	шт.	2		
	дополнительно к автоматам: - плата для крепления на DIN-рейку	арт. 1SDA066653R1		ABB	шт.	2		

Примечание:

По согласованию с Заказчиком и ООО "Промхимпроект" допускается использование эквивалентного по техническим характеристикам оборудования и материалов других производителей, при условии соблюдения технических решений, принятых в документации и соблюдении действующих норм и правил.

Кабельный журнал

Примечание:


1. Перед нарезкой кабеля необходимо уточнить реальную длину трассы

						<p>18505-ЭМ.ЮК</p> <p>ОАО "Славнефть-ЯНОС"</p> <p>Производство масел и парафинов КМ-2</p> <p>Товарный участок по приему, смешению и отгрузке товарных масел</p>
Изм.	Кол.уч.	Лист	Недок.	Подп.	Дата	
Разраб.	Середина	<i>Середина</i>			06.18	
Проверил	Копылов	<i>Копылов</i>			06.18	
Н.контр.	Давыдова	<i>Давыдова</i>			06.18	
Нач. отд.	Тарасов	<i>Тарасов</i>			06.18	
ГИП	Шушкин	<i>Шушкин</i>			06.18	<p>Оснащение резервуаров парков готовой продукции системами измерения массы (р.474, 528, 529, 530, 531, 532, 533, 427, 428, 429, 430, 435, 431, 432, 433, 434, 436, Е-18, Е-26)</p> <p>Стадия</p> <p>Лист</p> <p>Листов</p>
						<p>ПРОМХИМ</p>  <p>ПРОЕКТ</p>
						<p>Кабельный журнал</p>

Инв. № подл.	Подл. и дата	Взамен инв. №

Согласовано


Ситуационный план
М 1:500

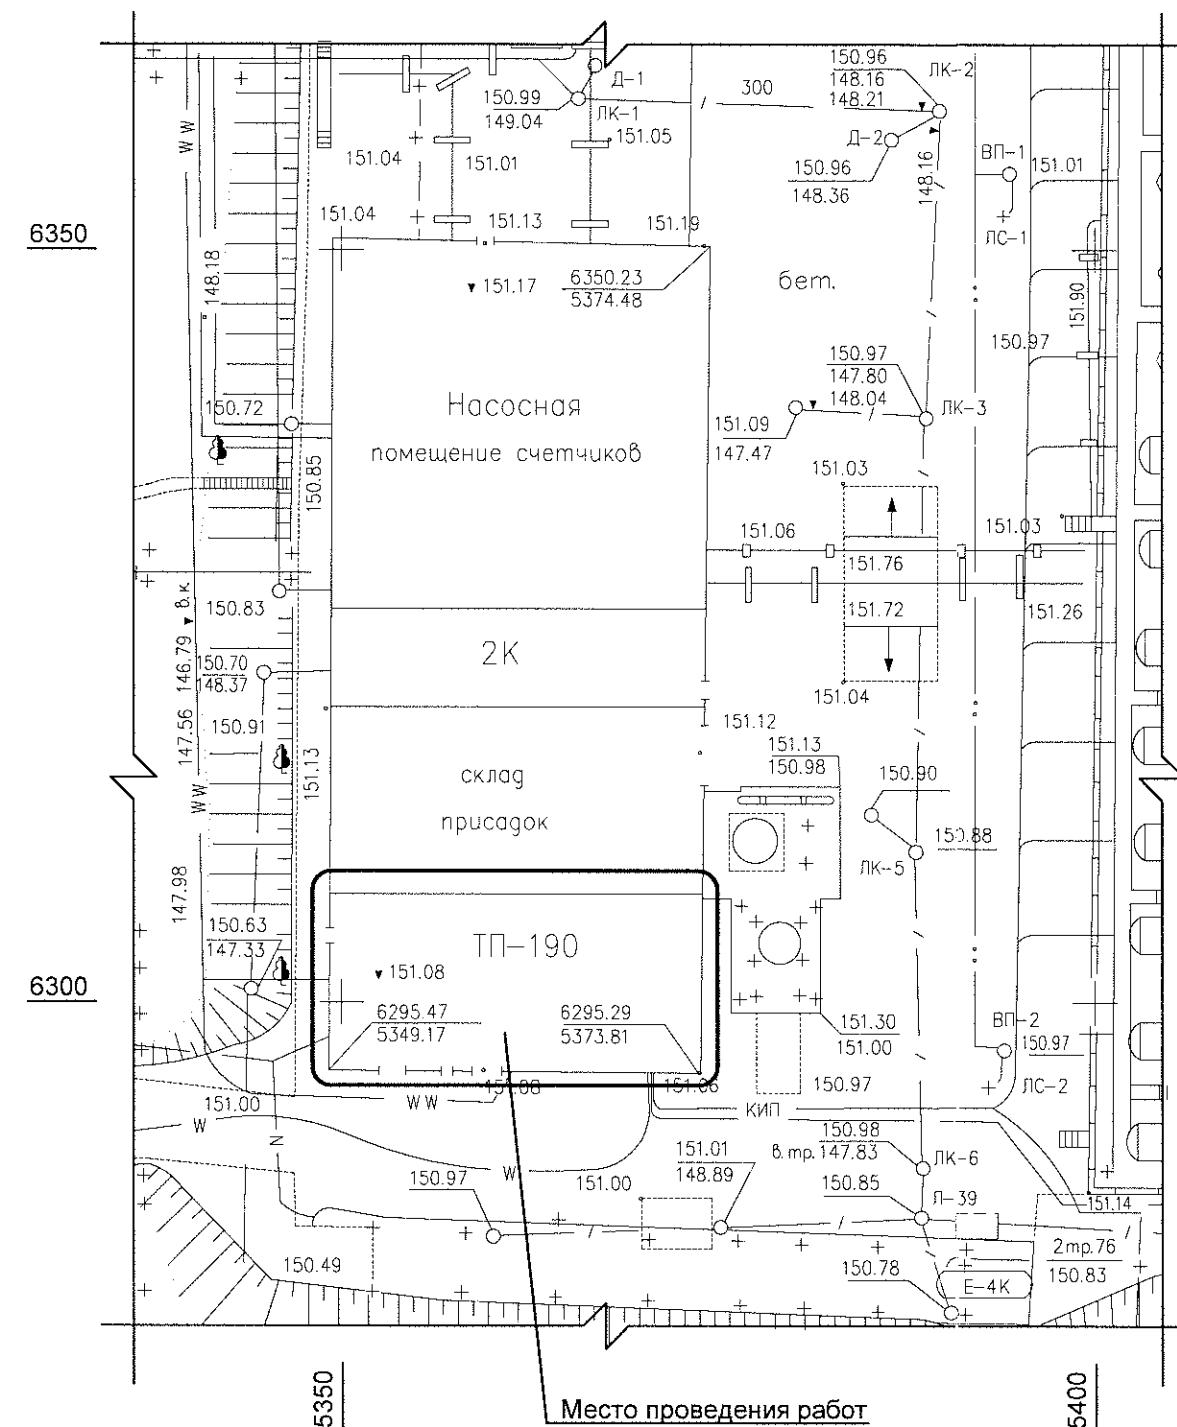

Примечание:
1. Общие указания см. 18505-ЭМ-ОД.

18505-ЭМ					
ОАО "Славнефть-ЯНОС"					
Производство масел и парафинов КМ-2 Товарный участок по приему, смешению и отгрузке товарных масел					
Изм.	Кол.уч.	Лист	Недок.	Подп.	Дата
Разраб.	Середина	<i>Середина</i>		06.18	
Проверил	Копылов	<i>Копылов</i>		06.18	
Н.контр.	Давыдова	<i>Давыдова</i>		06.18	
Нач.отд.	Тарасов	<i>Тарасов</i>		06.18	
Оснащение резервуаров парков готовой продукции системами измерения массы (р.474, 528, 529, 530, 531, 532, 533, 427, 428, 429, 430, 435, 431, 432, 433, 434, 436, Е-18, Е-26)					
Стадия	Лист	Листов			
P	1	3			
Ситуационный план					
ПРОМХИМ ПРОЕКТ					

Инв. № подл.		Подл. и дата	Взамен инв. №	Согласовано	Условное обозначение	Длина участка, м
					Номер по плану	Падение напряжения, %
					Наименование	
					Мощность, кВт	
					Номинальный ток I_n , А	
					I_p/I_n	
					Схема	
Примечание:						
1. Общие указания см. 18505-ЭМ-						
2. Электроснабжение шкафа элек-						
условиями № 33/18 ОАО "Славне-						
Установку автоматических выклю-						
3. Утолщёнными линиями указано						
по чертежам части 18505-ЭОК.						
4. **- уставки защитно-коммутаци-						

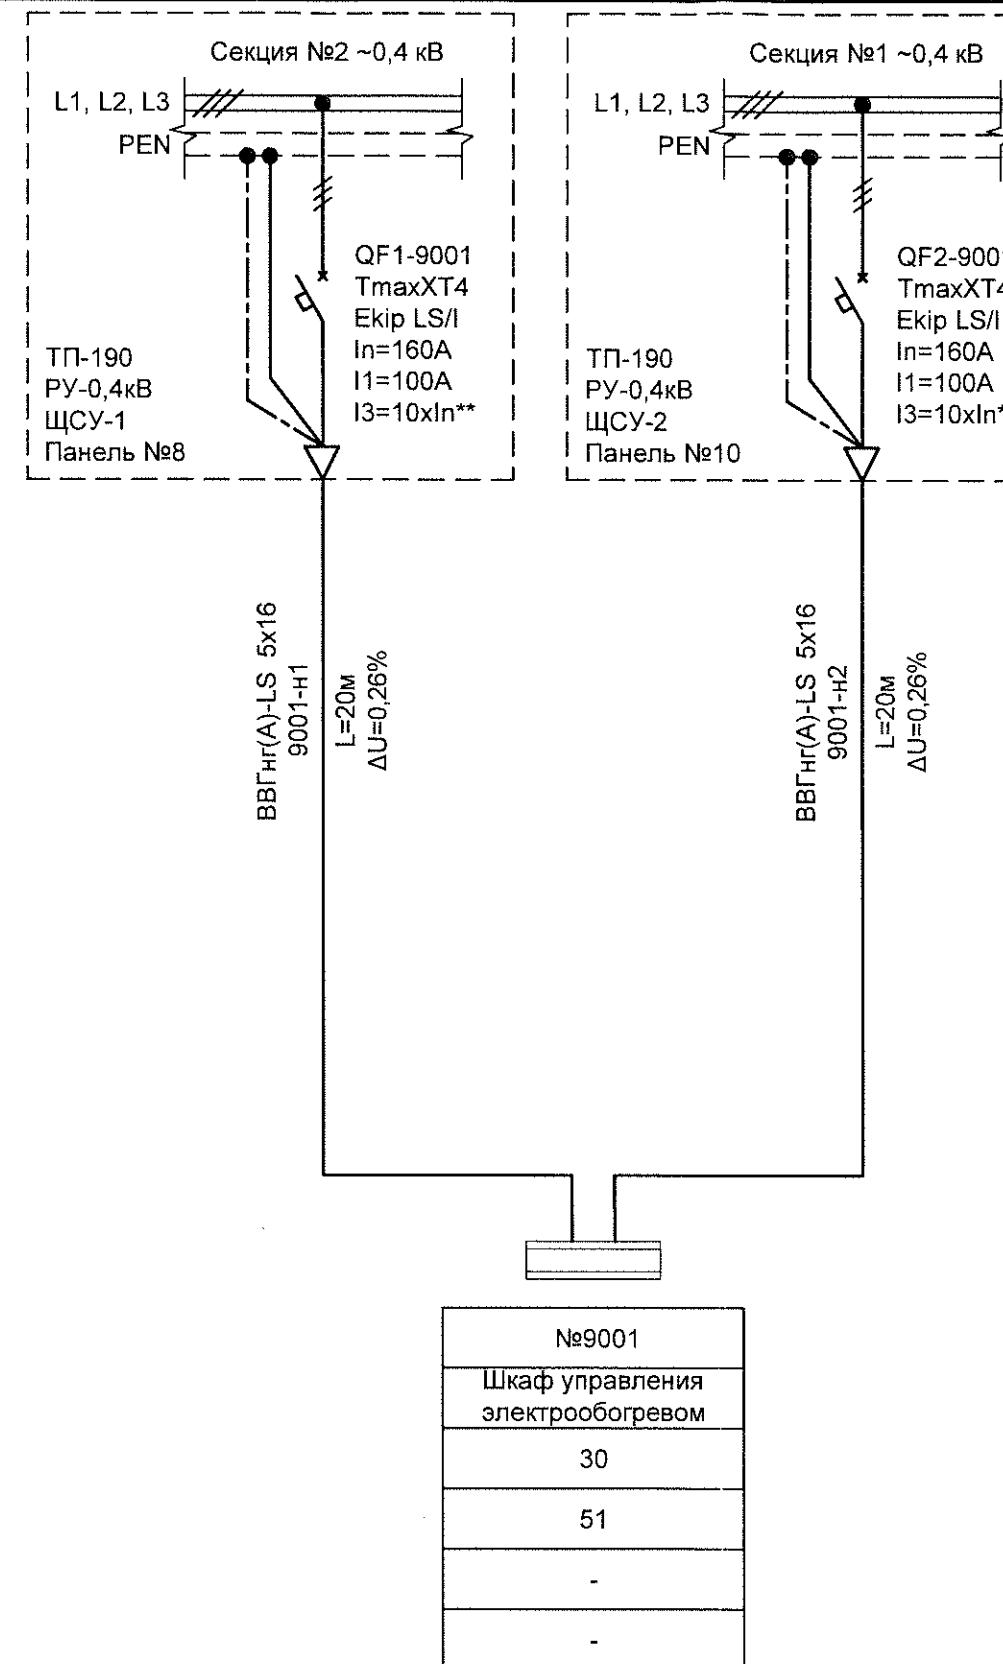

Примечание:


1. Общие указания см. 18505-ЭМ-ОД.
 2. Электроснабжение шкафа электрообогрева №9001 выполнить от ЩСУ-1, ЩСУ-2, в соответствии с техническими условиями № 33/18 ОАО "Славнефть-ЯНОС".
Установку автоматических выключателей выполнить на существующих панелях , на DIN-рейку.
 3. Утолщенными линиями указано проектируемое оборудование . Подключение кабелей в шкафу №9001 выполнить по чертежам части 18505-ЭОК.
 4. **- уставки защитно-коммутационной аппаратуры уточнить при производстве пуско -наладочных работ.

						18505-ЭМ			
						ОАО "Славнефть-ЯНОС"			
						Производство масел и парафинов КМ-2 Товарный участок			
						по приему, смешению и отгрузке товарных масел			
Изм.	Кол.уч.	Лист	Нодок.	Подп.	Дата				
Разраб.	Середина	<i>Сергей</i>			06.18	Оснащение резервуаров парков готовой продукции системами измерения массы (р.474, 528, 529, 530, 531, 532, 533, 427, 428, 429, 430, 435, 431, 432, 433, 434, 436, Е-18, Е-26)			
Проверил	Копылов	<i>Илья</i>			06.18		Стадия	Лист	Листов
Н.контр.	Давыдова	<i>Юлия</i>			06.18		P	2	
Нач.отд.	Тарасов	<i>Андрей</i>			06.18				
						ТП-190, РУ-0,4кВ. Схема электрическая однолинейная (фрагмент)			

ТП-190, РУ-0,4кВ. План прокладки силовых кабелей.

M 1:100

90°

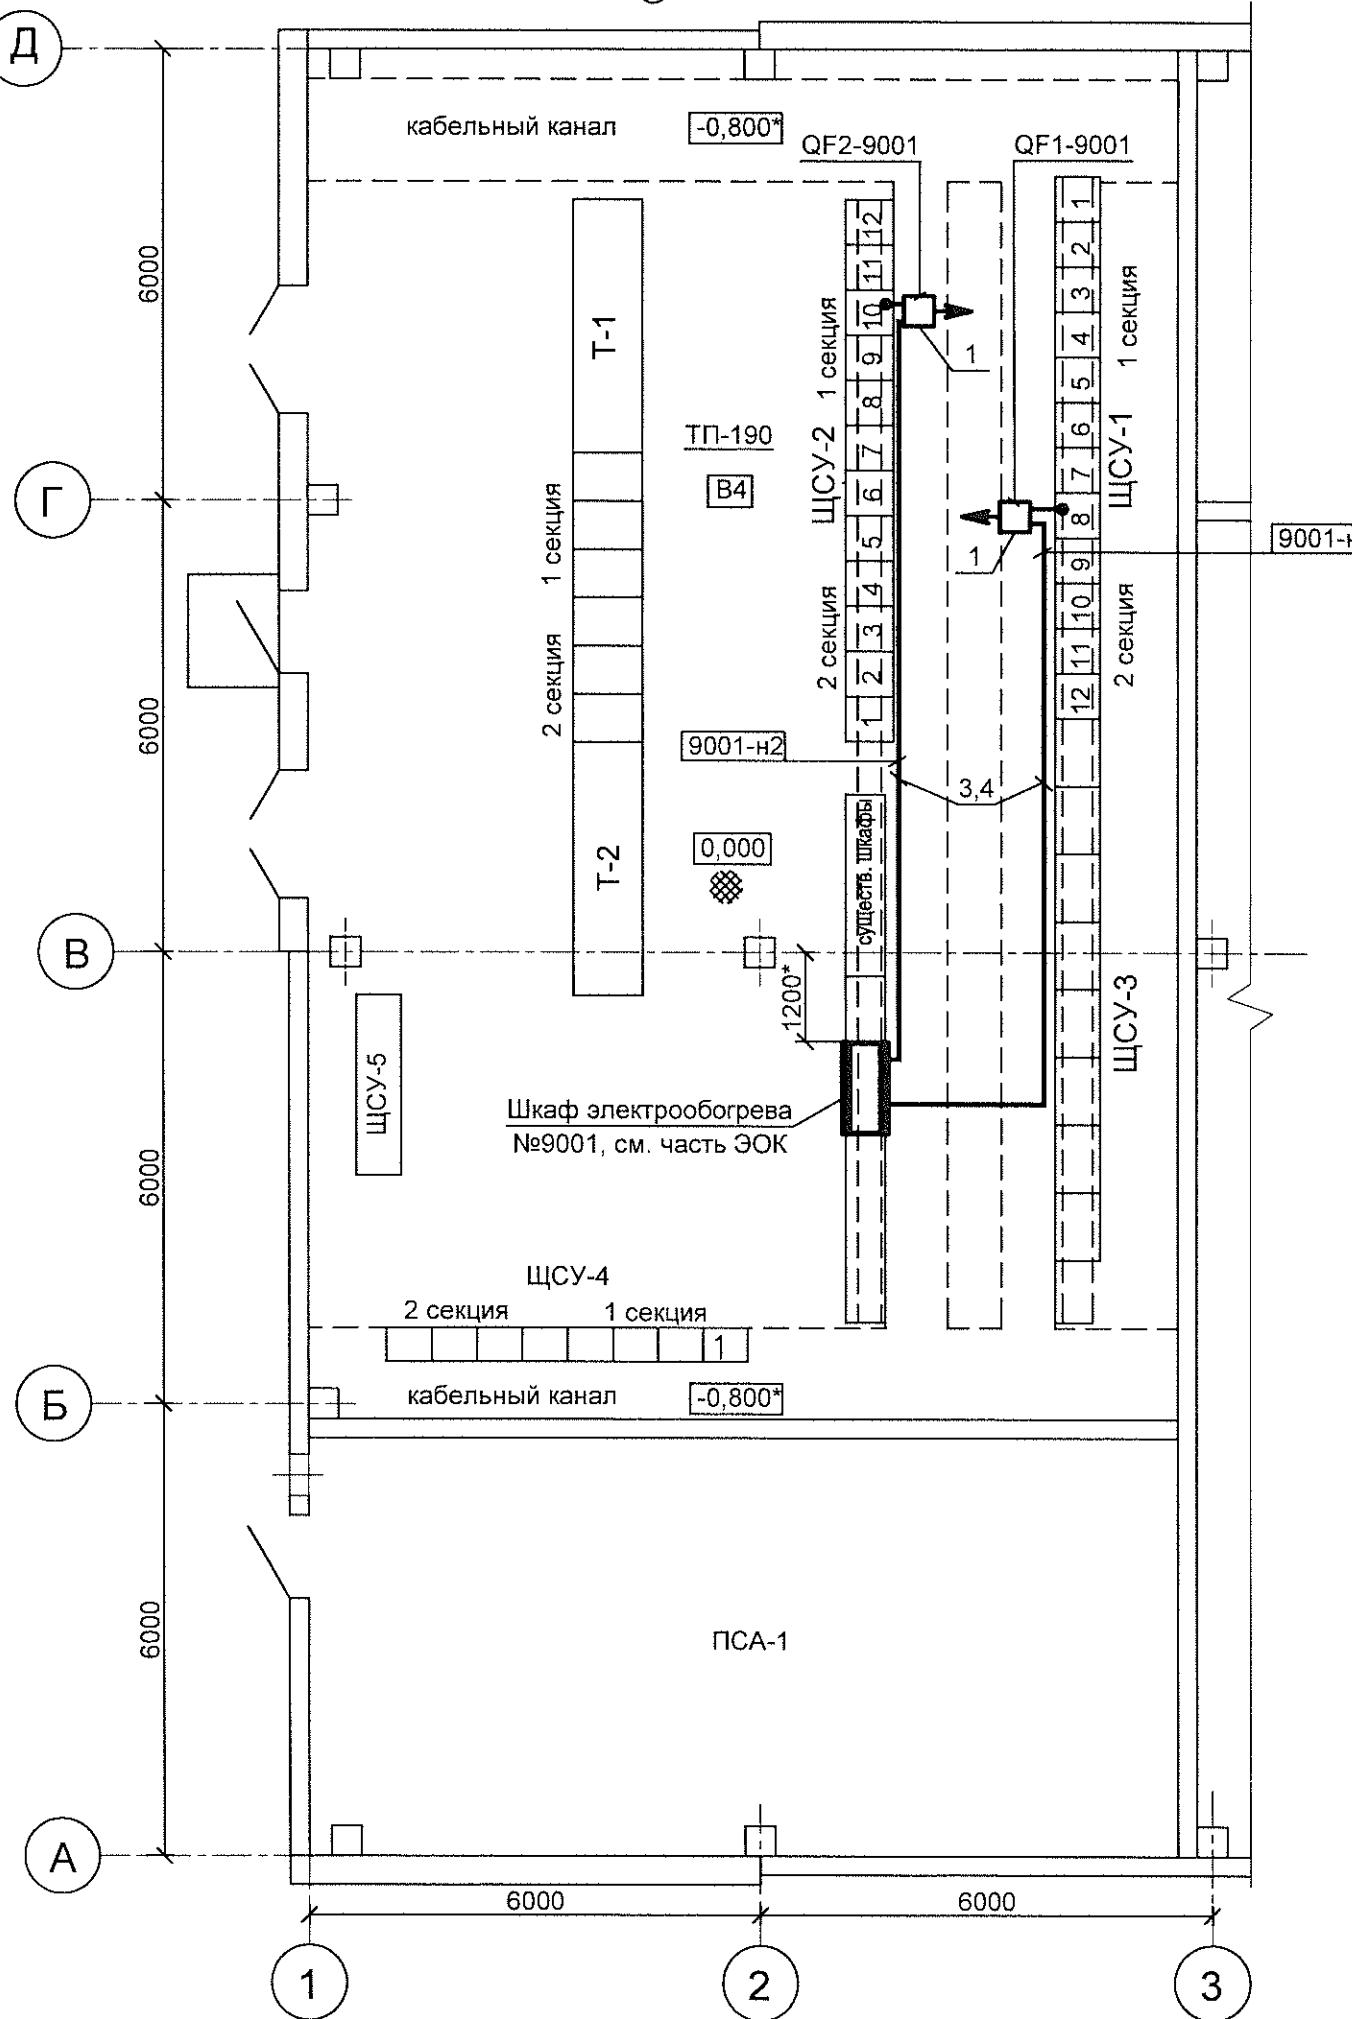

Поз.	Обозначение	Наименование	Кол.	Масса ед. кг	Примеч.
1	TmaxXT4 N(36кA), 100A, Ekip LS/I	Выключатель автоматический	2		QF1-9001, QF2-9001
2		Плата для крепления на DIN-рейку	2		
3	ВВГнг(A)-LS-5x16-0,66кВ	Кабель силовой медный 5x16	40		
4	арт. UHH32-D036-150-100	Хомут кабельный 3,6x150мм, нейлон	50		шаг 0,8м

Примечание:

- Общие указания см. 18505-ЭМ-ОД.
- За отметку 0,000 принята отметка фальш-пола ТП-190, РУ-0,4кВ.
- Установка, монтаж подключений, размещение шкафа электрообогрева №9001 см. чертежи части 18505-ЭОК.
- На текстолитовые панели ЩСУ-1, ЩСУ-2, на DIN-рейку, установить автоматические выключатели поз. QF1-9001, QF2-9001, предварительно выполнив демонтаж сущ. электромагнитных пускателей на месте установки автоматов. Точное размещение автоматических выключателей на панелях согласовать со службой эксплуатации Заказчика.
- Прокладку силовых кабелей к шкафу №9001 выполнить под фальш-полом ТП-190 по сущ. кабельным конструкциям, лоткам, с соблюдением расстояний, регламентируемых ПУЭ п. 2.3.120 для прокладки взаиморезервируемых кабелей. Крепить хомутами.
- Размер со знаком "*" - уточнить при монтаже.

Условные обозначения:

- выключатель автоматический
- прокладка силового кабеля под фальш-полом

18505-ЭМ					
ОАО "Славнефть-ЯНОС"					
Производство масел и парафинов КМ-2 Товарный участок					
Изм.	Кол.уч.	Лист	Нодок.	Подп.	Дата
Разраб.	Середина	06.18			
Проверил	Копылов	06.18			
Н.контр.	Давыдова	06.18			
Нач.отд.	Тарасов	06.18			
Оснащение резервуаров парков готовой продукции системами измерения массы (р.474, 528, 529, 530, 531, 532, 533, 427, 428, 429, 430, 435, 431, 432, 433, 434, 436, Е-18, Е-26)					
Стадия					
Р					
Лист					
Листов					
ПАКЕТ					
ТП-190, РУ-0,4кВ. План прокладки силовых кабелей					
ПРОМХИМ					