

Лист	Наименование	Примечание
1	Содержание	
2	Ведомость основных комплектов рабочих чертежей марки КЖ	
3	Ведомость рабочих чертежей основного комплекта	
4	Ведомость ссылочных и прилагаемых документов	
5	Ведомость спецификаций	
6	Общие указания	
7	Общие указания	
8	Общие указания	
9	Технические требования	

Согласовано:	
Инв. № подл.	Подпись
Инв. №	Взам. инв. №

УДОСТОВЕРЯЮ СООТВЕТСТВИЕ РАЗРАБОТАННОГО ПРОЕКТА ДЕЙСТВУЮЩИМ
НОРМАМ И ПРАВИЛАМ И БЕЗОПАСНУЮ ЭКСПЛУАТАЦИЮ ЗДАНИЙ (СООРУЖЕНИЙ)
ПРИ СОБЛЮДЕНИИ ПРЕДУСМОТРЕННЫХ ПРОЕКТОМ МЕРОПРИЯТИЙ

Главный инженер проекта:

(подпись)

30.07.2018
(дата)

Шушкин Д.В.
(фамилия, и., о.)

Инв. № подл.	Подпись	Изм.	Кол.уч.	Лист	№ док.	Подпись	Дата	18505-КЖ1-ОД		
								Стадия	Лист	Листов
Разраб.	Борзунова	01	1	1	1		06.18	Онашение резервуаров системами измерения массы (п.427, 428, 429, 430, 431, 432, 433, 434, 435, 436, 474, 528, 529, 530, 531, 532, 533, Е-18, Е-26)		
Проверил	Селезnev						06.18			
Н.контр.	Галочкина						06.18			
Нач.отд.	Тимофеев						06.18	Общие данные		
ГИП	Шушкин						06.18	ПРОМХИМ ПРОЕКТ		

ВЕДОМОСТЬ ССЫЛОЧНЫХ И ПРИЛАГАЕМЫХ ДОКУМЕНТОВ

Данный документ является интеллектуальной собственностью ООО «Промхимпроект»
и не подлежит копированию и распространению без его согласия

Инв. № подл.	Подпись и дата	Взам. инв.№

Обозначение	Наименование	Примечание
	<u>Ссылочные</u>	
	<u>Прилагаемые</u>	
18505-КЖ1.ПЗ	Пояснительная записка	
18681-ТП, лист 3	Фундамент Св3.	
	<u>Локальная смета</u>	

Изм.	Кол.уч.	Лист	№ док.	Подпись	Дата	18505-КЖ1-ОД	Лист	4
------	---------	------	--------	---------	------	--------------	------	---

ОБЩИЕ УКАЗАНИЯ

1. Данный проект разработан на основании:
 - основных положений на строительное проектирование
 - заданий отделов ОАП №872; ОО №908, 931.
2. Проект разработан для следующих условий строительства:

- место проведения работ	г. Ярославль
- уровень ответственности	повышенный
- зона влажности по СП 50.13330.2012	нормальная
- климатический район по СП 131.13330.2012	II В
- нормативное значение веса снегового покрова для IV снегового района по СП 20.13330.2016	200 кПа (200 кгс/м ²)
- нормативное значение ветрового давления для I ветрового района по СП 20.13330.2016	0.23 кПа (23 кгс/м ²)
- климатические параметры холодного периода года по СП 131.13330.2012:	
температура воздуха наиболее холодных суток	- 34 °C (0.92)
температура воздуха наиболее холодной пятидневки	- 31 °C (0.92)
абсолютная минимальная температура воздуха	- 46 °C
- сейсмичность	не сейсмичен
3. Статический расчет конструкций выполнен по программе SCAD OFFICE 21.1 лицензия №11909 дата передачи 2014/05/06 ООО «Промхимпроект» г. Ярославль.
4. Нагрузки на фундаменты определены и приняты в соответствии с технологическим заданием и в результате расчёта надземной части.
5. Перед началом производства работ расположение подземных коммуникаций уточнить по месту.
6. При выполнении земляных работ не допускается размыв, размягчение, разрыхление, промерзание грунтов основания. Последний слой грунта толщиной 150 мм добрать вручную непосредственно перед устройством подготовки и заливкой фундаментов.
7. Для монолитных железобетонных фундаментов принят бетон класса В15 по прочности, F150 по морозостойкости, W8 по водонепроницаемости. В качестве вяжущего использовать портландцемент по ГОСТ 1078-85.
В качестве мелкого заполнителя использовать кварцевый песок по ГОСТ 8736-2014 класса I, в качестве крупного заполнителя - фракционированный щебень из изверженных пород, гравий и щебень из гравия марки по дробимости не ниже 800 по ГОСТ 8267-93. Содержание пылевидных и глинистых частиц в щебне из гравия и в гравии не должно превышать 1%

Инв. № подл.	Подпись и дата	Взам. инв.№

Изм.	Кол.уч.	Лист	№ док.	Подпись	Дата

массы. Воду для затворения бетонной смеси применять в соответствии с требованиями ГОСТ 23732-2011.

8. В качестве рабочей арматуры принята арматура по ГОСТ 5781-82* класса А-III (А-400), А-I (А240).
9. Точность выполнения разбивочных работ при строительстве зданий и сооружений должна соответствовать СП 126.13330.2012 «Геодезические работы в строительстве. Актуализированная редакция СНиП 3.01.03-84».
10. Точность выполнения строительно-монтажных работ должна соответствовать СП 70.13330.2012 «Несущие и ограждающие конструкции. Актуализированная редакция СНиП 3.03.01-87».
11. Чертежи марки “КЖ” выполнены в соответствии со следующими нормативными документами:
 - Федерального закона №384-ФЗ от 30.12.2009 г. «Технический регламент о безопасности зданий и сооружений»
 - ГОСТ 27751-2014 "Надежность строительных конструкций и оснований. Основные положения."
 - СП 20.13330.2016 «Нагрузки и воздействия. Актуализированная редакция СНиП 2.01.07-85*»
 - СП 43.13330.2012 «Сооружения промышленных предприятий. Актуализированная редакция СНиП 2.09.03-85»
 - СП 70.13330.2012 «Несущие и ограждающие конструкции. Актуализированная редакция СНиП 3.03.01-87»
 - СП 28.13330.2017 «Защита строительных конструкций от коррозии. Актуализированная редакция СНиП 2.03.11-85»
 - СП 63.13330.2012 «Бетонные и железобетонные конструкции. Актуализированная редакция СНиП 52-01-2003»
12. Все строительно-монтажные работы выполнять с соблюдением требований:
 - СНиП 12-03-2001 “Безопасность труда в строительстве. Общие требования.”
 - СНиП 12-04-2002 “Безопасность труда в строительстве. Строительное производство.”
13. Перечень обязательных документов, прилагаемых к проекту в процессе строительства:
Сертификаты качества:
 - бетона, арматуры
 - материалов
14. Перечень видов работ, требующих составления актов освидетельствования скрытых работ:
 - разбивка осей сооружения;

Инв. № подл.	Подпись	Дата
Взам. инв.№		

Изм.	Кол.уч.	Лист	№ док.	Подпись	Дата

18505-КЖ1-ОД

Лист
7

- установка арматуры и закладных изделий в монолитные конструкции;
 - устройство фундаментов (ростверков) с геодезической проверкой правильности их заложения;
 - приемка фундаментов (ростверков);
15. Качество лакокрасочного покрытия должно соответствовать V классу по ГОСТ 9.032-74.
16. Антикоррозийная защита металлических закладных элементов:
- Грунт: Армокот 01 - 1 слой 30 мкм
 - Покрытие: Армокот F100 - 2 слоя по 75 мкм.
17. При производстве работ руководствоваться требованиями:
- СП 72.13330.2016 «Задача строительных конструкций и сооружений от коррозии». Актуализированная редакция СНиП 3.04.03-85;
 - ГОСТ 12.3.005-75* «Работы окрасочные. Общие требования безопасности»;
 - ГОСТ 12.3.016-87 «Строительство. Работы антикоррозионные. Требования безопасности».

Инв. № подл.	Подпись и дата	Взам. инв.№

Изм.	Кол.уч.	Лист	№ док.	Подпись	Дата

18505-КЖ1-ОД

Лист
8

Технические требования

1. Арматурные изделия следует изготавливать при помощи контактной точечной сварки.
2. Размеры каркасов даны по осям и торцам стержней.
3. Сварку производить в соответствии с требованиями ГОСТ 14098-2014 «Соединения сварные арматуры и закладных изделий железобетонных конструкций. Типы, конструкции и размеры.» и с РТМ 393-94 «Руководящие технологические материалы по сварке и контролю качества соединений арматуры и закладных изделий железобетонных конструкций.»
4. Арматурные сварные изделия должны соответствовать требованиям ГОСТ 10922-2012 «Арматурные и закладные изделия сварные, соединения сварные арматуры и закладных изделий железобетонных конструкций. Общие технические условия».
5. Вся сталь должна поставляться с гарантией по свариваемости.
6. Все размеры даны в миллиметрах.
7. Марки стали для арматуры:
 - класса А-III (ГОСТ 5781-82*) - 25Г2С
 - класса А-I (ГОСТ 5781-82*) - Ст3сп3

Данный документ является интеллектуальной собственностью ООО «Промхимпроект»
и не подлежит копированию и распространению без его согласия

Инв. № подл.	Подпись и дата	Взам. инв. №

Изм.	Кол.уч.	Лист	№ док.	Подпись	Дата

18505-КЖ1-ОД

Лист
9

В проекте разработаны фундаменты для стоек кабельной трассы.

Согласовано					
Инв. № подл.	Подпись и дата	Взам. Инв. №	Изм.	Колч.	Лист

18505-КЖ1.ПЗ

ОАО «Славнефть-ЯНОС»

Производство масел и парафинов КМ-2.

Товарный участок по приему, смешению и отгрузке товарных масел

Инв. № подл.	Подпись и дата	Взам. Инв. №	Изм.	Колч.	Лист	№ док	Подпись	Дата
Разработал	Борзунова	<i>Борзунова</i>	06.08					
Проверил	Селезнев	<i>Селезнев</i>	06.08					
Н. контр.	Галочкина	<i>Галочкина</i>	06.08					
Нач. отдела	Тимофеев	<i>Тимофеев</i>	06.08					

Оснащение резервуаров системами
измерения массы
(р.427, 428, 429, 430, 431, 432, 433, 434, 435, 436,
474, 528, 529, 530, 531, 532, 533, Е-18, Е-26)

Стадия Лист Листов
Р 1

Пояснительная записка

ПРОМХИМ
ПРОЕКТ

Спецификация материалов и изделий








Поз.	Обозначение	Наименование	Кол.	Масса ед., кг	Прим.
		Сборочные единицы			
	18681-ТП л. 3	КПЗ	1	10,95	
		Стандартные изделия			
1	ГОСТ 19903-74*	Лист 10 250x250	1	4,91	C255-4
2	ГОСТ 19903-74*	Лист 6 50x600	2	1,41	C235
6	ГОСТ 14918-80	Оцинкованная сталь 0,7 2200x1100	1	13,7	
		Материалы			
		Песок средней крупности Купл=0,95	0,2		м ³
		Щебень Фр 20-40	0,14		м ³
		Бетон В15 W8 F150	0,18		м ³
		Пеноплекс 35 1200x600x100	2		шт

Спецификация материалов на КПЗ

Поз.	Обозначение	Наименование	Кол.	Масса ед., кг	Прим.
		КПЗ			
		Детали			
3	ГОСТ 5781-82*	Ø 6А1 L=320	8	0,07	
4	ГОСТ 5781-82*	Ø 12АIII L=2350	4	2,09	
5	ГОСТ 6727-80*	Ø 5ВрI L=13200	1	2,03	

1. По периметру свай срезать растительный грунт на участке 1200x1200 мм глубиной 300 мм.
2. Выполнить уплотнение забоя скважины путем втрамбовывания в грунт слоя щебня толщиной не менее 100 мм.
3. Для уменьшения сил морозного пучения верхний участок сваи ($l=2,2$ мм) выполнить в опалубке из листа стального оцинкованного толщиной 0,7 мм.
4. Лист поз. 1 приварить к арматуре КПЗ. Сварка Т12-Рз ГОСТ 14098-2014.
5. Спираль Ø 5 ВрI приварить к арматуре Ø 12 АIII точечной сваркой в 30% мест пересечений.
6. При устройстве сваи расположение подземных коммуникаций уточнить по месту.
7. Все размеры со знаком * уточнять по месту.
8. Сваи устанавливать в пески плотные, средней плотности (коэффициент пористости должен быть не более 0,7) или в глинистые грунты твердые, полутвердые, тугопластичные, мягкопластичные (показатель текучести I_L должен быть не более 0,6). Установка свай на склонах должна быть согласована со строительным отделом.
9. Максимальная толщина прорезаемого слоя насыщенного грунта не более 500 мм.
10. Данный тип фундамента рассчитан на усилия Q и M от временных нагрузок. При наличии усилий Q и M от постоянных нагрузок следует выбрать другой тип фундамента.
11. Минимальное расстояние между сваями (в свету) должно быть не менее 1000 мм.

Привязан
Борзунова Е.В. 10505-КЖ1
инженер-конструктор
Борзунова
(подпись, расшифровка)
« » 06 2018 г.

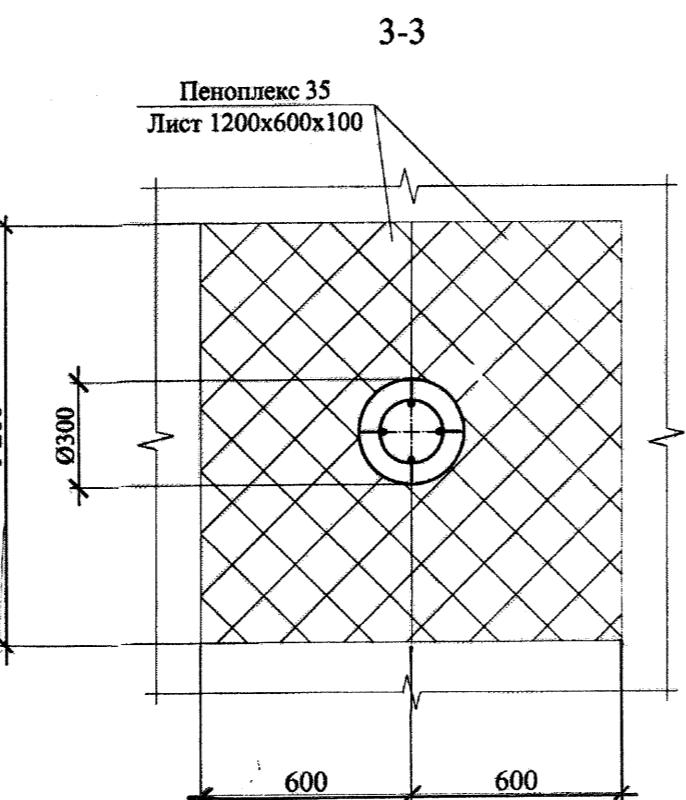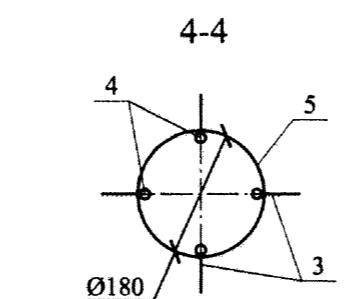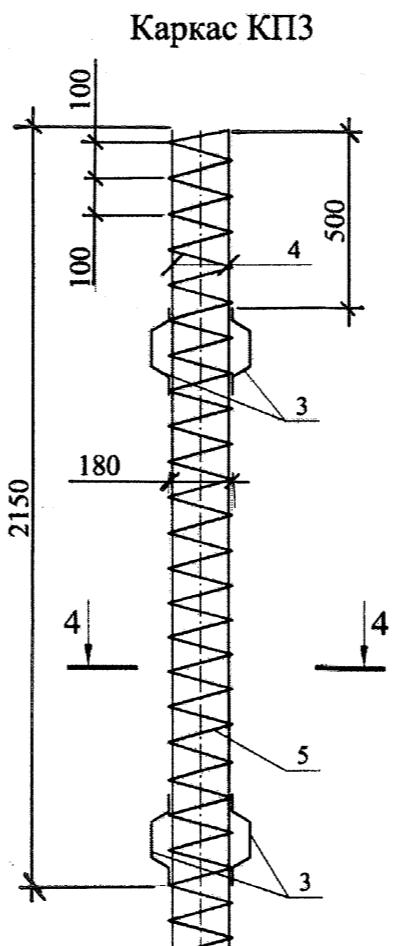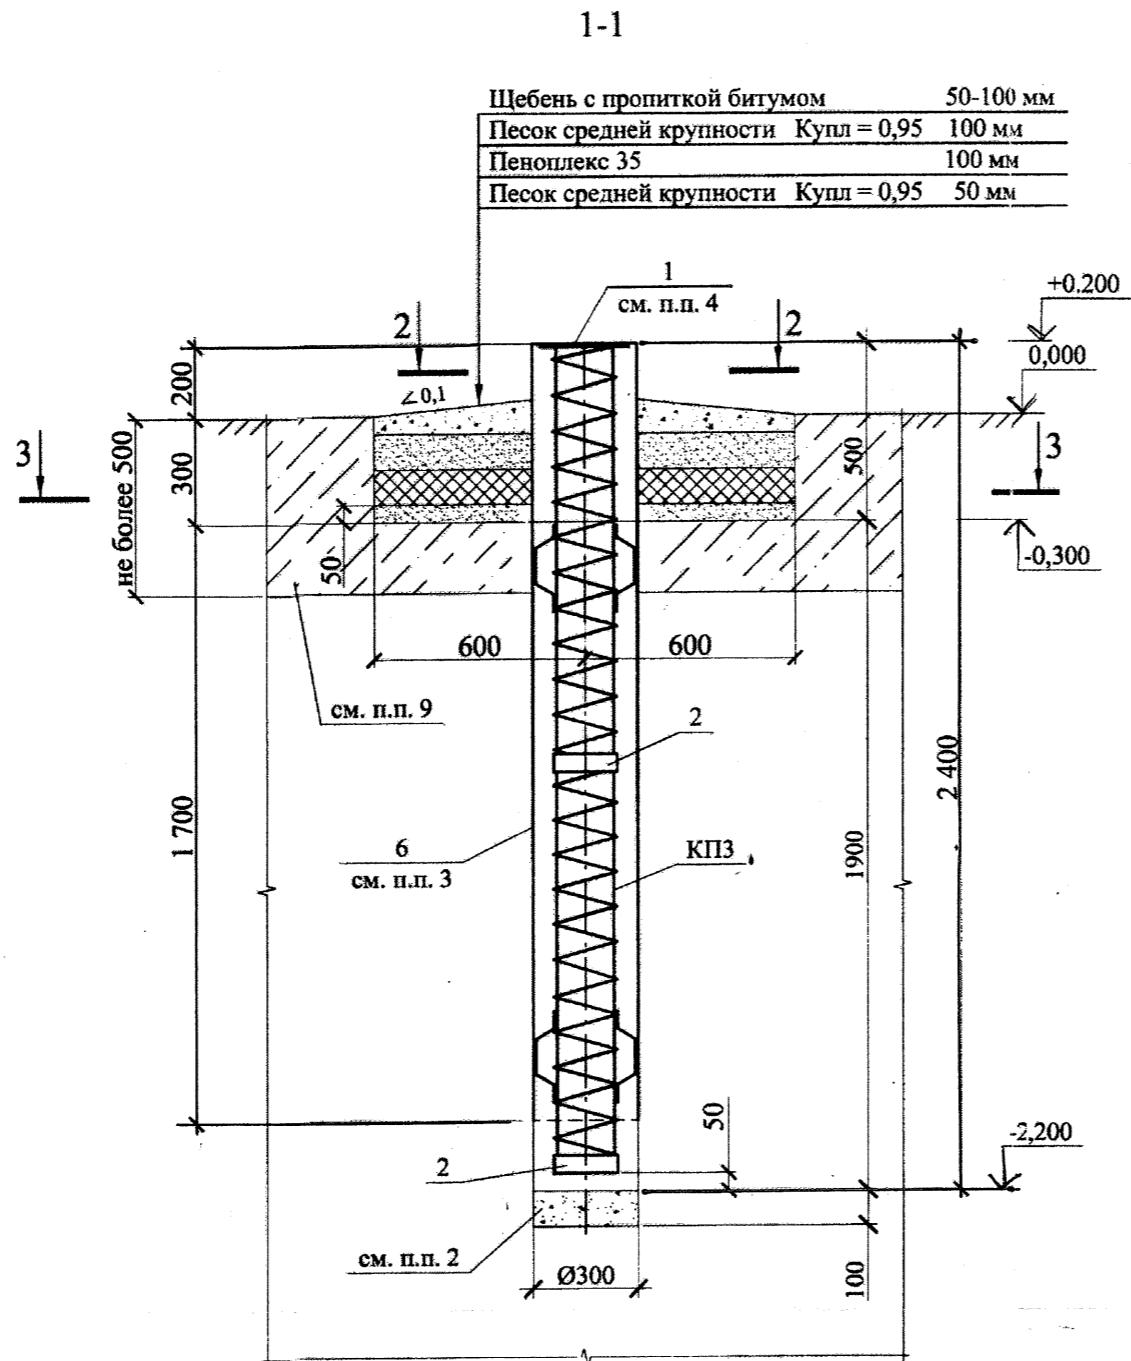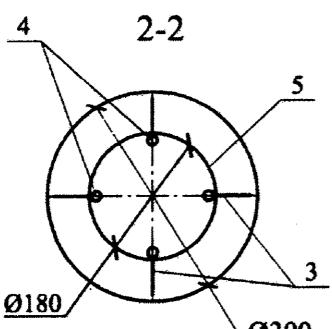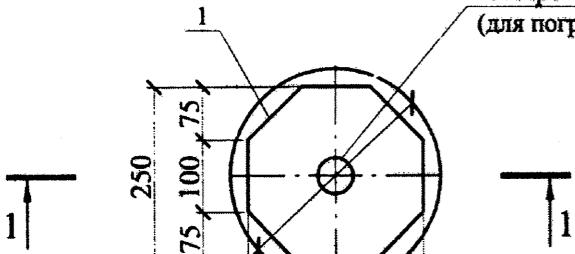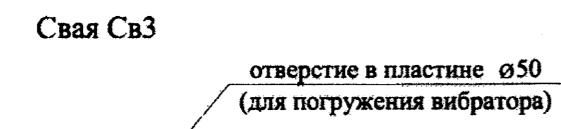

Расчетные нагрузки на
фундамент в уровне обреза
(см. п.п. 10)

N=0,86 т
Qx=±0,2 т
Mx=±0,6 т*м

Ведомость деталей

Поз.	Эскиз
3	
5	

Ведомость расхода стали на элемент, кг

Инв. № подп.	Подп. и дата	Взам. инв. №	Изделия арматурные						Стадия	Лист	Листов
			Арматура класса			Всего					
Марка элемента	AI	AIII	BрI								
ГОСТ 5781-82*	ГОСТ 5781-82*	ГОСТ 6727-80*									
Ø 6	Итог	Ø 12	Итог	Ø 5	Итог						
Св3	0,57	0,57	8,35	8,35	2,03	2,03	10,95				

Изм.	Кол. уч	Лист	Н.док	Подп.	Дата
ГИП	Бараев				11.14
Нач.отдела	Тимофеев				11.14
Н-контр.	Галочкина				11.14
Проверил	Затеев				11.14
Разработал	Селезнев	С.С.			11.14


18681-ТП

Св3

ПРОМХИМ
ПРОЕКТ

Копировал

Фрагмент 3 (1)
Схема расположения фундаментов тит. 40

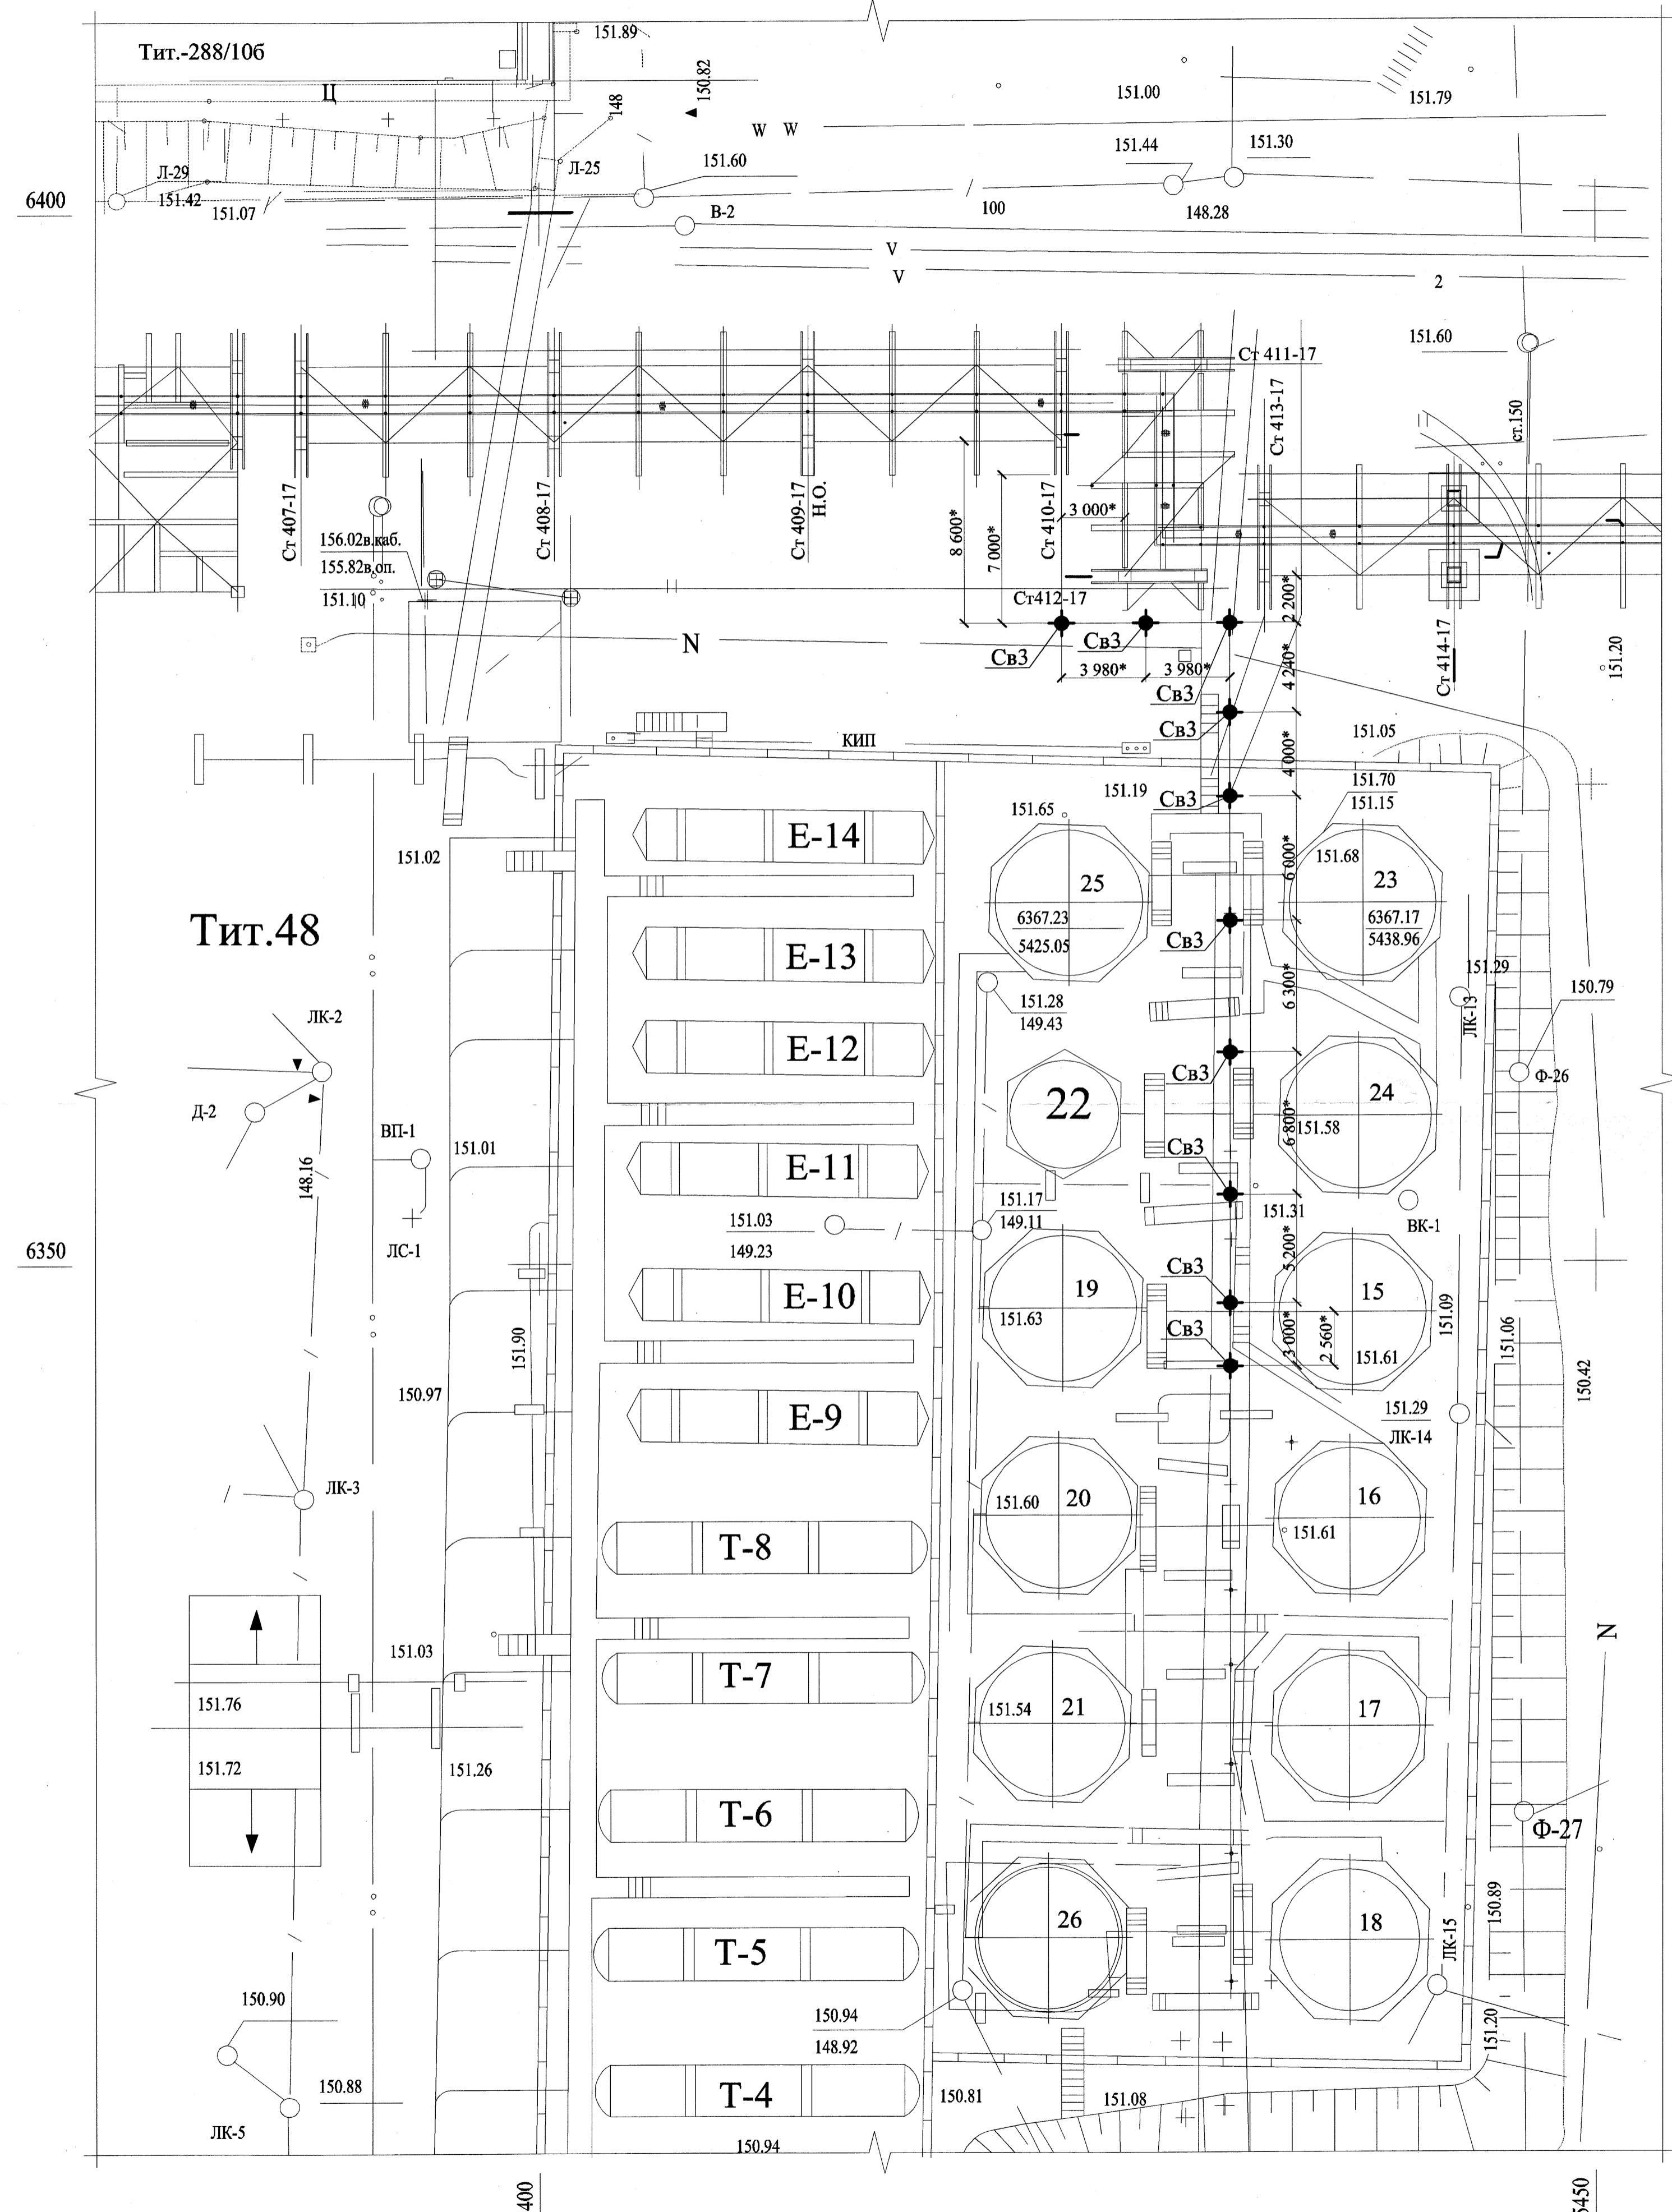

Спецификация фундаментов


Поз.	Обозначение	Наименование	Кол.	Масса ед., кг	Примечание
Cв3	18681-ТП, лист 3	Фундамент Св3	10		

1. Основные примечания см. 18505-КЖ4-0Д.
2. Размеры, отмеченные * уточнять при монтаже.

18505-КЖ1					
ОАО "Славнефть-ЯНОС" Производство масел и парaffинов КМ -2.					
Товарный участок по приему, смещению и отгрузке товарных масел					
Изм.	Кол.уч	Лист №.док.	Подп.	Дата	
Разработан	Борзунова	26.08			
Проверил	Селезнев	С.Д.	06.08		
Н.контр.	Галочкина	С.В.	06.08		
Нач.отдела	Тимофеев	Д.А.	06.08		
Описание резервуаров системы измерения массы (р.427.428, 429.430, 431, 432, 433, 434, 435, 436, 474, 528, 529, 530, 531, 532, 533, Е-18, Е-26)					
Стадия					
Лист					
Листов					
P	4				

Фрагмент 3.

Фрагмент 2 (1)
Схема расположения фундаментов тит. 56

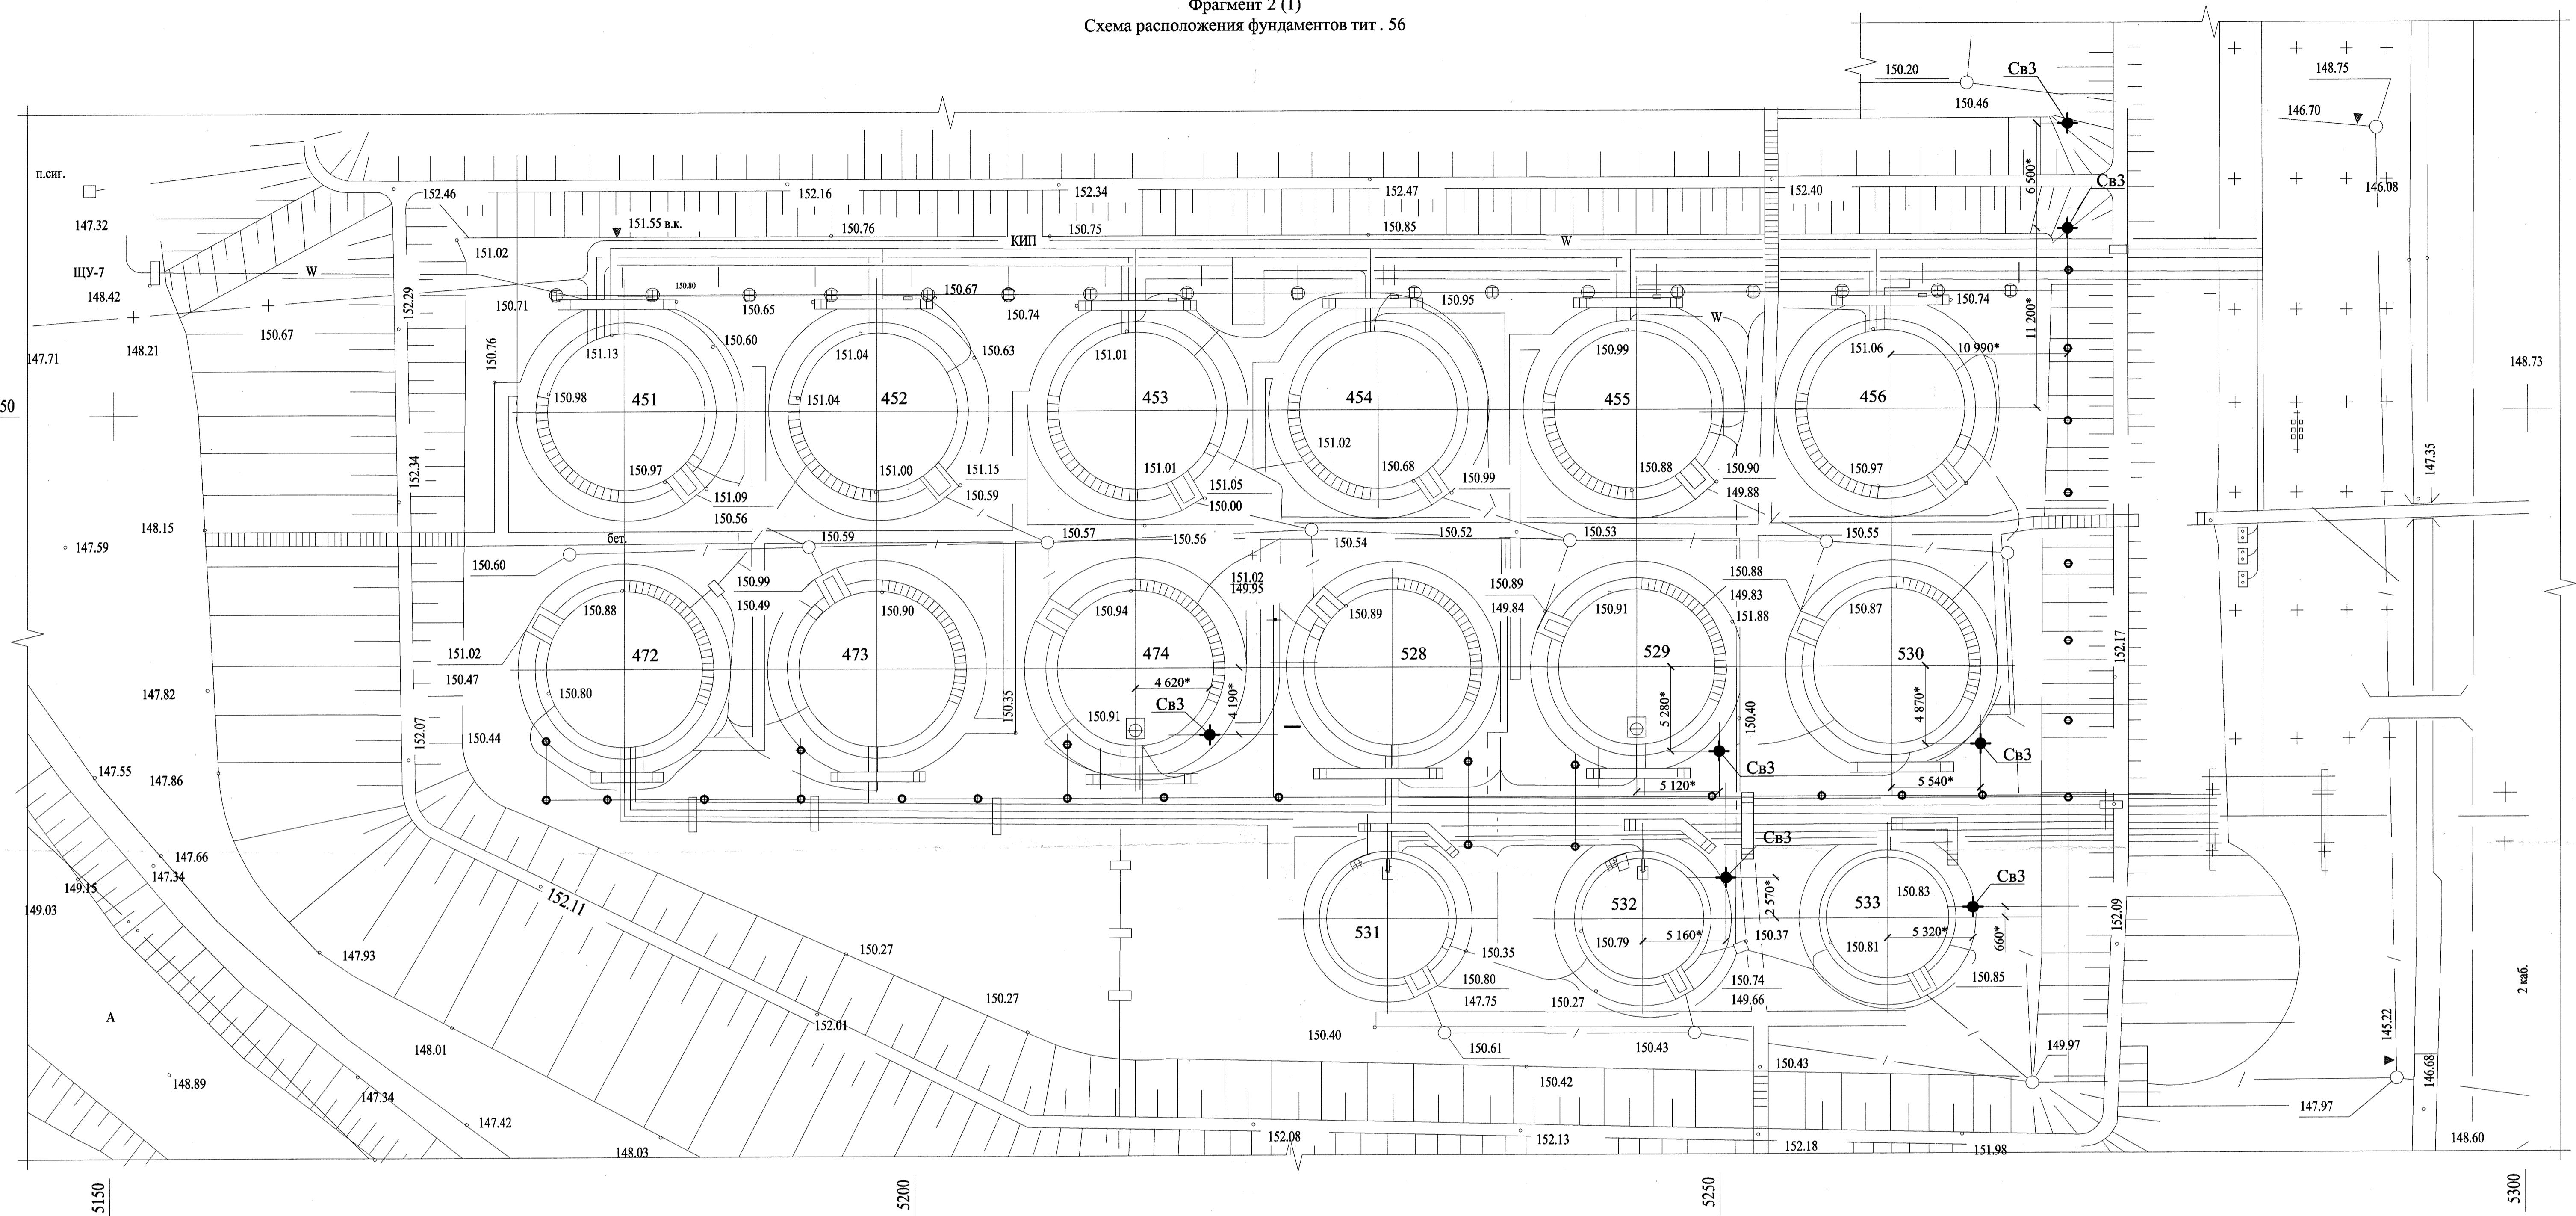


Спецификация фундаментов

Поз.	Обозначение	Наименование	Кол.	Масса ед., кг	Приме- чание
Св3	18681-ТП, лист 3	Фундамент Св3	7		

1. Основные примечания см. 18505-КЖ1-0Д.
2. Размеры, отмеченные * уточнять при монтаже.

18505-КЖ1					
ОАО "Славнефть-ЯНОС" Производство масел и парафинов КМ -2. Товарный участок по приему, смешиванию и отгрузке товарных масел					
Изм.	Кол.уч	Лист	Н.док.	Подп.	Дата
Разработал	Борзунова	С.А.	06.08		
Проверил	Селезнев	С.А.	06.08		
Н.контр.	Галочкина	С.А.	06.08		
Нач.отдела	Тимофеев	С.А.	06.08		
Фрагмент 2.					

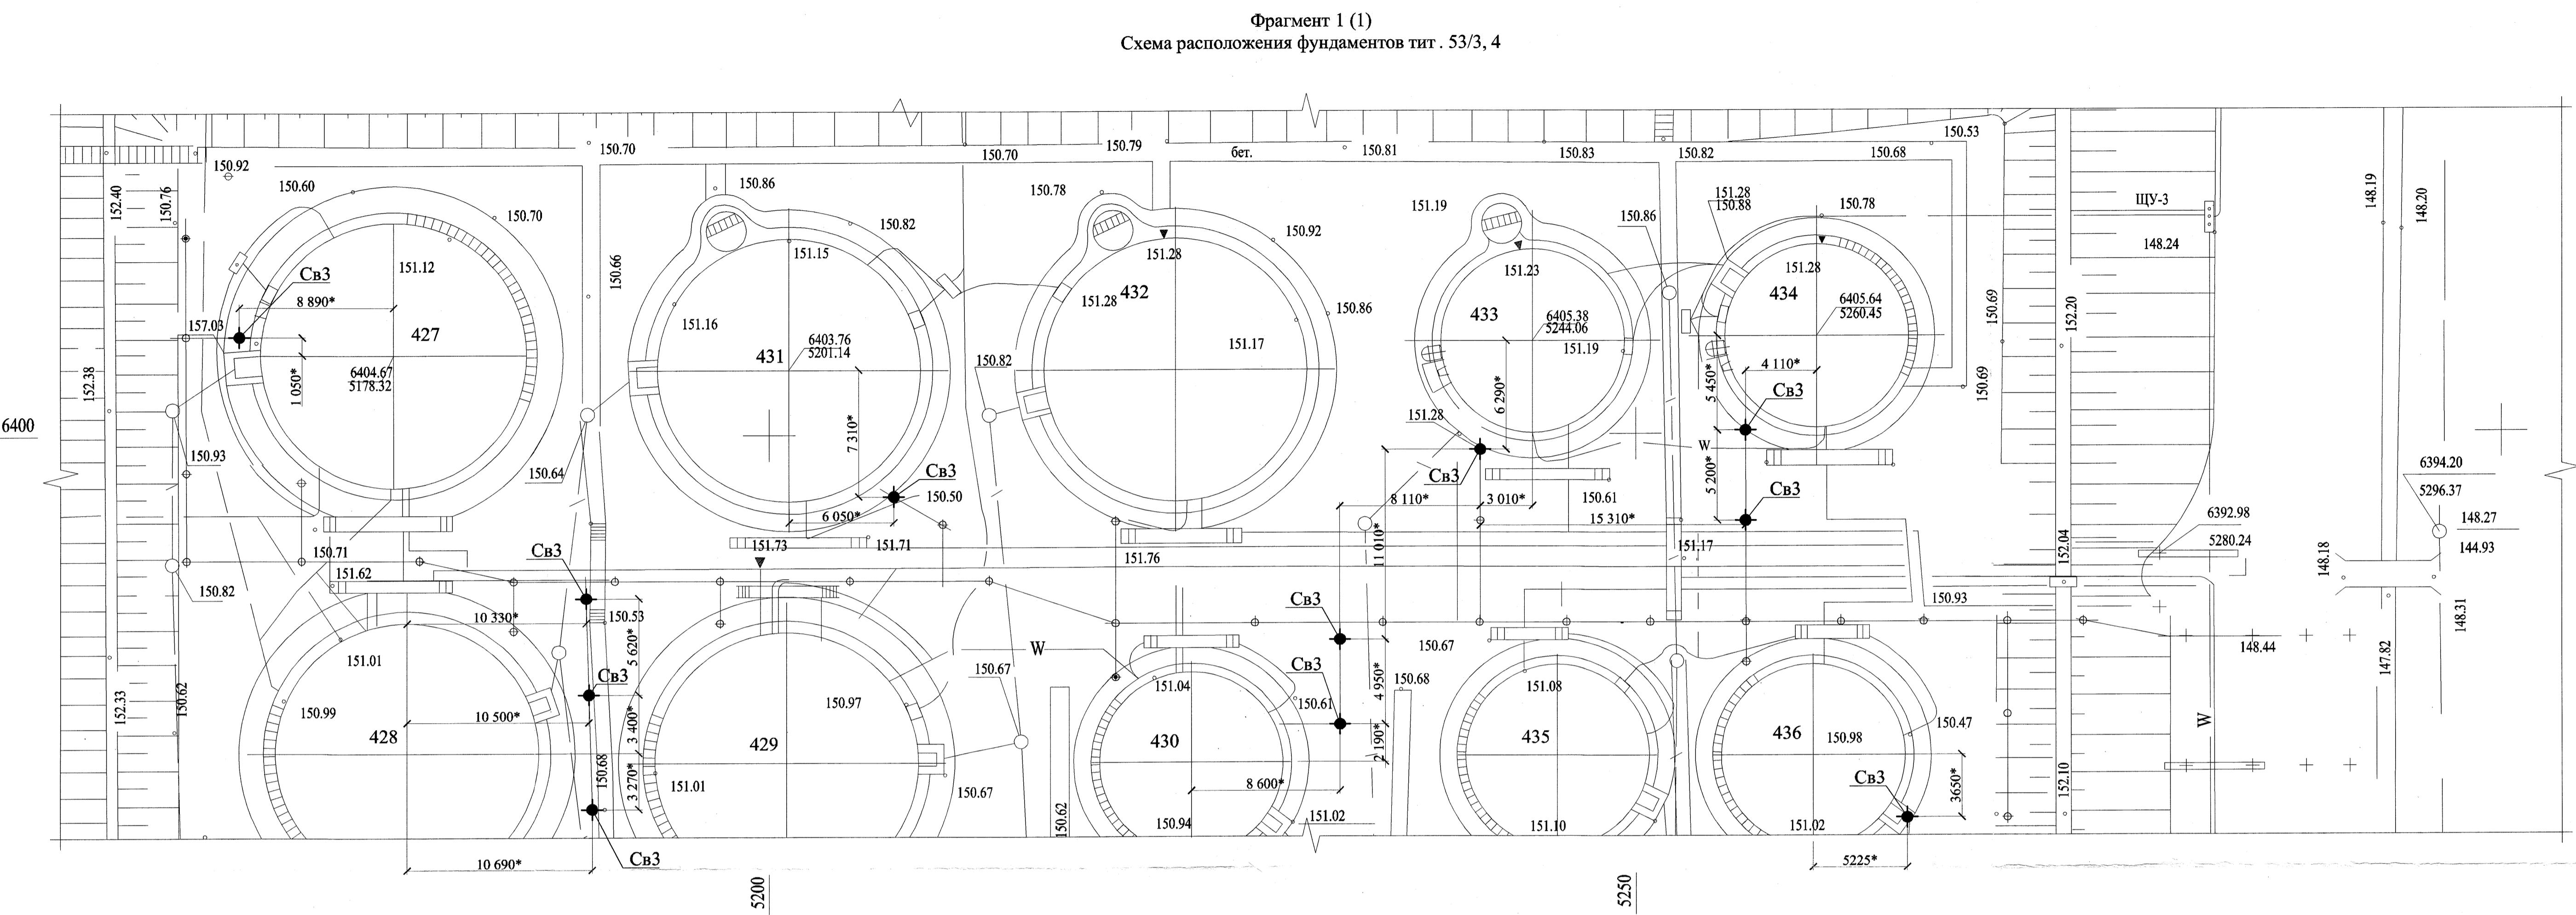


Спецификация фундаментов

Поз.	Обозначение	Наименование	Кол.	Масса ед., кг	Приме- чание
Cb3	18681-ТП, лист 3	Фундамент Cb3	11		

1. Основные примечания см. 18505-КЖ1 - 0Д.
2. Размеры, отмеченные * уточнять при монтаже.

18505-КЖ1					
ОАО "Славнефть-ЯНОС" Производство масел и парфинов КМ -2.					
Товарный участок по приему, смешению и отгрузке товарных масел					
Изм.	Кол.учн	Лист №.док.	Попл.	Дата	
Разработан	Борзунова	Лев	06.08	06.08	
Проверил	Селезнев	Сергей	(б)		
Н.контр.	Галочкина	Елена	06.08		
Нач.отдела	Тимофеев	Владимир	06.08		
Фрагмент 1.					

Ситуационный план (выкопировка из планшетов №25, 17-А, 17-Б)

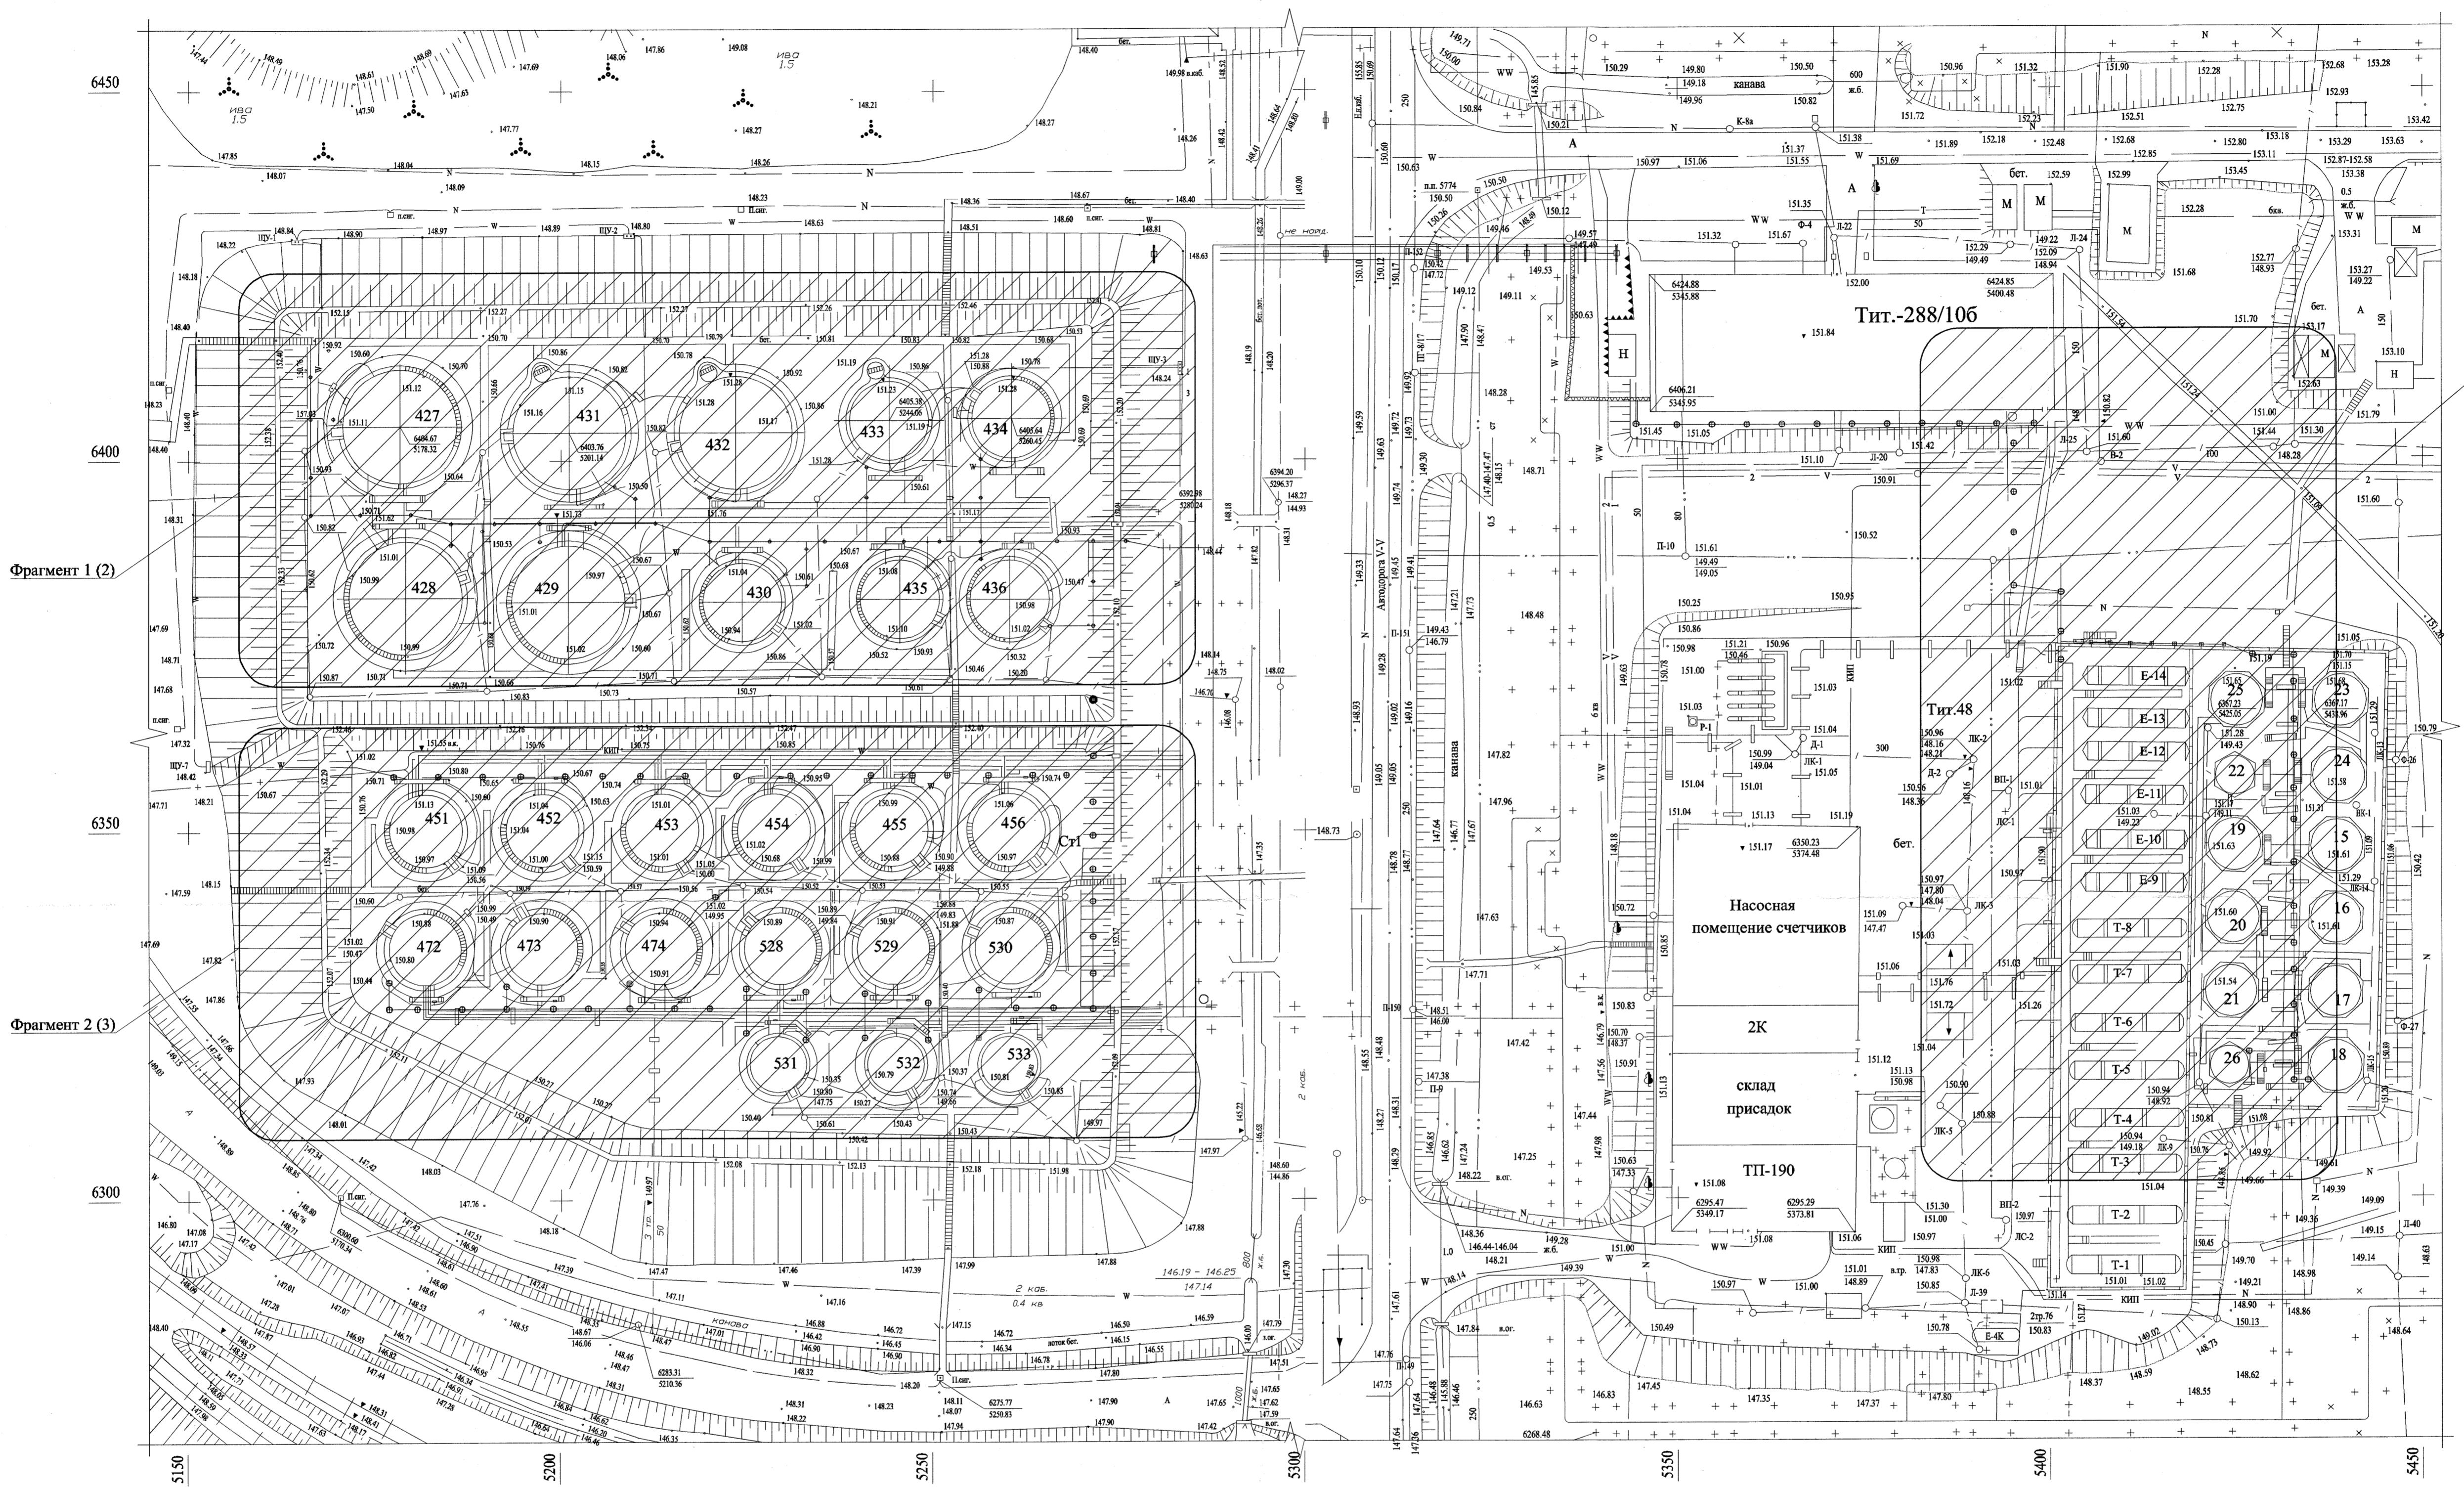

- Основные примечания смотреть 18505-КЖ1-0.Д.
- Чертежи части КЖ смотреть совместно с частью 18505-КМ1 изм.1.

18505-КЖ1			
ОАО "Славнефть-ЯНОС" Производство масел и парaffинов КМ -2.			
Товарный участок по приему, смешению и отгрузке товарных масел			
Изм.	Колич.	Лист	док.
Разработан	Борзунова	06/06	
Проверен	Селезнев	06/06	
Исполн.	Галочкина	06/06	
Нач.отдела	Тимофеев	06/06	
Ситуационный план.			
Стадия	Лист	Листов	
P	1	4	

Копировано

Формат

A1